


Nr.	Benennung	Werkstoff	Bemerkung
1	Gleithänger für Tragseil		
2	Kerbverbinder 10-20	Cu	DIN: 48217
3	Kausche 10-16	Cu	DIN: 43154
4	Bronzeseil 10 mm ² 49-dräftig	BzII	DIN: 43138, Länge *
5	Schlitzklemme 16	Cu	für höhenverstellbaren Hänger 16mm ²
6	Hängerklemme 50		

*Bei Materialbestellungen sind die Stückzahlen und Längen eigenverantwortlich zu ermitteln.


Index	Datum	Name	Änderung
		 Magdeburger Verkehrsbetriebe GmbH & Co. KG Bereich Stromversorgung Otto-von-Guericke-Straße 25 39104 Magdeburg Tel.: 0391 548 5520 Fax: 0391 548 5575 E-Mail: info@mvbnet.de	Unterlage: Blatt Nr.: Reg. Nr.:
Projekt:		bearbeitet	21.02.2023 Groneberg
Systemzeichnung		gezeichnet	21.02.2023 Ebeling
Aufhängung zwischen Fahrdrabt und Tragseil im isolierten Bereich		nach-/geprüft	21.02.2023 Menzel
		Höhensystem NHN	Maßstab
Gesehen-Vermerk der Magdeburger Verkehrsbetriebe GmbH & Co. KG:			

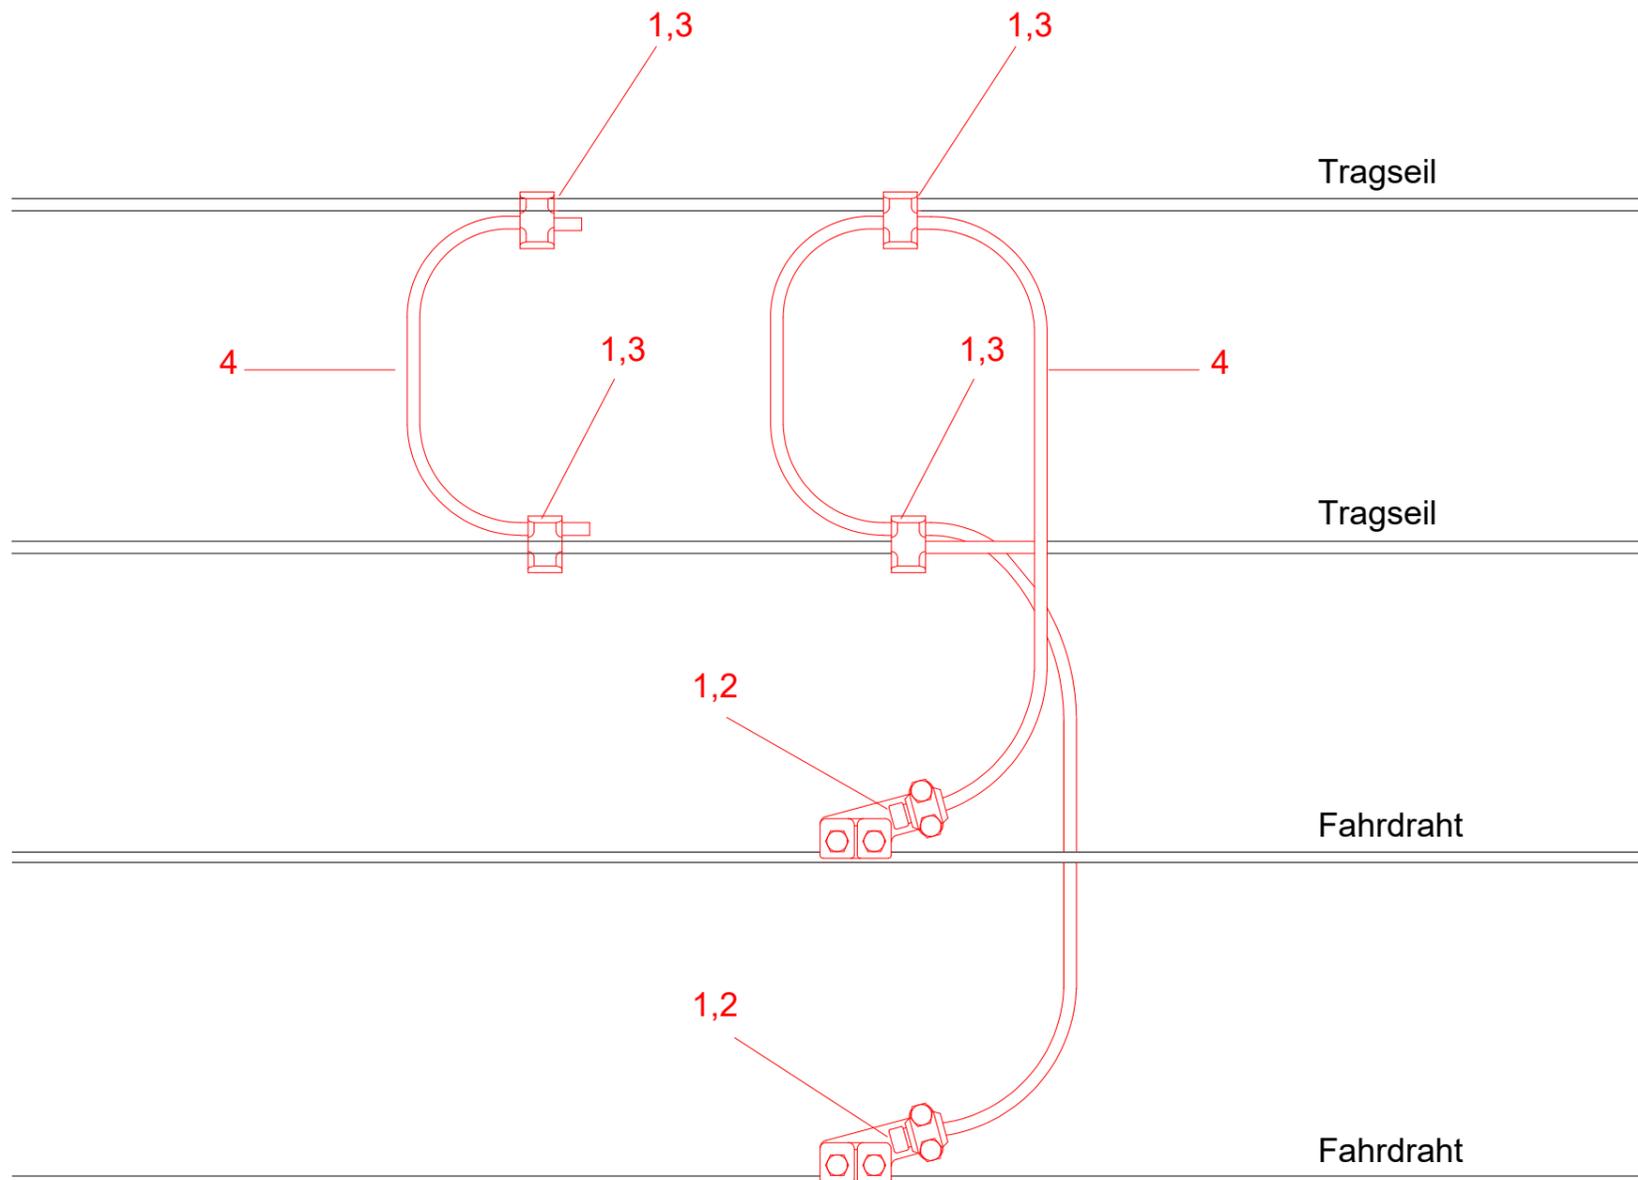

Nr.	Benennung	Werkstoff	Bemerkung
1	Schutzhülsen 120f-80	E-Cu	
2	Speiseklemme Cu 120f	Cu, nrSt.	Seil 15Grad zum Fahrdraht; Klemmenlänge 58mm
3	Universalabzweigklemme 150	Cu, Cu5	Seil parallel zu Tragseil; Klemmenlänge 50mm
4	Kupferseil 120mm ² 336-drähtig	E-Cu	DIN: 43138

Bei Materialbestellungen sind die Stückzahlen und Längen eigenverantwortlich zu ermitteln.


Index	Datum	Name	Änderung
		Magdeburger Verkehrsbetriebe GmbH & Co. KG Bereich Stromversorgung Otto-von-Guericke-Straße 25 39104 Magdeburg Tel.: 0391 548 5520 Fax: 0391 548 5575 E-Mail: info@mbvnet.de	
Projekt:		Untertage: Blatt Nr.: Reg. Nr.:	
Systemzeichnung Ausgleichsverbinder im Fahrdrahtwechselfeld		bearbeitet	21.02.2023 Groneberg
		gezeichnet	21.02.2023 Ebeling
		nach-/geprüft	21.02.2023 Menzel
		Höhensystem NHN	Maßstab ohne
Gesehen-Vermerk der Magdeburger Verkehrsbetriebe GmbH & Co. KG:			

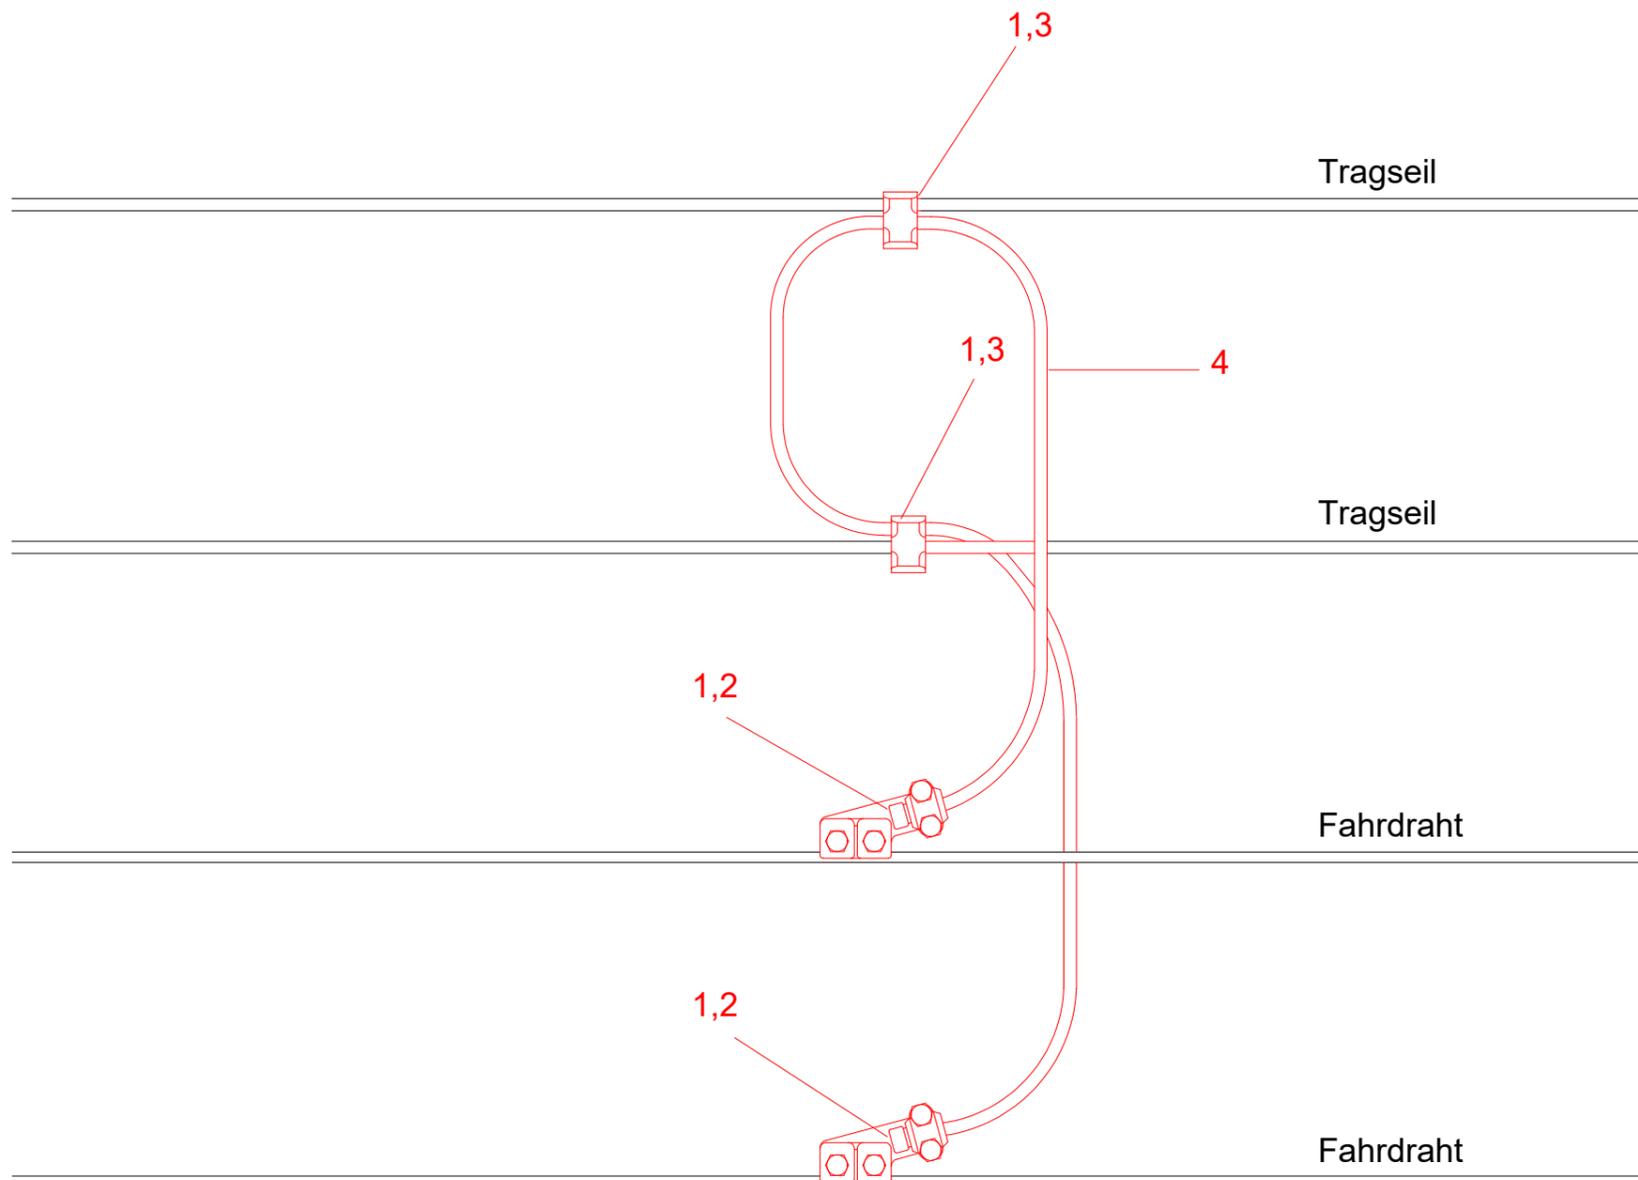

Nr.	Benennung	Werkstoff	Bemerkung
1	Schutzhülsen 120f-80	E-Cu	
2	Speiseklemme Cu 120f	Cu, nrSt.	Seil 15Grad zum Fahrdraht; Klemmenlänge 58mm
3	Universalabzweigklemme 150	Cu, Cu5	Seil parallel zu Tragseil; Klemmenlänge 50mm
4	Kupferseil 120mm ² 336-drähtig	E-Cu	DIN: 43138

Bei Materialbestellungen sind die Stückzahlen und Längen eigenverantwortlich zu ermitteln.


Index	Datum	Name	Änderung
		Magdeburger Verkehrsbetriebe GmbH & Co. KG Bereich Stromversorgung Otto-von-Guericke-Straße 25 39104 Magdeburg Tel.: 0391 548 5520 Fax: 0391 548 5575 E-Mail: info@mbvnet.de	
Projekt:		Untertage: Blatt Nr.: Reg. Nr.:	
Systemzeichnung		bearbeitet	21.02.2023 Groneberg
		gezeichnet	21.02.2023 Ebeling
		nach-/geprüft	21.02.2023 Menzel
Ausgleichsverbinder für zwei Hochketten und Fahrdrähten			
		Höhensystem NHN	Maßstab ohne
Gesehen-Vermerk der Magdeburger Verkehrsbetriebe GmbH & Co. KG:			

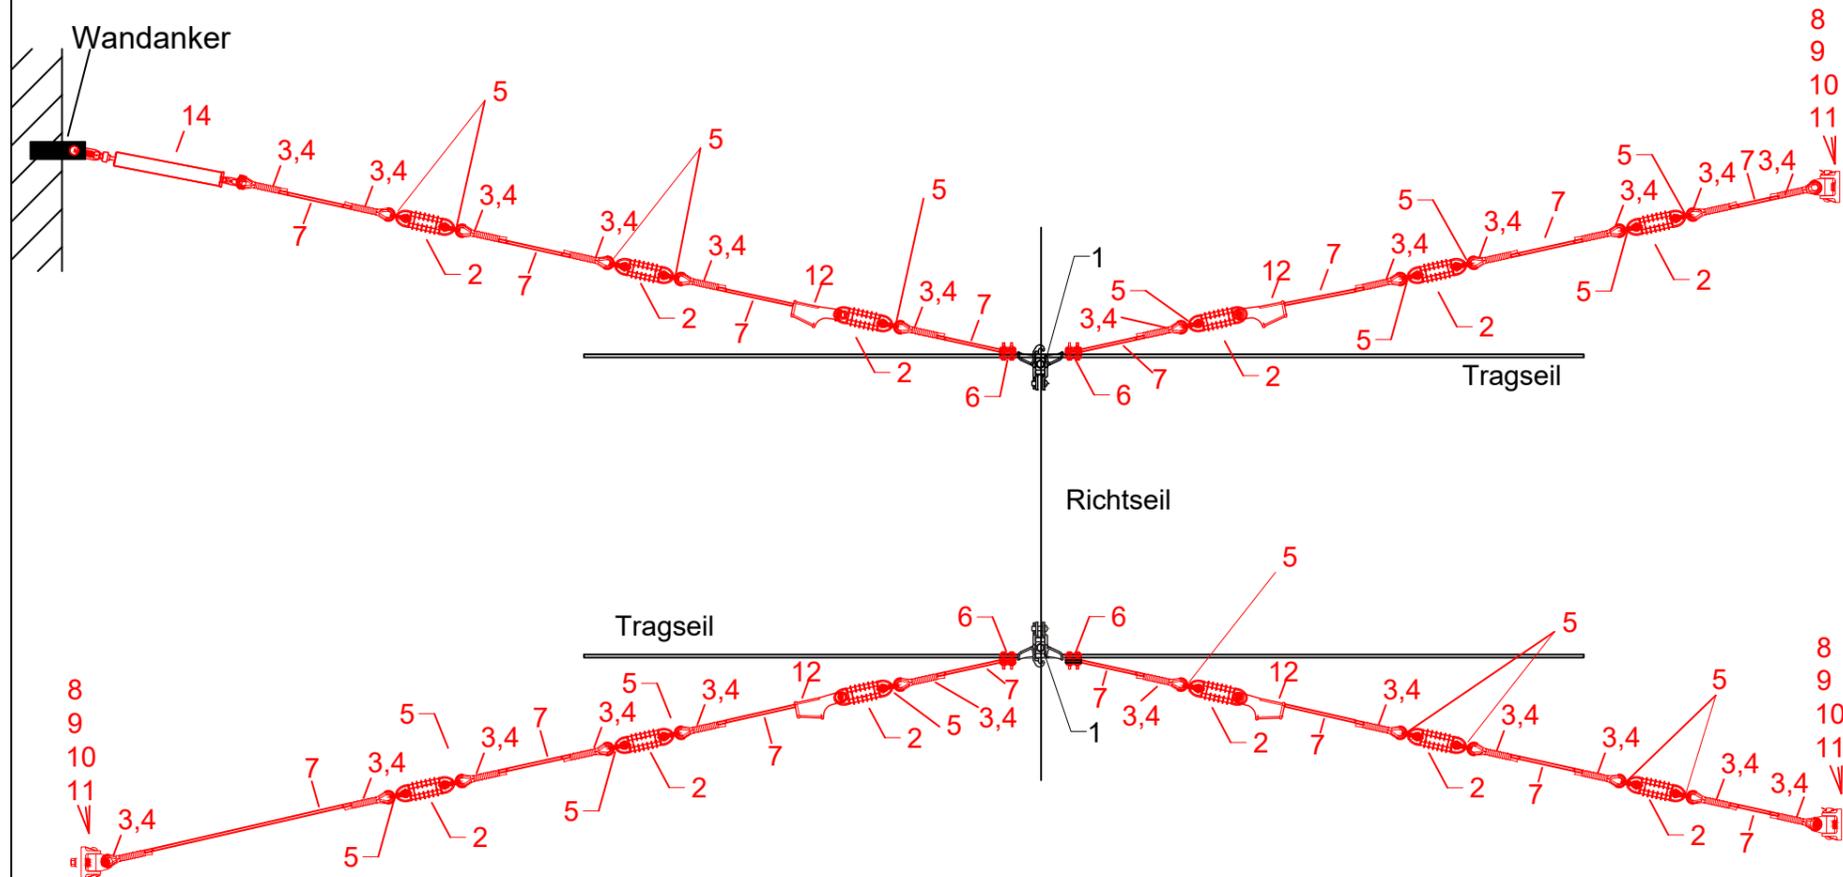

Nr.	Benennung	Werkstoff	Bemerkung
1	Doppeltragklemme mit Öse 16-16	CuSn, Cu, nrSt	für Seile 50 bis 150 mm ²
2	Schlingenisolator mit Silikonüberzug D>=19	ECR-Glas, Silikon	FN=70kN, UN=1,5kV DC
3	Kausche 50	Cu	DIN: 43154
4	Kerbverbinder 50-90	Cu	DIN: 48217
5	Schäkel M10 mit Splint	nrSt, Cu	
6	Beiseilklemme 50/150	CuNiSi	Für Seile nach DIN 48201
7	Bronzeseil 50mm ² 19-drähtig	Bz II	Länge *
8	Gelenkbock	CuAl	FBmax=21,7 kN
9	Drehgelenk mit Gabel	CuAl	FBmax=26,7 kN
10	Bolzen 19x52 mit Splint	nrSt, Cu	
11	Bolzen 19x100 mit Splint	nrSt, Cu	
12	Keilendklemme 16 mit Zweilochkeil	CuAl, CuZn, nrSt	für Seile nach DIN 48201 inkl. Bolzen16x50 und Splint 5x28
13	Kreuzlasche 19 Öse/ Gabel	G-Al, nrst	für Verspannungen
14	Schalldämpfer aus Kunststoffseil bis 1,5 kV DC, isolierend		Länge *

* Bei Materialbestellungen ist die Stückzahl und die Länge eigenverantwortlich zu ermitteln.

Index	Datum	Name	Änderung
			Magdeburger Verkehrsbetriebe GmbH & Co. KG Bereich Stromversorgung Otto-von-Guericke-Straße 25 39104 Magdeburg Tel.: 0391 548 5520 Fax: 0391 548 5575 E-Mail: info@mvbnet.de
Projekt: Systemzeichnung Festpunkt am Tragseil			Unterlage: Blatt Nr.: Reg. Nr.:
		bearbeitet	21.02.2023 Groneberg
		gezeichnet	21.02.2023 Ebeling
		nach-/geprüft	21.02.2023 Menzel
		Höhensystem NHN	Maßstab
Gesehen-Vermerk der Magdeburger Verkehrsbetriebe GmbH & Co. KG:			

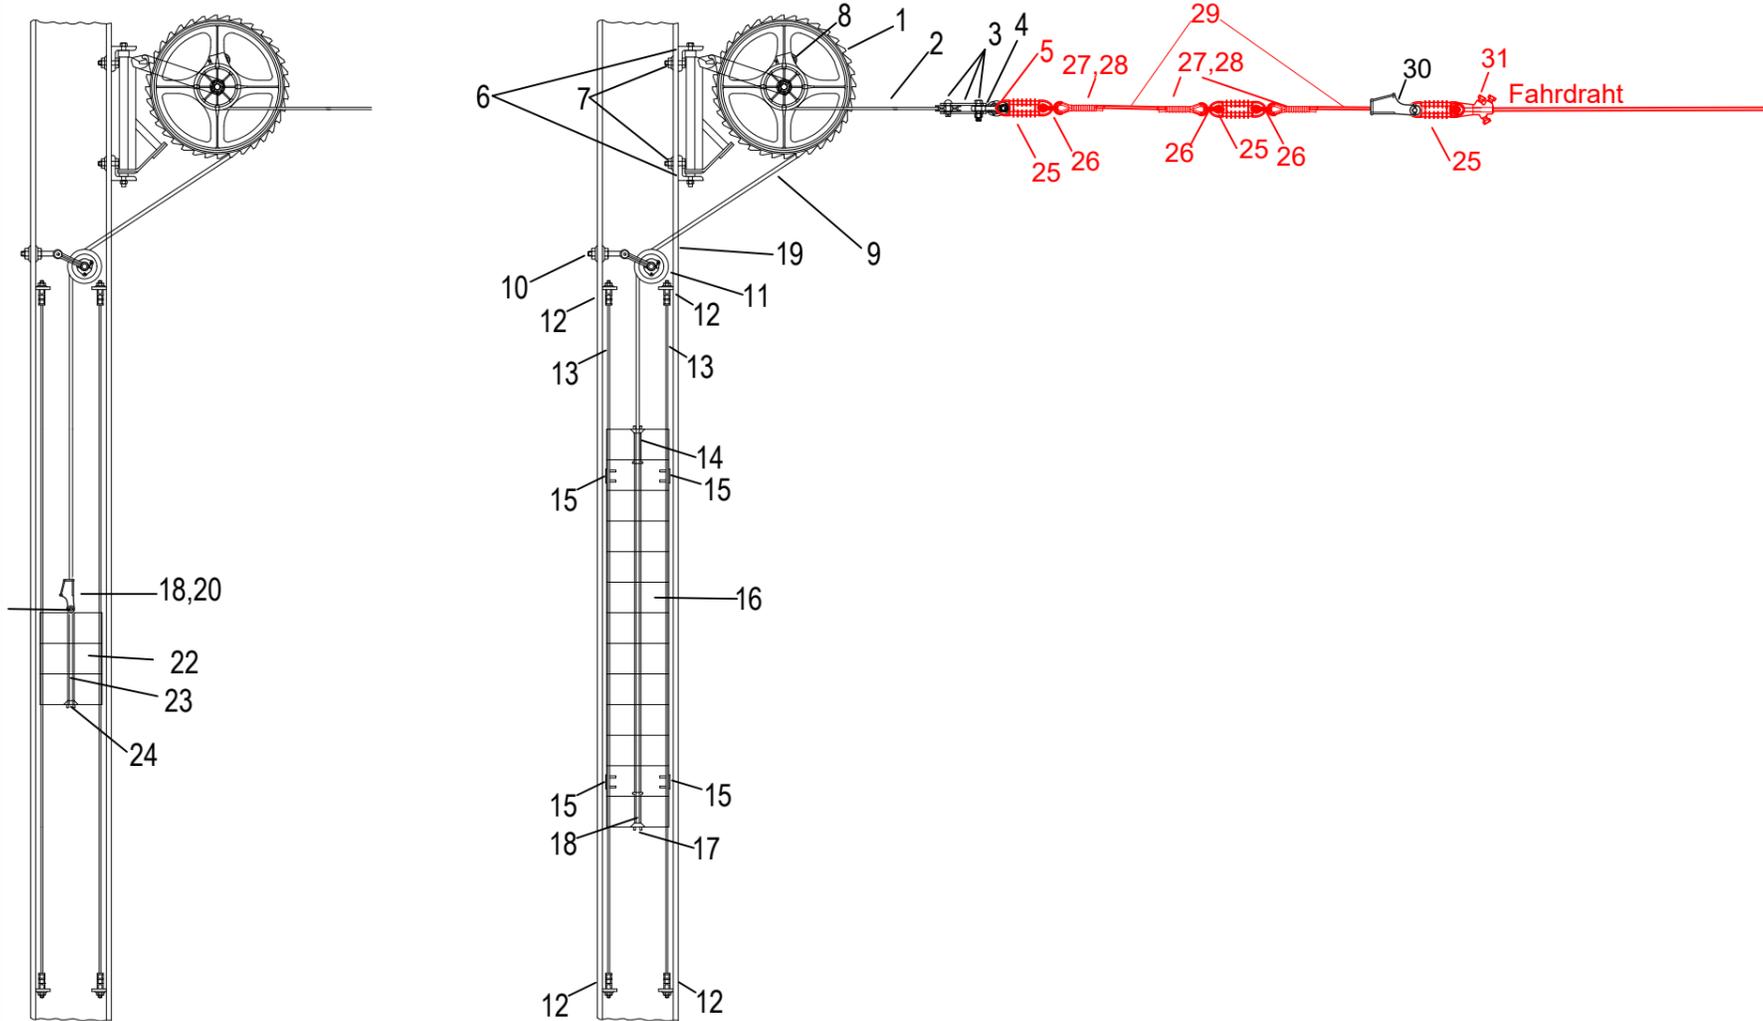


Nr.	Benennung	Bemerkung
1	Radspanner bis 24kN	für bewegliche Frahdraht-/ Trageilabspannung
2	Stahlseil 26mm mit Anschlussamaturen	
3	Seilrolle 75 mit Laschen	
4	Aufhängeöse	
5	Klöppelpfanne	
6	Befestigungsteile am Mast projektspezifisch festlegen	
7	Schraube, Unterlegscheibe, Federring, Mutter M16	projektspezifisch festlegen
8	Einlochkeil	
9	Stahlseil 50mm	Länge nach Bedarf *
10	Zugstange M22 mit Mutter	Länge 350mm
11	Seilrolle 98 mit Gabel	
12	Presshülse 35	
13	Bronzeseil 35mm 7-drähtig	
14	Führungrohr mit Schelle	
15	Nachspanngewicht mit Führungskloben, quaderförmig	jeweils 25kg
16	Nachspanngewicht mit Führungsnut, quaderförmig	jeweils 25kg
17	Keilklemme für Gewichtsnachspannung	
18	Zweilochkeil	
19	Umlenkrolle für die Führung des Gewichtsseils in horizontaler Richtung in Abhängigkeit Ausrichtung des Fahrleitungsmastes	
20	Kleilendklemme	
21	Ösenmutter M16	nrSt
22	Nachspanngewicht aus Blei 110kg 3 Stk.	
23	Gewindestange M16	nrSt
24	Unterlegscheibe, Federring, Mutter M16	nrSt
25	Schlingenisolator mit Silikonüberzug D>=19	ECR-Glas, Silikon FN=70kN, UN=1,5kV DC
26	Schäkel M10 mit Splint	nrSt, Cu
27	Kausche 50	Cu DIN: 43154
28	Kerbverbinder 50-90	Cu DIN: 48217
29	Bronzeseil 50mm ² 19-drähtig	Bz II DIN : 48201
30	Keilendklemme 16 mit Zweilochkeil	CuAl, CuZn, nrSt
31	Abspannklemme 16 mit Ringschneidschraube	CuAl FN>30kN, Fahrdratstärke ist Projektabhängig

Bei Materialbestellungen ist die Länge und Stückzahl eigenverantwortlich zu ermitteln.

Index	Datum	Name	Änderung
		 <p>Magdeburger Verkehrsbetriebe GmbH & Co. KG Bereich Stromversorgung Otto-von-Guericke-Straße 25 39104 Magdeburg Tel.: 0391 548 5520 Fax: 0391 548 5575 E-Mail: info@mvbnet.de</p>	Unterlage: Blatt Nr.: Reg. Nr.:
Projekt:		bearbeitet	21.02.2023 Groneberg
Systemzeichnung		gezeichnet	21.02.2023 Ebeling
Radspanner 10kN am Peiner-Mast für Fahrdrat, Ausführung für Fahrdrat		nach-/geprüft	21.02.2023 Menzel
Höhensystem NHN		Maßstab	
Gesehen-Vermerk der Magdeburger Verkehrsbetriebe GmbH & Co. KG:			


Mauerwerk

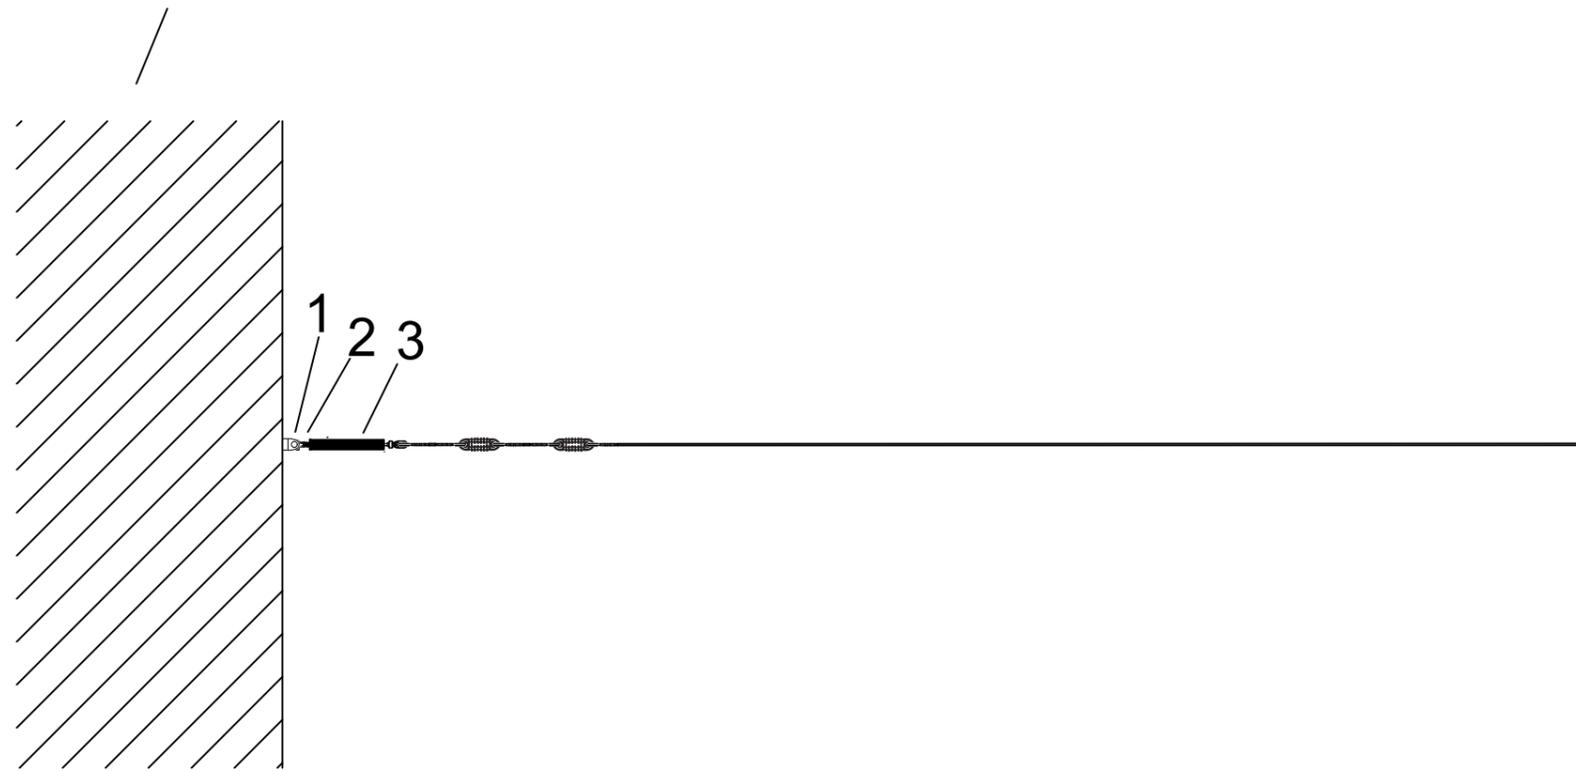

Nr.	Benennung	Werkstoff	Bemerkung
1	Wandanker	nrSt	
2	Schäkel M10 mit Splint	nrSt, Cu	
3	Schalldämpfer aus Kunststoffseil bis 1,5 kV DC, isolierend		Länge *

*Bei Materialbestellungen sind die Stückzahlen und Längen eigenverantwortlich zu ermitteln.



Index	Datum	Name	Änderung
			
		Magdeburger Verkehrsbetriebe GmbH & Co. KG Bereich Stromversorgung Otto-von-Guericke-Straße 25 39104 Magdeburg Tel.: 0391 548 5520 Fax: 0391 548 5575 E-Mail: info@mvbnet.de	
		Unterlage: Blatt Nr.: Reg. Nr.:	
		Datum	Name
Projekt:		bearbeitet	09.08.2021 Groneberg
Systemzeichnung		gezeichnet	09.08.2021 Ebeling
Schalldämpfer aus Kunststoffseil bis 1,5 kV DC, isolierend für eine Abspannung an Gebäuden		nach-/geprüft	09.08.2021 Menzel
		Höhensystem NHN	Maßstab
Gesehen-Vermerk der Magdeburger Verkehrsbetriebe GmbH & Co. KG:			

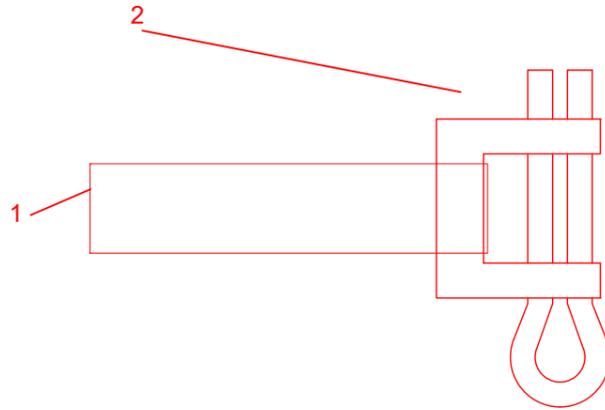

Nr.	Menge	Benennung	Werkstoff	Bemerkung
1	*	Spannband 9x0,4	nrSt	
2	1,00St.	Schloss für Spannband 9x0,4	nrSt	

* Bei Materialbestellungen ist die Länge und Stückzahl eigenverantwortlich zu ermitteln.

Index	Datum	Name	Änderung
		 Magdeburger Verkehrsbetriebe GmbH & Co. KG Bereich Stromversorgung Otto-von-Guericke-Straße 25 39104 Magdeburg Tel.: 0391 548 5520 Fax: 0391 548 5575 E-Mail: info@mvbnet.de	Unterlage: Blatt Nr.: Reg. Nr.:
			Datum
Projekt:		bearbeitet	21.02.2023 Groneberg
Systemzeichnung		gezeichnet	21.02.2023 Ebeling
Spannband mit Schloss		nach-/geprüft	21.02.2023 Menzel
		Höhensystem NHN	Maßstab ohne
Gesehen-Vermerk der Magdeburger Verkehrsbetriebe GmbH & Co. KG:			

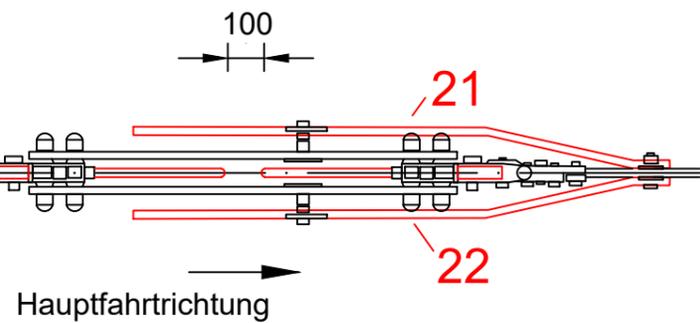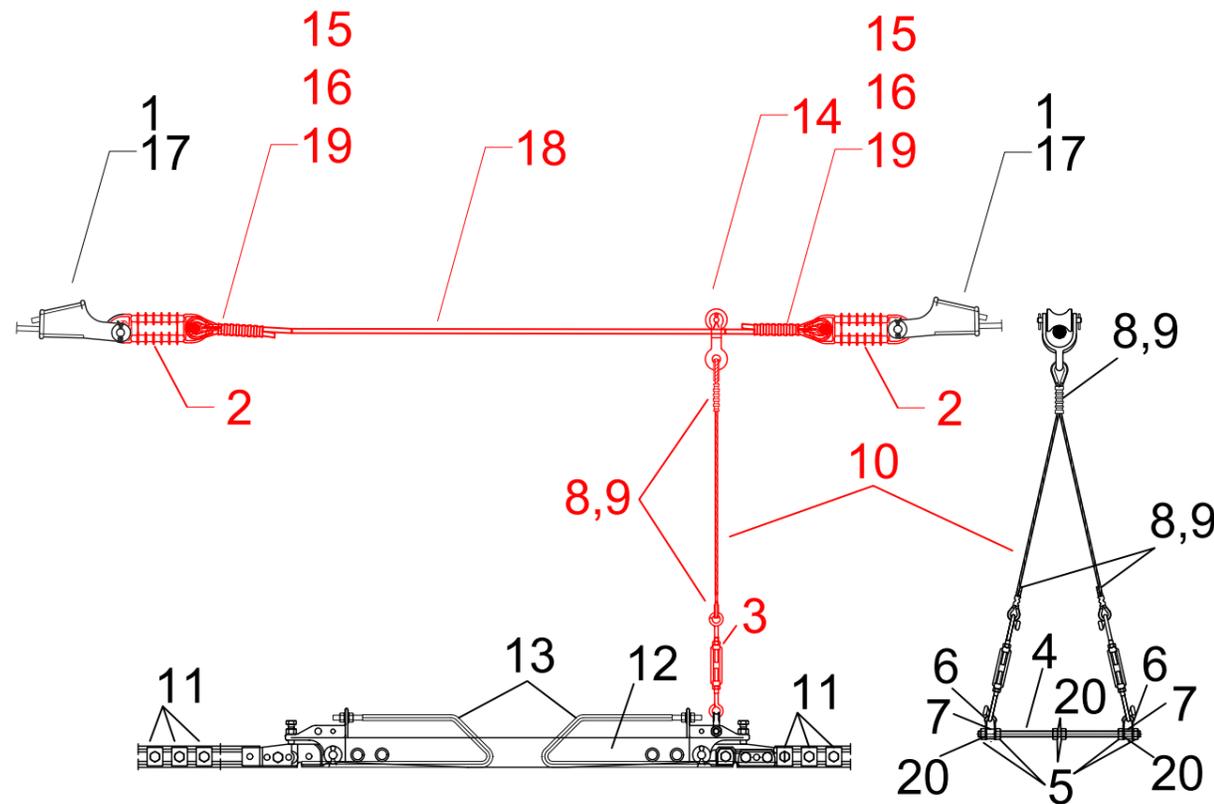


Nr.	Menge	Benennung	Werkstoff	Bemerkung
1	2,00St	Keilendklemme 16-19 mit Bronzekeil	CuAl, nrSt	für Abspannung von Seilen nach DIN 48201
2	2,00St	Schlingenisolator mit Silikonüberzug D>=19	ECR-Glas, Silikon	FN=70kN, UN=1,5kV DC
3	2,00St	Spannschloss mit Ringhaken und Drahtklemme	CuAl, nrSt	für Streckentrenneraufhängung
4	1,00St	Gewindestange M12	nrSt	L=330mm
5	6,00St	Mutter M12	nrSt	
6	2,00St	Aufhängebügel M12	CuNiSi	
7	2,00St	Distanzrohre D18/12 x16	Sinterbronze	
8	3,00St	Kausche 25-35mm ²	Cu	DIN: 43154
9	3,00St	Kerbverbinder 25-55	Cu	DIN: 48201
10	*	Kunststoffseil 6-7mm	Polyester	mit Polyamid-Mantel
11	6,00St	Stegklemme 34	Cu-Legierung	Verbindung Fahrdrabt/Seil 50-70mm ² , L=40
12	1,00St	Streckentrenner o. Einstellbügel	GFK, Cu-Legierung	UN=1,5kV DC, Schlagweite 100 mm
13	2,00St	Einstellbügel für Fahrdrabt	Cu-Legierung	für Streckentrenner Schlagweite 120mm, Fahrdrabtstärke Projektabhängig
14	1,00St.	Gleithängerklemme für Tragseil	CuNiSi	
15	2,00St	Kausche 50	Cu	DIN: 43154
16	2,00St	Kerbverbinder 50-90	Cu	DIN: 48201
17	2,00St	Bronzekeil	CuAl	
18	*m	Bronzeseil 50mm ² , 19-drähtig	Bz II	
19	2,00St	Schäkel M10 mit Splint	nrSt, Cu	
20	4,00St	Federring M12	nrSt	
21	1,00St	Schleifkufe links	Cu	8WL5572-3B
22	1,00St	Schleifkufe rechts	Cu	8WL5572-3A

* Bei Materialbestellungen ist die Länge und Stückzahl eigenverantwortlich zu ermitteln.

Index	Datum	Name	Änderung		
		Magdeburger Verkehrsbetriebe GmbH & Co. KG Bereich Stromversorgung Otto-von-Guericke-Straße 25 39104 Magdeburg	Unterlage: Blatt Nr.: Reg. Nr.:		
		 Tel.: 0391 548 5520 Fax: 0391 548 5575 E-Mail: info@mvbnet.de	Datum	Name	
Projekt:			bearbeitet	21.02.2023	Groneberg
Systemzeichnung			gezeichnet	21.02.2023	Ebeling
Streckentrenner inkl. Aufhängung und Tragseilisolation		nach-/geprüft	21.02.2023	Menzel	
		Höhensystem NHN	Maßstab ohne		
Gesehen-Vermerk der Magdeburger Verkehrsbetriebe GmbH & Co. KG:					


Tragseil

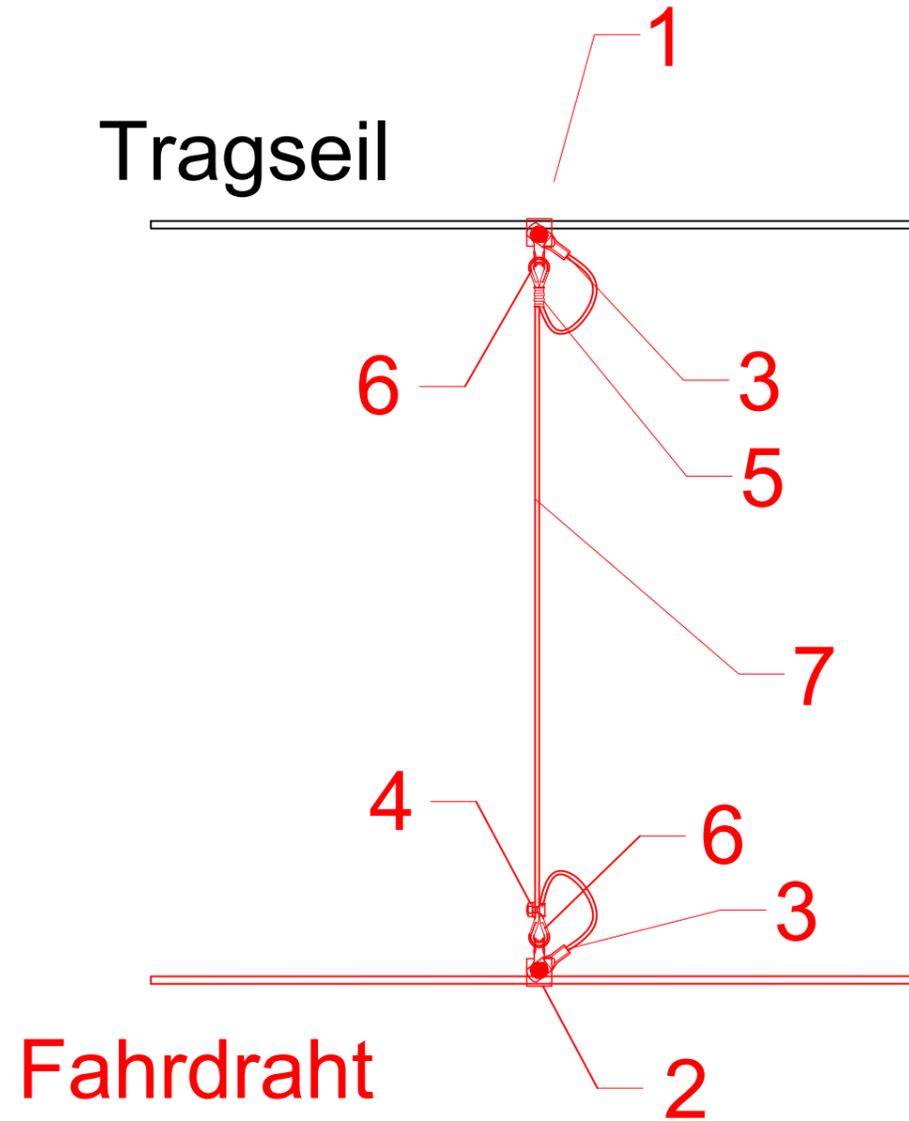

Nr.	Benennung	Werkstoff	Bemerkung
1	Hängerklemme 120/150 für Tragseil	CuNiSi, nrSt	für Tragseile, Projektabhängig
2	Hängerklemme 50 für Fahrdraht	CuNiSi, nrSt	für Fahrdrähte, Projektabhängig
3	Kabelschuh 10-16	Cu-ETP	
4	Schlitzklemme 16	Cu	für höhenverstellbaren Hänger 16
5	Kerbverbinder 10-20	Cu	
6	Kausche 10-16	Cu	
7	Seil 10, feindrähtig aus Bronze	BzII	

*Bei Materialbestellungen ist die Länge und Stückzahl eigenverantwortlich zu ermitteln.

Index	Datum	Name	Änderung
		 Magdeburger Verkehrsbetriebe GmbH & Co. KG Bereich Stromversorgung Otto-von-Guericke-Straße 25 39104 Magdeburg Tel.: 0391 548 5520 Fax: 0391 548 5575 E-Mail: info@mvbnet.de	Unterlage: Blatt Nr.: Reg. Nr.:
Projekt:		bearbeitet	21.02.2023 Groneberg
Systemzeichnung		gezeichnet	21.02.2023 Ebeling
Stromfester Hänger "höhenverstellbar"		nach-/geprüft	21.02.2023 Menzel
		Höhensystem NHN	Maßstab
Gesehen-Vermerk der Magdeburger Verkehrsbetriebe GmbH & Co. KG:			

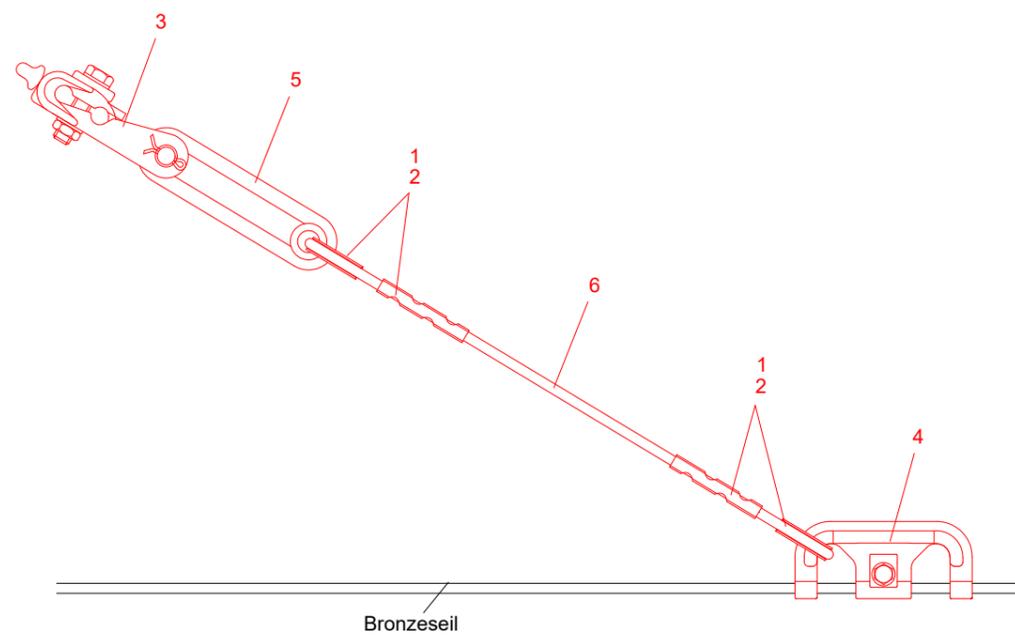


Bronzeseil

Nr.	Benennung	Werkstoff	Bemerkung
1	Kausche 25-35	Cu	DIN: 43154
2	Kerbverbinder 35-60	Cu	DIN: 48217
3	Tragklemme 16-16 mit Kauschenhaken		
4	Richtseilösenklemme 25-70	Cu-Legierung	FN=2,5kN, für Seile 25-70mm ²
5	Schlingenisolator D>=19	GFK	FN=75kN; UN=1,5kV DC; Pos. 11.10.1
6	Bronzeseil 35mm ² 7-drähtig	Bz II	Länge *

*Bei Materialbestellungen sind die Stückzahlen und Längen eigenverantwortlich zu ermitteln.


Index	Datum	Name	Änderung
		 Magdeburger Verkehrsbetriebe GmbH & Co. KG Bereich Stromversorgung Otto-von-Guericke-Straße 25 39104 Magdeburg Tel.: 0391 548 5520 Fax: 0391 548 5575 E-Mail: info@mvbnet.de	Unterlage: Blatt Nr.: Reg. Nr.:
Projekt:		bearbeitet	21.02.2023 Groneberg
Systemzeichnung		gezeichnet	21.02.2023 Ebeling
Stützpunkt für abgehenden Fahrdraht mit Tragseilklemme		nach-/geprüft	21.02.2023 Menzel
		Höhensystem NHN	Maßstab ohne
Gesehen-Vermerk der Magdeburger Verkehrsbetriebe GmbH & Co. KG:			

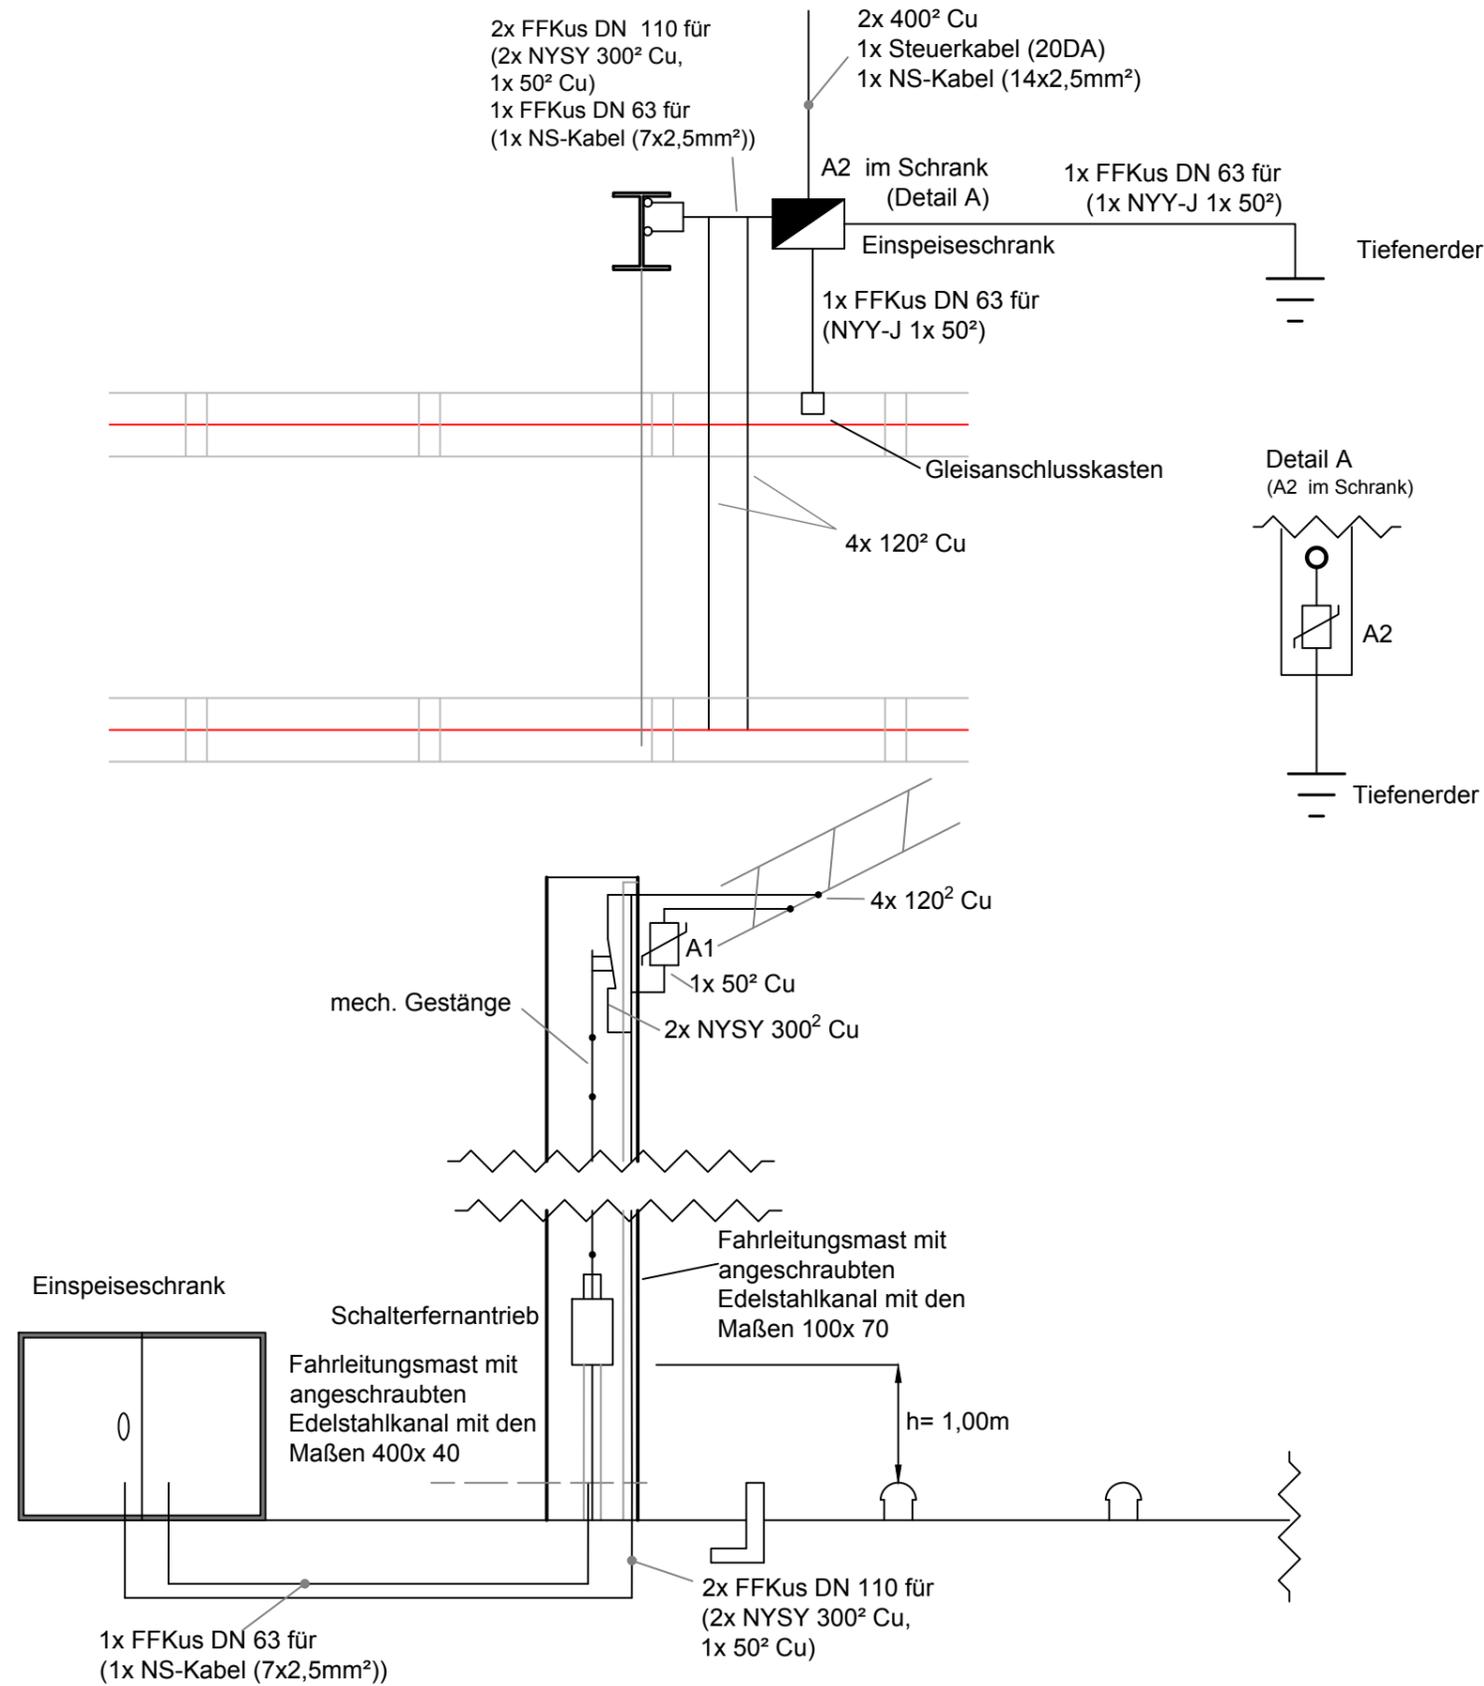


Ausführung Peinermast mindestens HEB/ HEM 320

Index	Datum	Name	Änderung
			Magdeburger Verkehrsbetriebe GmbH & Co. KG Bereich Stromversorgung Otto-von-Guericke-Straße 25 39104 Magdeburg Tel.: 0391 548 5520 Fax: 0391 548 5575 E-Mail: info@mvbnet.de
			Unterlage: Blatt Nr.: Reg. Nr.:
Projekt:		bearbeitet	Mai 2015 Röthig
Systemzeichnung		gezeichnet	Mai 2015 Ebeling
Einspeisung für Fahrleitungsmast in Seitenlage		nach/geprüft	Mai 2015 Menzel
Höhensystem HN		Maßstab	

Gesehen-Vermerk der Magdeburger Verkehrsbetriebe GmbH & Co. KG:

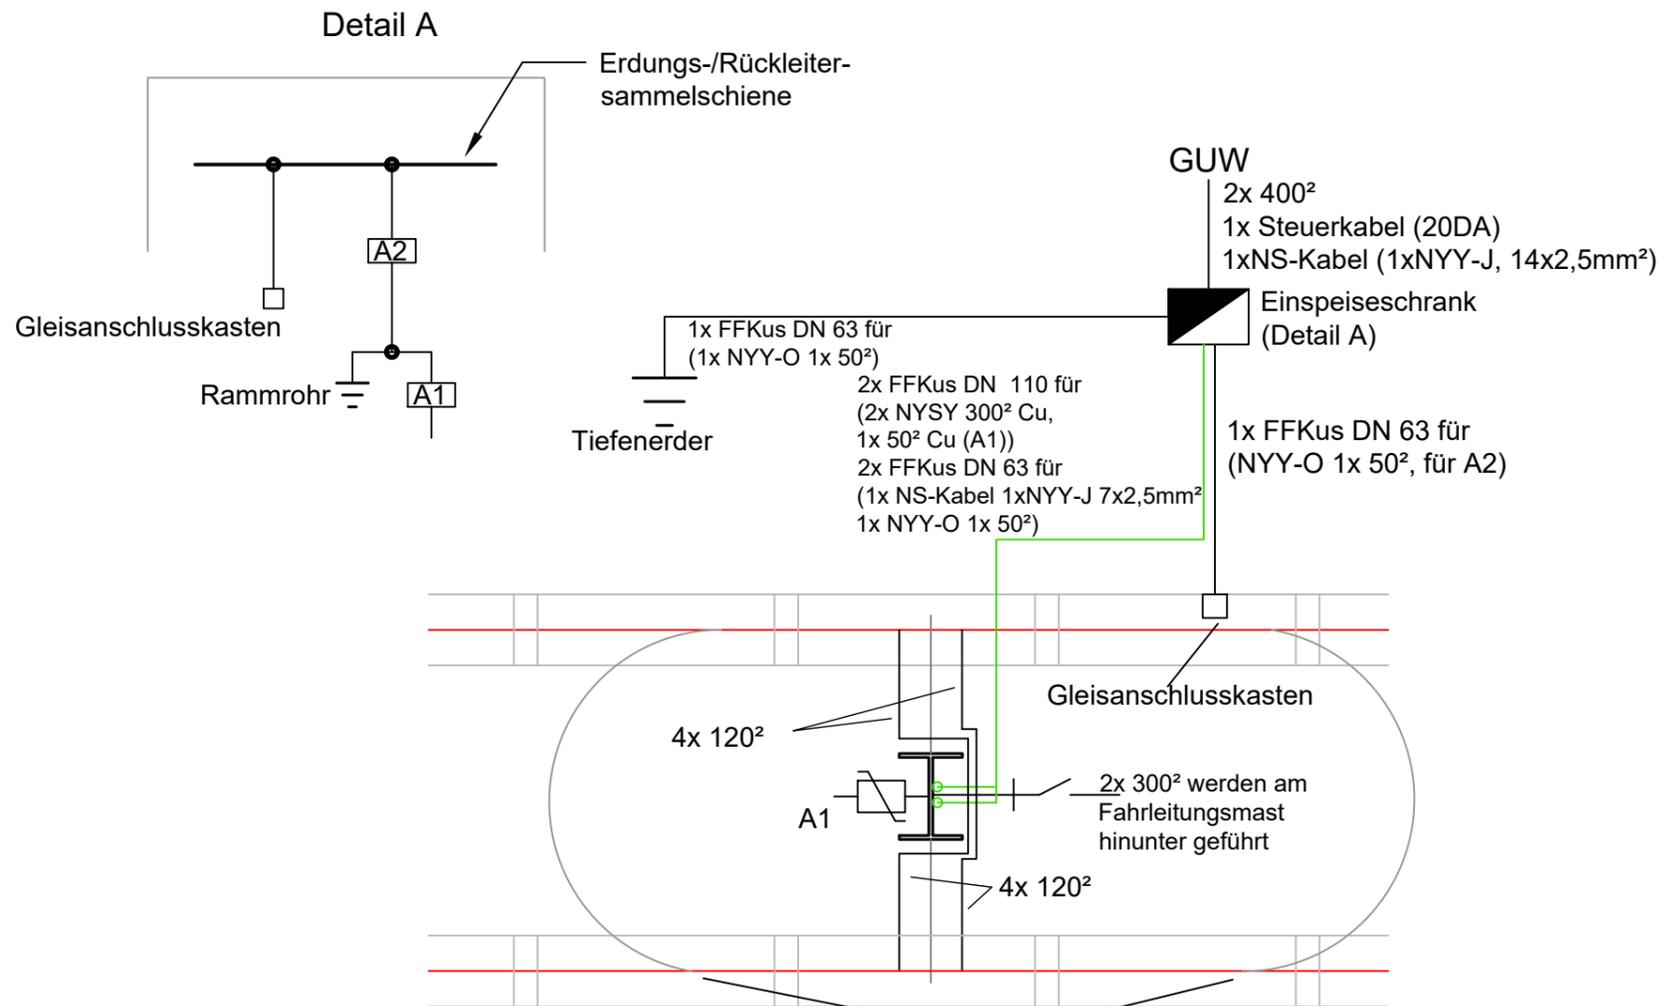

Ausgleichsbrücken 120²
(Verbindung beider Fahrdrähte/ Tragseile)

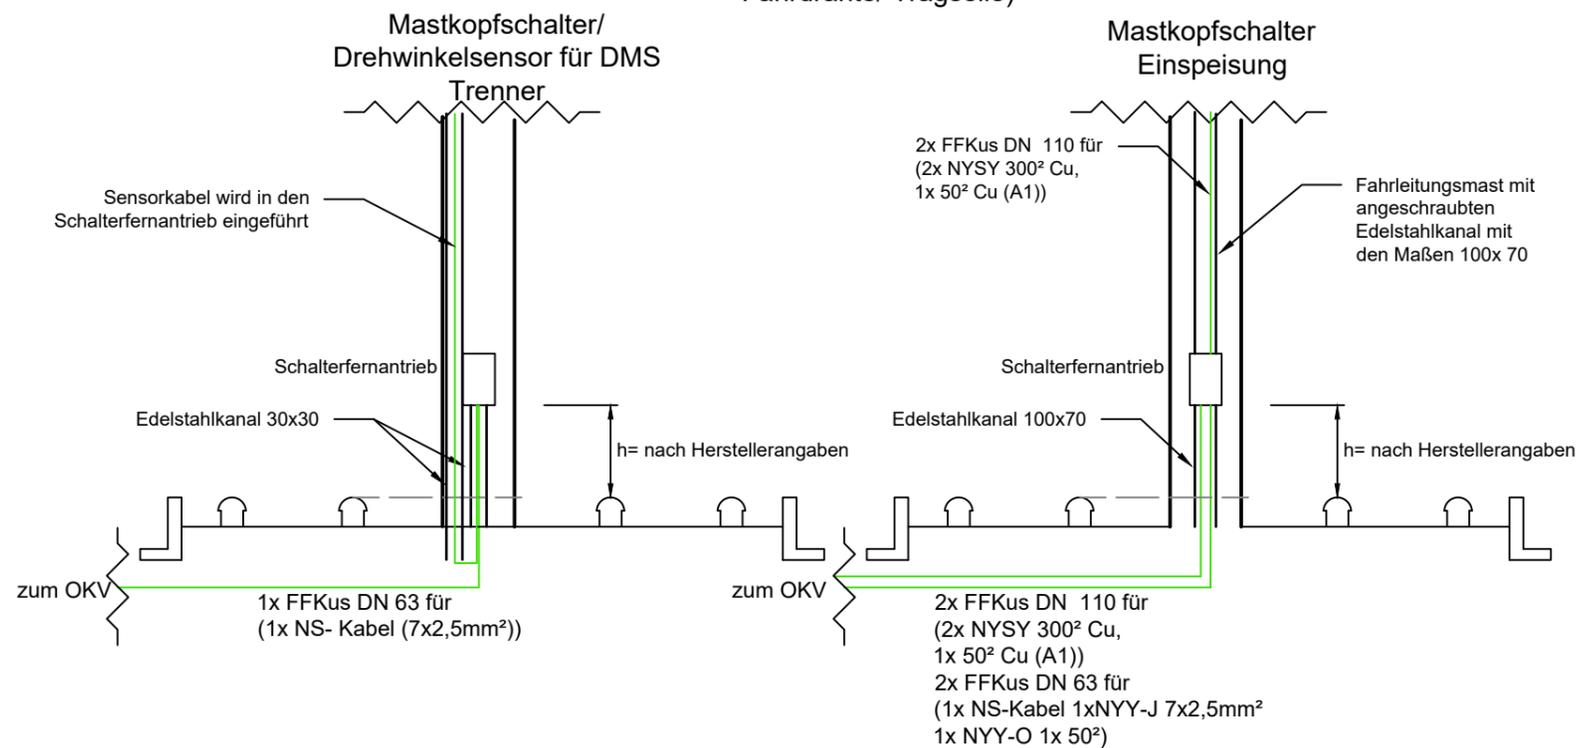

Ausführung Peinermast mindestens HEB/ HEM 320

Index	Datum	Name	Änderung
		Magdeburger Verkehrsbetriebe GmbH & Co. KG Otto-von-Guericke-Straße 25 39104 Magdeburg	Unterlage: Blatt Nr.: Reg. Nr.:
			Tel.: 0391 548 0 Fax: 0391 543 00 46 E-Mail: info@mvbnet.de
Projekt:		bearbeitet	21.02.2022 Kawalek
Systemzeichnung		gezeichnet	21.02.2022 Ebeling
Einspeisung/ Trenner/ OKV		nach-/geprüft	21.02.2022 Menzel
		Höhensystem NHN	Maßstab ohne
Gesehen-Vermerk der Magdeburger Verkehrsbetriebe GmbH & Co. KG:			



UNT
KS 12

Anschluss Blatt 2

Index	Datum	Name	Änderung
Legende vorhanden/ geplant:			
		vorhandene Fahrleitungsmaste	
		vorhandene Fahrleitungsabspannung	
		instandzusetzende Fahrleitungsabspannung	
		vorhandene Schalteinrichtung	
		Sanierung Streckentrenner	
		vorhandene Fahrleitung	
		Fahrdrahtwechsel RiS 120	
		Demontage/ Montage vorhandene Fahrleitungsquerung für RBL	
		Austausch Bronzeseile (Festpunkte)	

	Magdeburger Verkehrsbetriebe GmbH & Co. KG Bereich Stromversorgung Otto-von-Guericke-Straße 25 39104 Magdeburg		Unterlage: Blatt Nr.: 1/6 Reg. Nr.:	
	Tel.: 0391 548 5520 Fax: 0391 548 5575 E-Mail: info@mvbnet.de		Datum	Name
Projekt:	Alt Femersleben Instandsetzung Fahrleitungsanlage	bearbeitet	28.02.2023	Kirchhof
		gezeichnet	28.02.2023	Ebeling
		nach/geprüft	28.02.2023	Menzel
Lageplan		Höhensystem NHN	Maßstab 1:500	

Gesehen-Vermerk der Magdeburger Verkehrsbetriebe GmbH & Co. KG:

F:\TBS\Planung Bauvorhaben\Bereich Stromversorgung\Fahrleitung\Otto-Lehmann-Platz bis RAW-Berg\Planung\Lageplan.dwg




Anschluss Blatt 2



Anschluss Blatt 4

Index	Datum	Name	Änderung
Legende vorhanden/ geplant:			
		vorhandene Fahrleitungsmaste	
		vorhandene Fahrleitungsabspannung	
		instandzusetzende Fahrleitungsabspannung	
		vorhandene Schalteinrichtung	
		Sanierung Streckentrenner	
		vorhandene Fahrleitung	
		Fahrdrahtwechsel RiS 120	
		Demontage/ Montage vorhandene Fahrleitungsquerung für RBL	
		Austausch Bronzeseile (Festpunkte)	

	Magdeburger Verkehrsbetriebe GmbH & Co. KG Bereich Stromversorgung Otto-von-Guericke-Straße 25 39104 Magdeburg		Unterlage: Blatt Nr.: 3 6 Reg. Nr.:	
	Tel.: 0391 548 5520 Fax: 0391 548 5575 E-Mail: info@mvbnet.de		Datum	Name
Projekt:	Alt Femersleben Instandsetzung Fahrleitungsanlage	bearbeitet	28.02.2023	Kirchhof
		gezeichnet	28.02.2023	Ebeling
		nach-/geprüft	28.02.2023	Menzel
Lageplan				
		Höhensystem NHN	Maßstab 1:500	

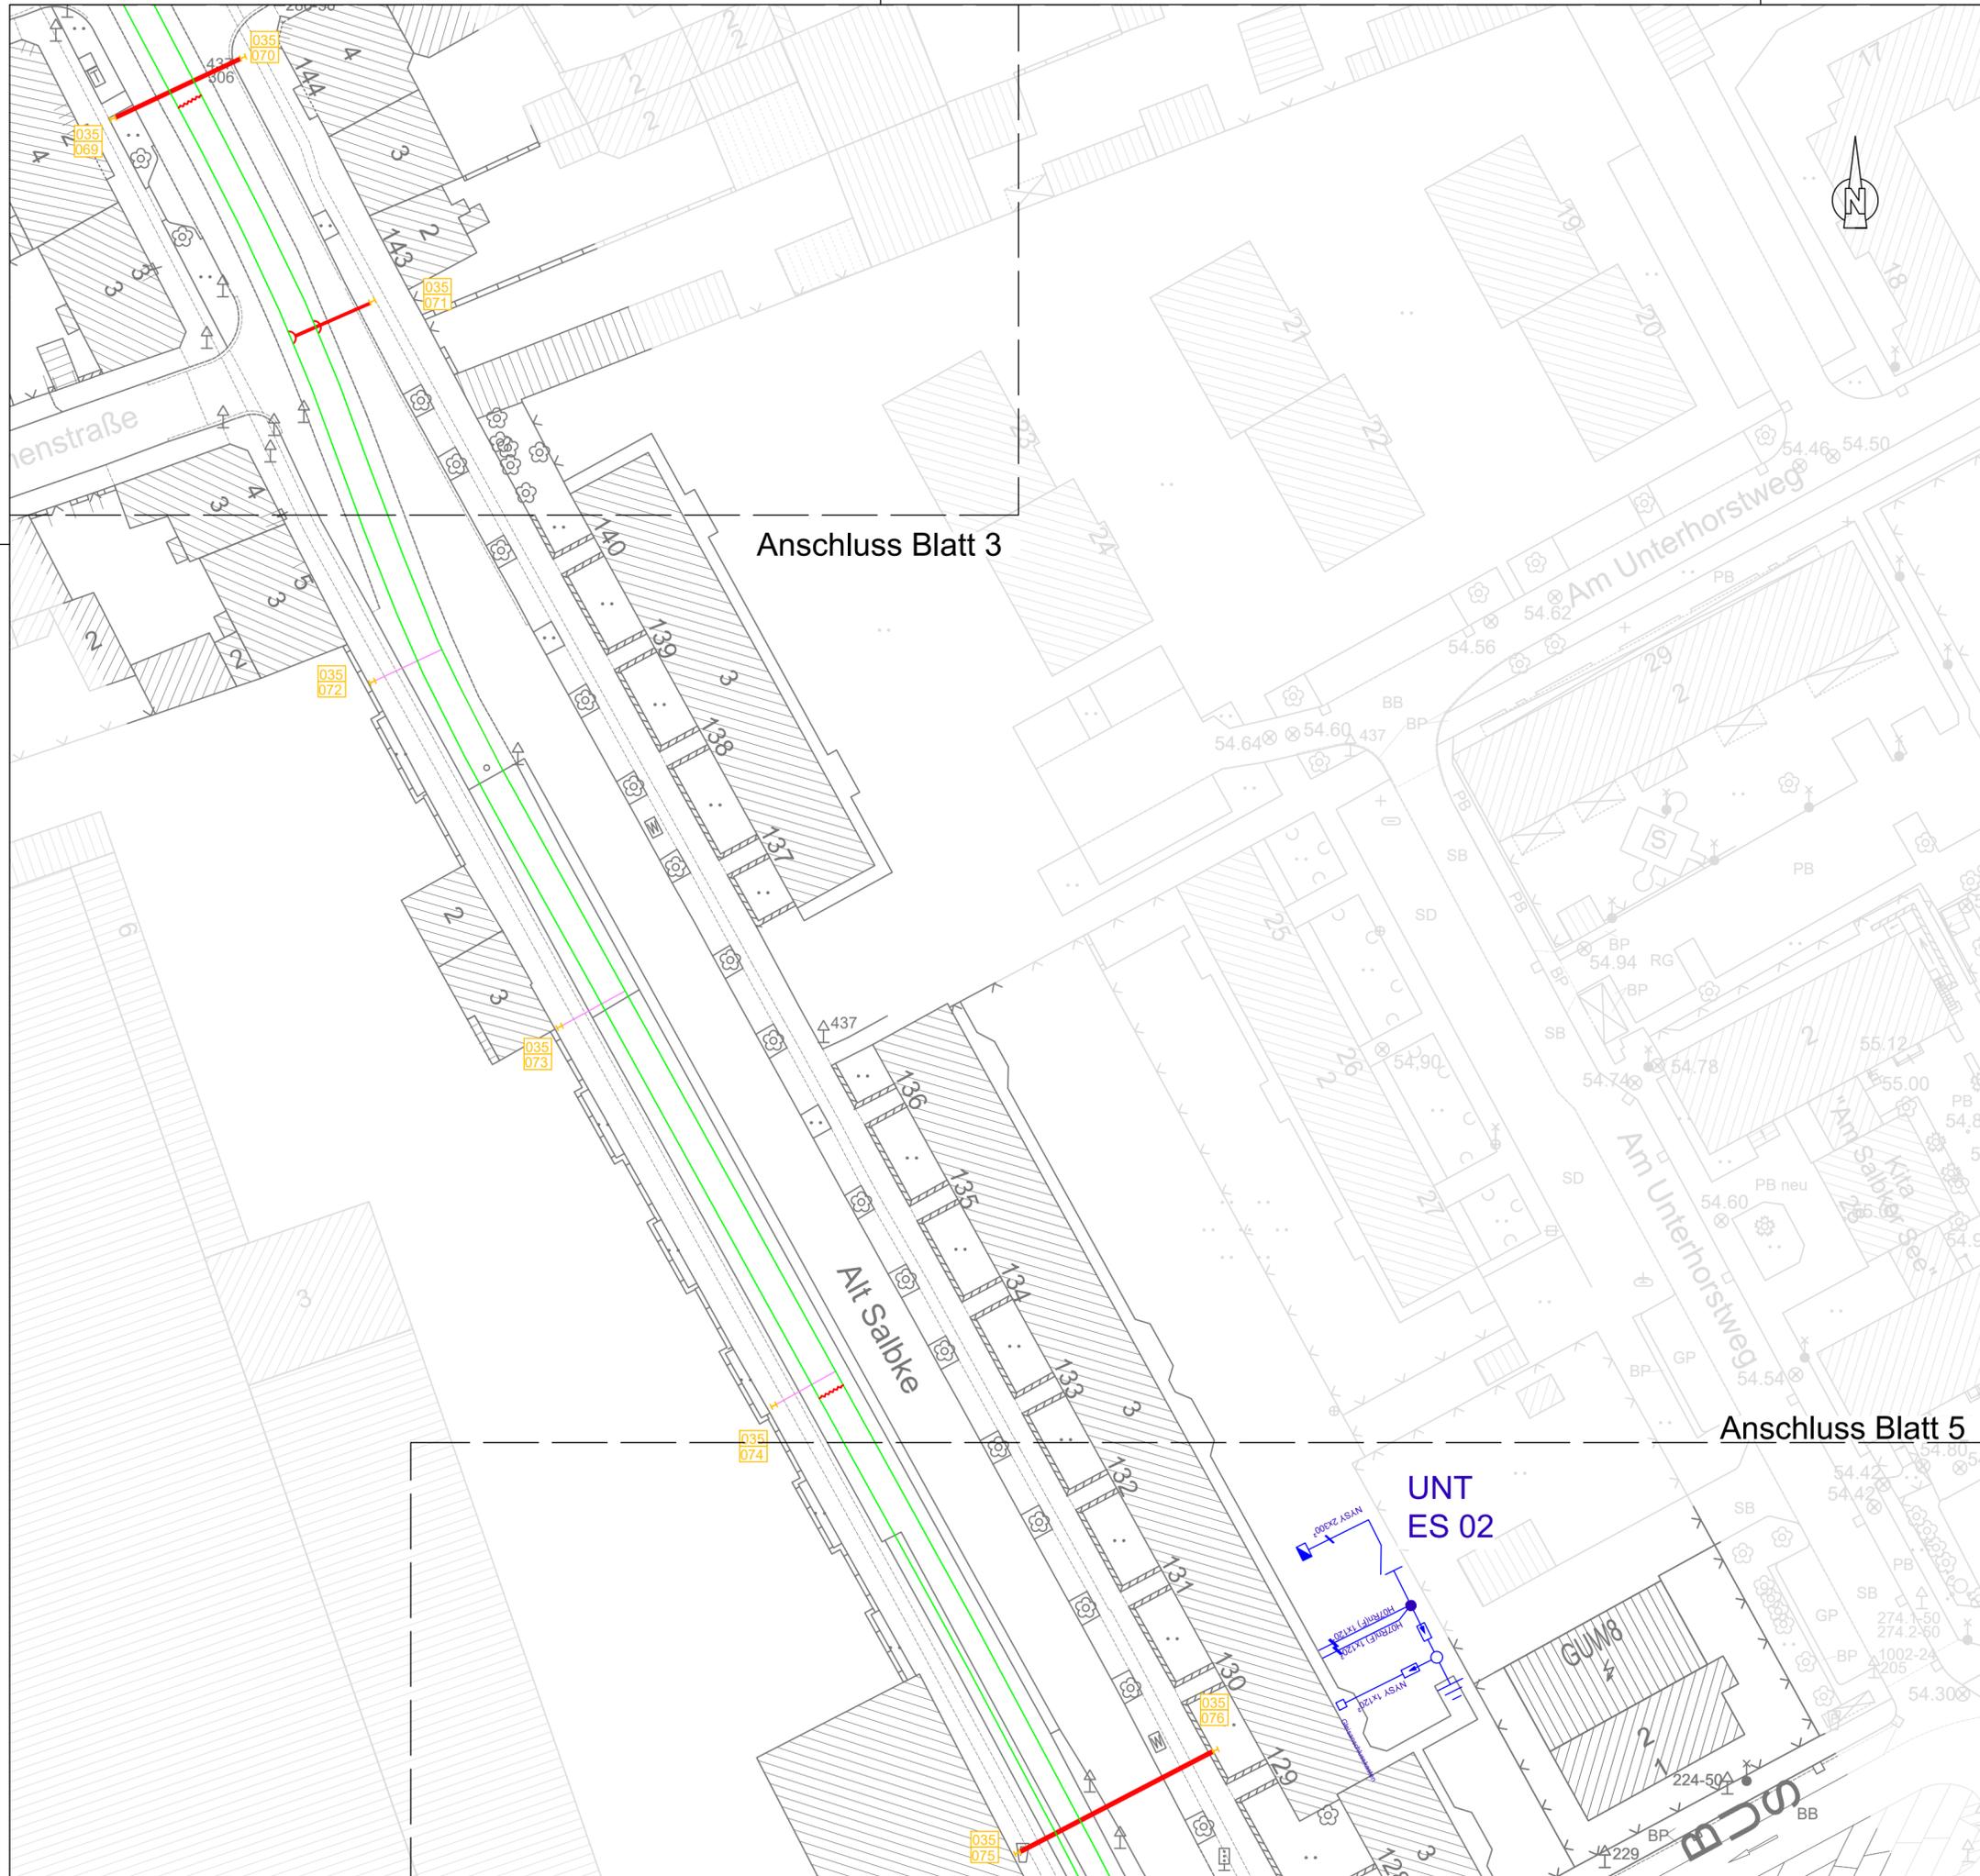

Anschluss Blatt 3

Anschluss Blatt 5

UNT
ES 02

Index	Datum	Name	Änderung
-------	-------	------	----------

- Legende vorhanden/ geplant:
- vorhandene Fahrleitungsmaste
 - vorhandene Fahrleitungsabspannung
 - instanzzusetzende Fahrleitungsabspannung
 - vorhandene Schalteinrichtung
 - Sanierung Streckentrenner
 - vorhandene Fahrleitung
 - Fahrdrabtwechsel RiS 120
 - Demontage/ Montage vorhandene Fahrleitungsquerung für RBL
 - Austausch Bronzeseile (Festpunkte)

Magdeburger Verkehrsbetriebe GmbH & Co. KG
 Bereich Stromversorgung
 Otto-von-Guericke-Straße 25
 39104 Magdeburg


Tel.: 0391 548 5520
 Fax: 0391 548 5575
 E-Mail: info@mvbnet.de

Unterlage:
Blatt Nr.: 4|6
Reg. Nr.:

Datum	Name
28.02.2023	Kirchhof
28.02.2023	Ebeling
28.02.2023	Menzel

Projekt: Alt Fermersleben Instandsetzung Fahrleitungsanlage	bearbeitet 28.02.2023 gezeichnet 28.02.2023 nach-/geprüft 28.02.2023
Lageplan	
Höhensystem NHN Maßstab 1:500	


Gesehen-Vermerk der Magdeburger Verkehrsbetriebe GmbH & Co. KG:

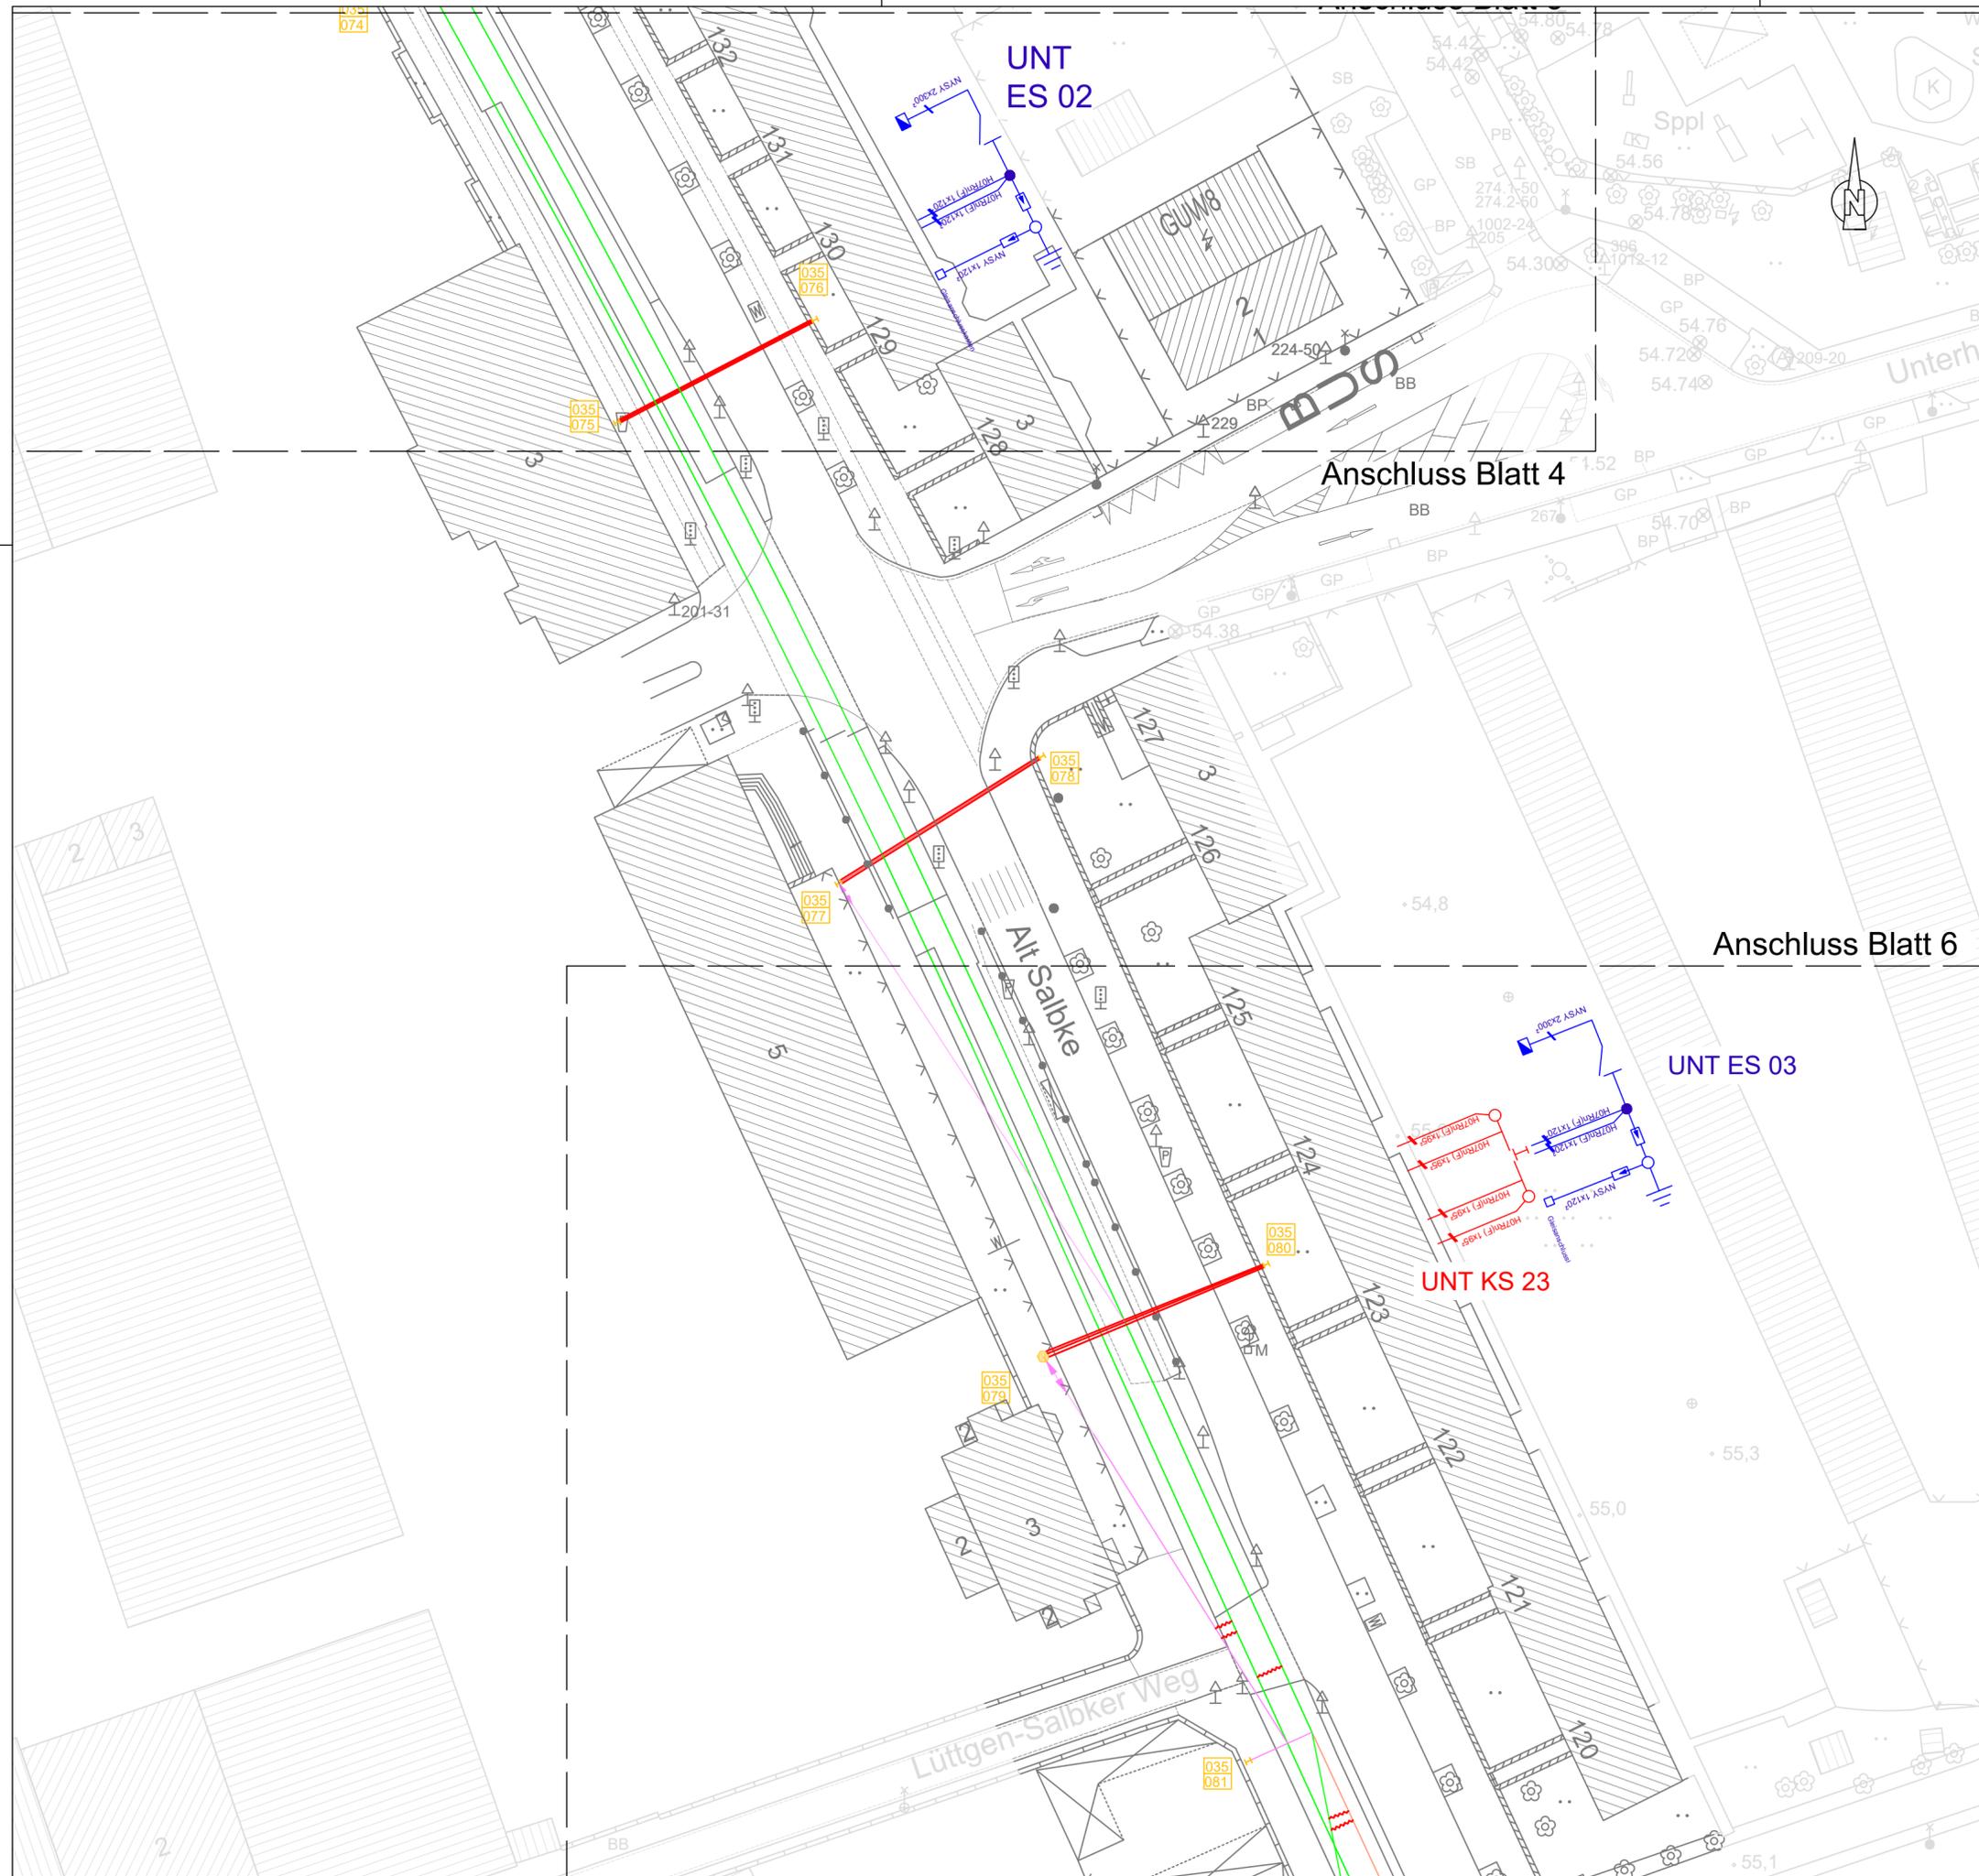

Index	Datum	Name	Änderung

- Legende vorhanden/ geplant:
- vorhandene Fahrleitungsmaste
 - vorhandene Fahrleitungsabspannung
 - instanzzusetzende Fahrleitungsabspannung
 - vorhandene Schalteinrichtung
 - Sanierung Streckentrenner
 - vorhandene Fahrleitung
 - Fahrdrahtwechsel RIS 120
 - Demontage/ Montage vorhandene Fahrleitungsquerung für RBL
 - Austausch Bronzeseile (Festpunkte)

	Magdeburger Verkehrsbetriebe GmbH & Co. KG Bereich Stromversorgung Otto-von-Guericke-Straße 25 39104 Magdeburg		Unterlage: Blatt Nr.: 5 6 Reg. Nr.:
	Tel.: 0391 548 5520 Fax: 0391 548 5575 E-Mail: info@mvbnet.de	Datum 28.02.2023	Name Kirchhof
Projekt: Alt Fermersleben Instandsetzung Fahrleitungsanlage	bearbeitet 28.02.2023	gezeichnet 28.02.2023	Ebeling
Lageplan	nach-/geprüft 28.02.2023	Menzel	Höhenystem NHN Maßstab 1:500

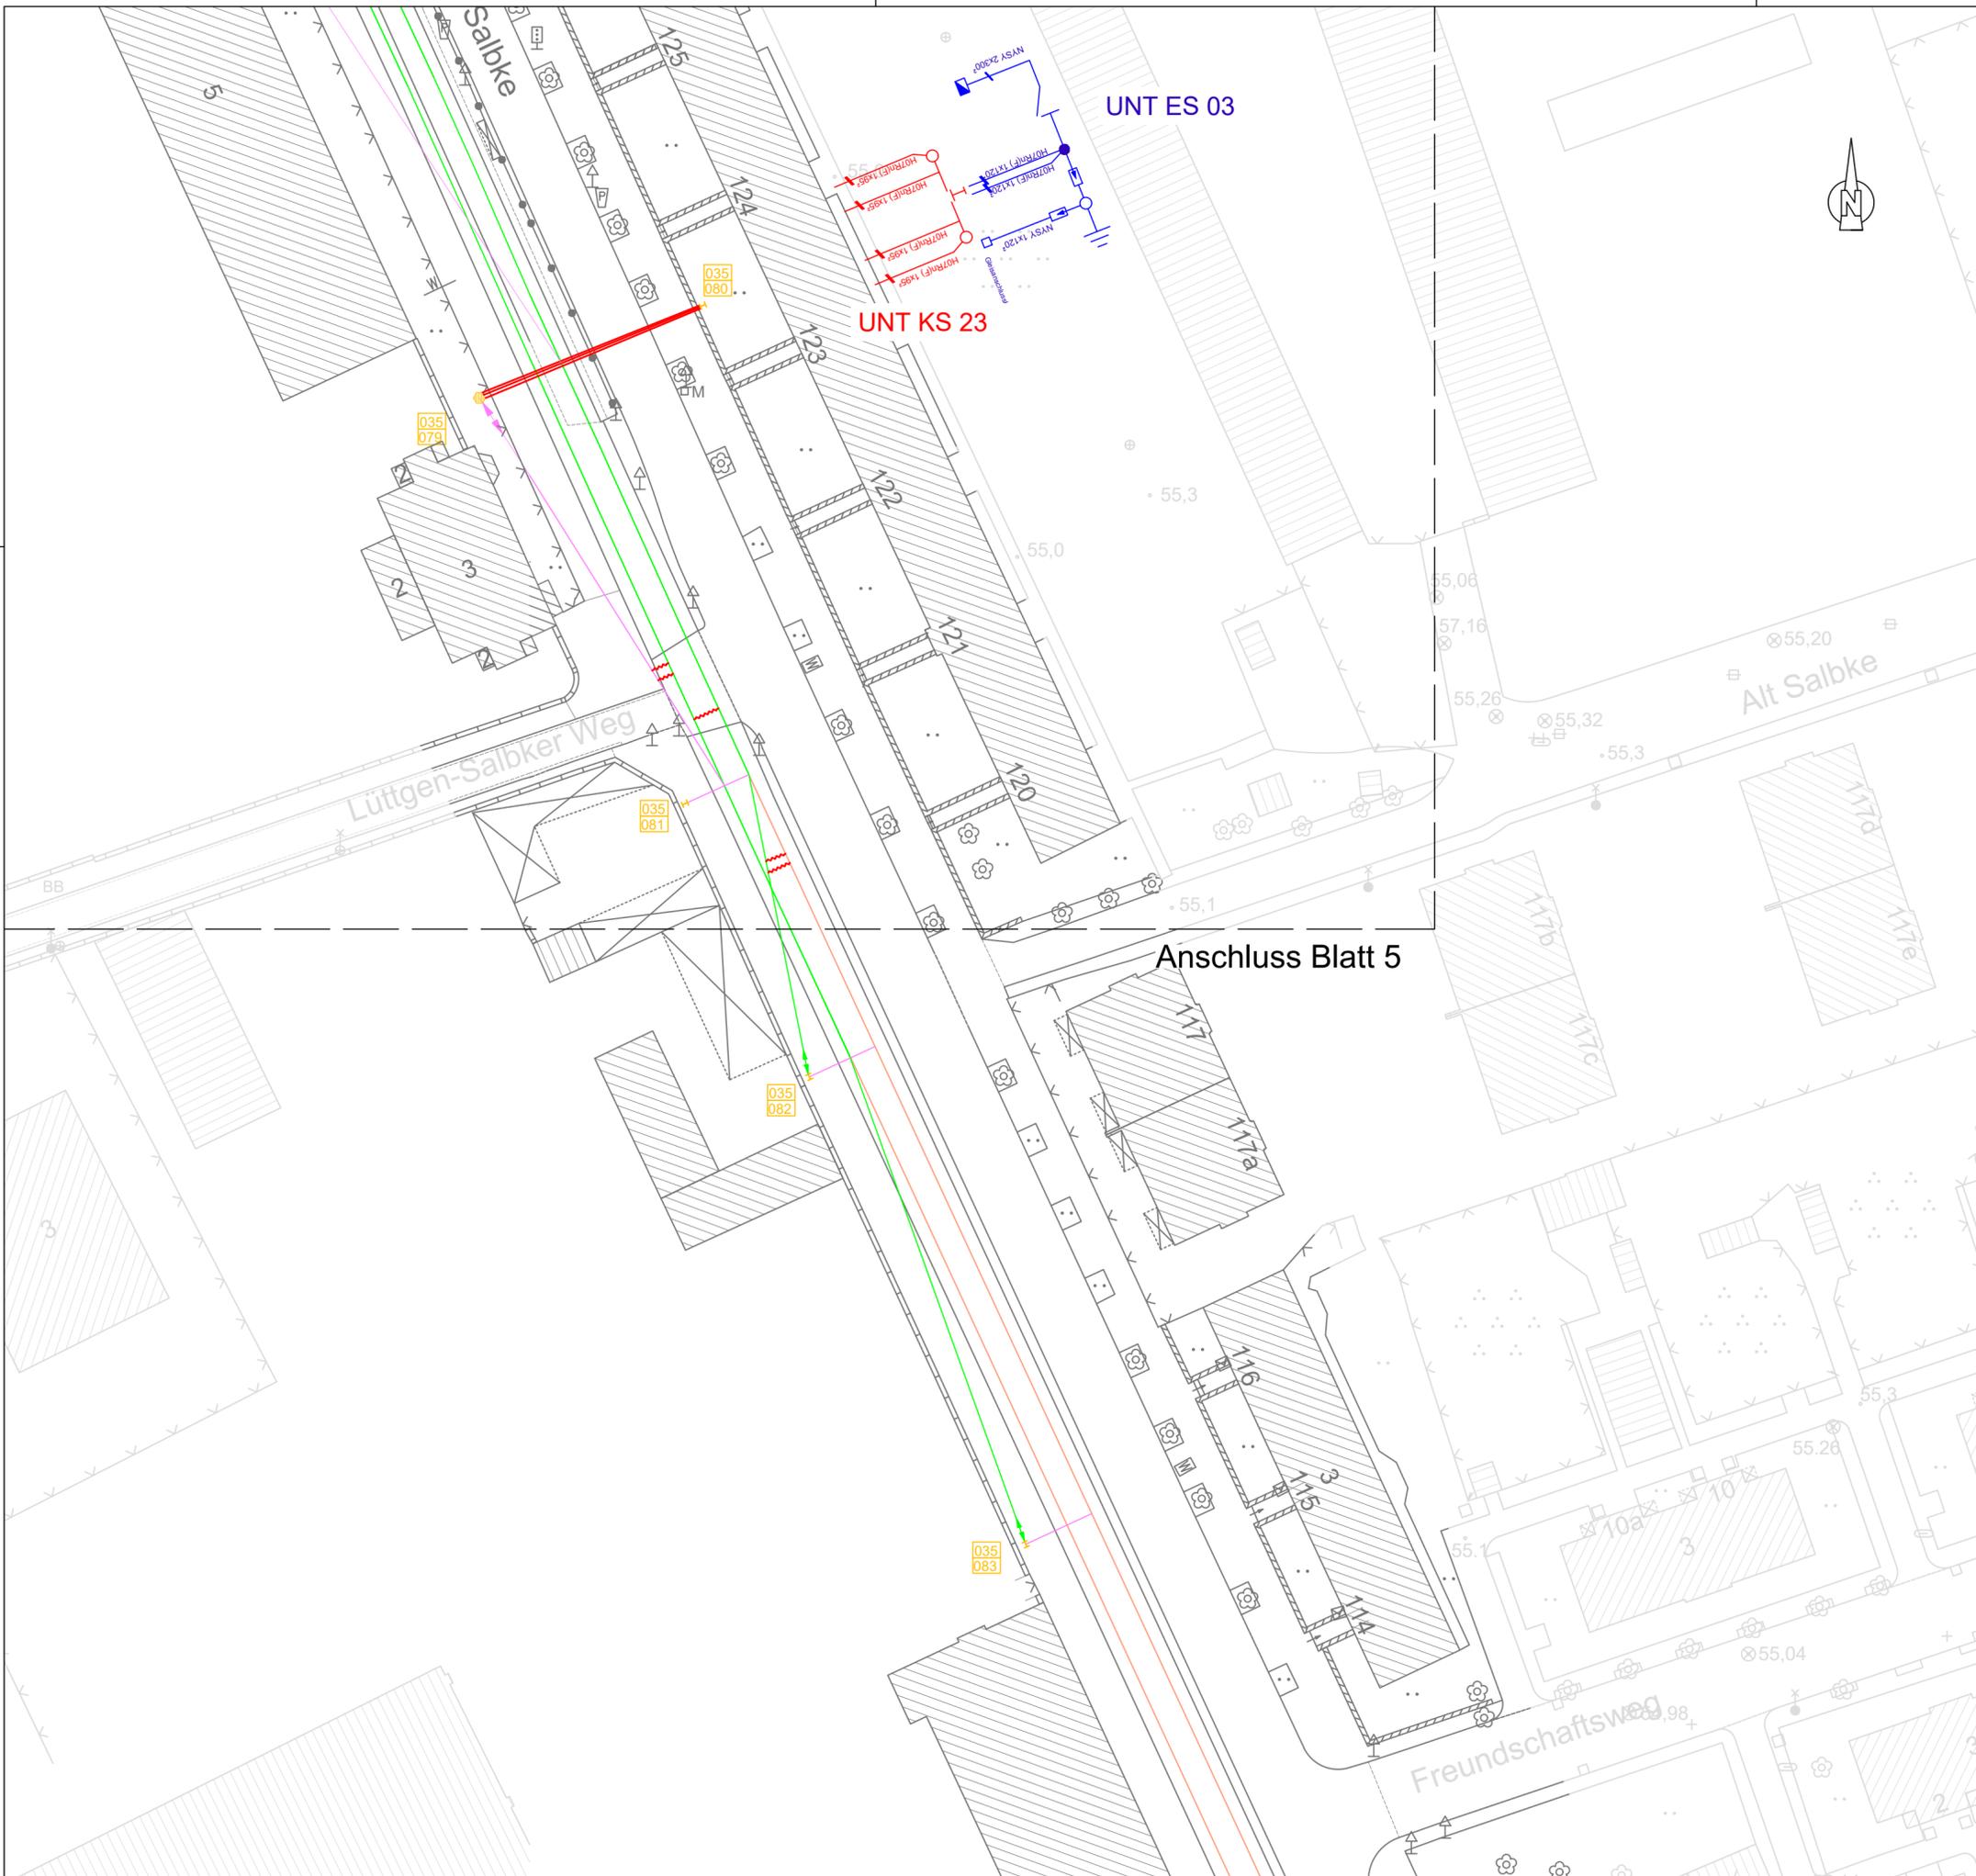

Anschluss Blatt 5

Index	Datum	Name	Änderung

Legende vorhanden/ geplant:

- vorhandene Fahrleitungsmaste
- vorhandene Fahrleitungsabspannung
- instanzzusetzende Fahrleitungsabspannung
- vorhandene Schalteinrichtung
- Sanierung Streckentrenner
- vorhandene Fahrleitung
- Fahrdrabtwechsel RiS 120
- Demontage/ Montage vorhandene Fahrleitungsquerung für RBL
- Austausch Bronzeseile (Festpunkte)

	Magdeburger Verkehrsbetriebe GmbH & Co. KG Bereich Stromversorgung Otto-von-Guericke-Straße 25 39104 Magdeburg		Unterlage: Blatt Nr.: 6 6 Reg. Nr.:
	Tel.: 0391 548 5520 Fax: 0391 548 5575 E-Mail: info@mvbnet.de		Datum Name bearbeitet 28.02.2023 Kirchhof gezeichnet 28.02.2023 Ebeling nach-/geprüft 28.02.2023 Menzel
Projekt: Alt Fermersleben Instandsetzung Fahrleitungsanlage			Lageplan
Höhengystem NHN		Maßstab 1:500	

Gesehen-Vermerk der Magdeburger Verkehrsbetriebe GmbH & Co. KG:



(c) mapz.com - Map Data - OpenStreetMap ODbL

© mapz.com-Map Data: OpenStreetMap



Magdeburger Verkehrsbetriebe
GmbH & Co. KG

Bereich Stromversorgung
Otto-von-Guericke-Straße 25
39104 Magdeburg
E-Mail: info@mvbnet.de

Fahrdrahtauswechslung Alt Fermersleben

Übersichtsplan

Maßstab: ohne

Aufgestellt: Magdeburg , den 28.02.2023