

## Unterlage 2

B 97, Umbau Bw 10 östlich Schwepnitz


Übersichtskarte  
Maßstab 1:5 000

Aufgestellt:

LASuV, Niederlassung Bautzen

Bautzen, .....

# Regelquerschnitt B 97

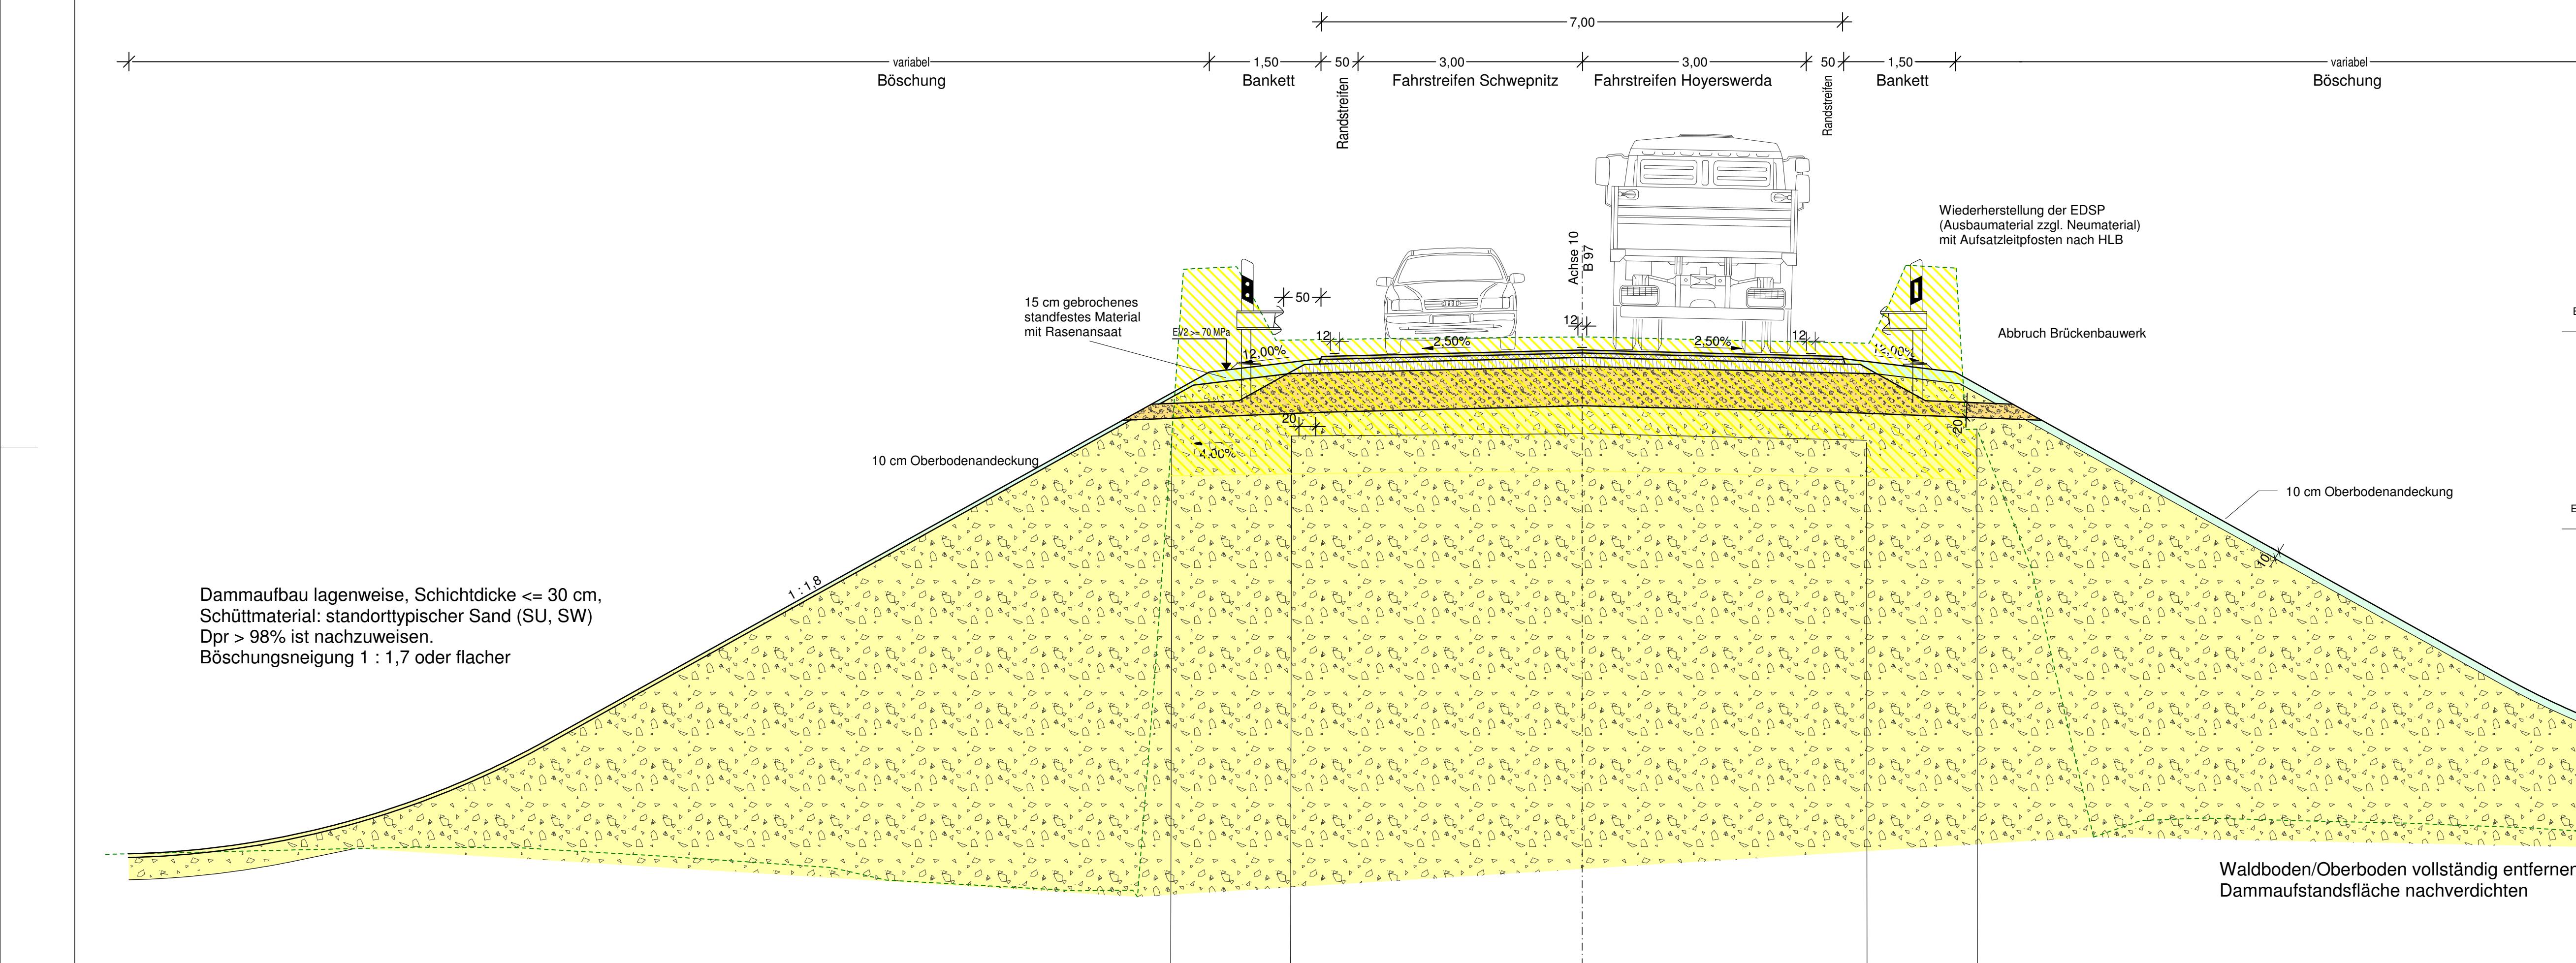


Entwurfsbearbeitung:	Bearbeitet: 12.06.2015
Gezeichnet: 12.06.2015	
Geprüft: 12.06.2015	
Projekt-Nr.: 4152	

Landesamt für Straßenbau und Verkehr	Bearbeitet:
Niederlassung Bautzen Käthe-Kollwitz-Straße 19 02625 Bautzen	Tel.: 03591 / 684-0 Fax: 03591 / 684-1119 E-Mail: Poststelle.NL-Bautzen@lasuv.sachsen.de
	Projekt-Nr.:

Nr.	Art der Änderung	Datum	Zeichen

LANDESAMT FÜR STRASSENBAU UND VERKEHR B 97	Freistaat <b>SACHSEN</b>	Unterlage 4 / Blatt-Nr.: 1
PROJIS-Nr.:		Querschnitt B 97
Maßstab: 1 : 50		

B 97, Umbau BW 10 östlich Schwepnitz	
aufgestellt: Landesamt für Straßenbau und Verkehr, NL Bautzen	LASuV, Niederlassung Bautzen zur Bauausführung freigegeben:
Bautzen, .....	Bautzen, .....

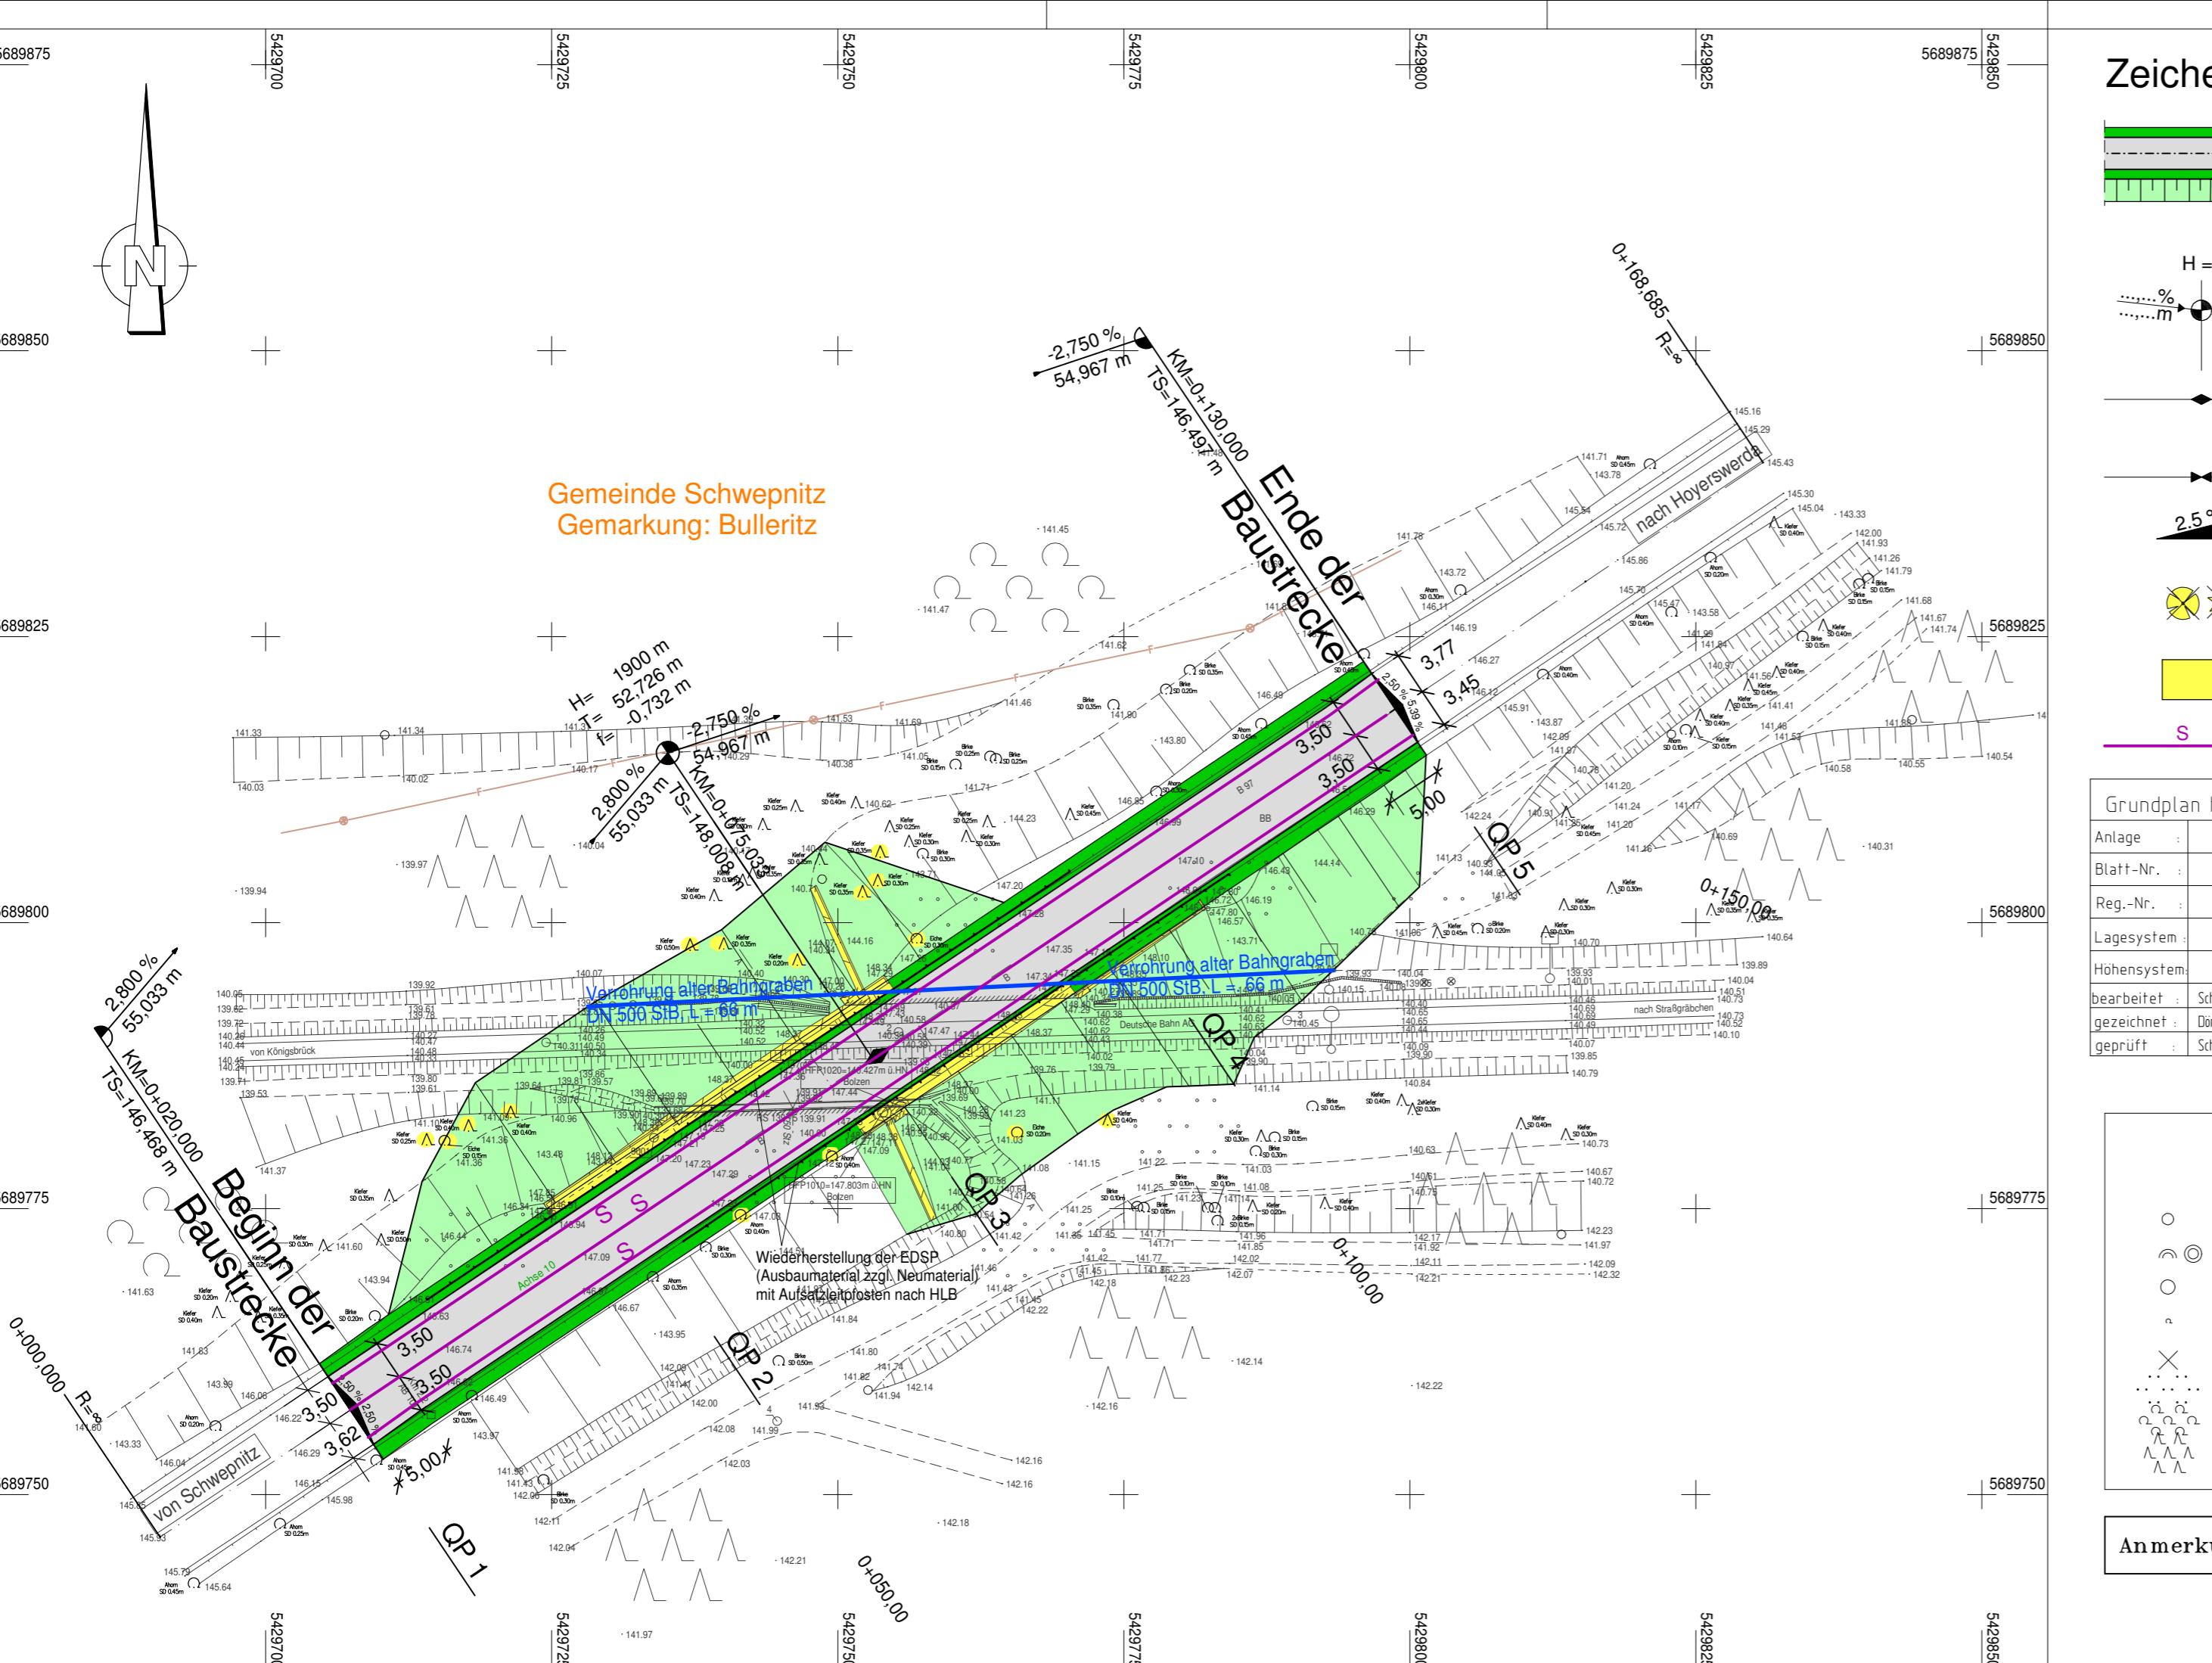

## Zeichenerklärung

	Bankett
	Fahrba hahn : grundhafter Ausbau
	Bankett
	Dammböschung
	Neigungsbrechpunkt mit Angabe von Gefälle (-) und Steigung (+) in Prozent, Länge der Gefälle- (Steigungs-)strecke und Halbmesser
	Hochpunkt
	Tiefpunkt
	2,5 % Fahrbahnquerneigung
	vorh. Baum fällen
	Abbruch
	Fahrbahnmarkierung
	Schmalstrich 12 cm


Entwurfsbearbeitung:	Bearbeitet: 12.06.2015
Gezeichnet: 12.06.2015	
Geprüft: 12.06.2015	
Projekt-Nr.:	

Landesamt für Straßenbau und Verkehr	Bearbeitet:
Niederlassung Bautzen Käthe-Kollwitz-Straße 19 02625 Bautzen	Geprüft:
Tel.: 03591 / 684-0 Fax: 03591 / 684-1119 E-Mail: Poststelle.NL-Bautzen@lasuv.sachsen.de	Projekt-Nr.:

Grundplan hergestellt:	INGENIEURBÜRO SCHEURICH	Ergänzungen:
Anlage :	Grundplan - Grundriss	Datum Name
Blatt-Nr. :	1 / 1	
Kreis :	Kamenz	
Reg.-Nr. :	Lagesystem GKB RD 83	
	Höhensystem HN	
	bearbeitet : Scheurich 05/2003	
	gezeichnet : Döring 26.05.03	
	von bis : NK NK Stat. Stat.	
	geprüft : Scheurich 26.05.03	

LANDESAMT FÜR STRASSENBAU UND VERKEHR B 97 PROJIS-Nr.:	Freistaat SACHSEN	Unterlage 5 / Blatt-Nr.: 1 Lageplan Brückenabbruch Maßstab: 1:500
--	-------------------	---


aufgestellt: Landesamt für Straßenbau und Verkehr, NL Bautzen	LASuV, Niederlassung Bautzen zur Bauausführung freigegeben:
Bautzen, .....	Bautzen, .....

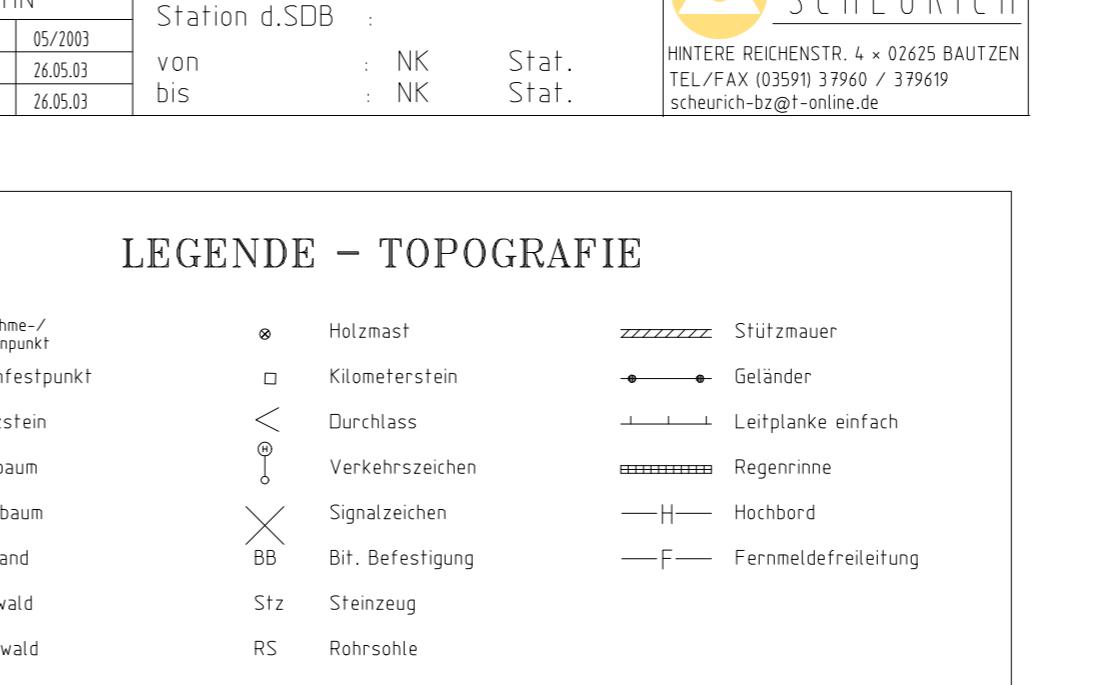


**Anmerkung:** Die Planerstellung erfolgte gemäß Katalog Grundpläne 2002

## AUSFÜHRUNGSPLANUNG

B 97, Umbau Bw 10 östlich Schwepnitz

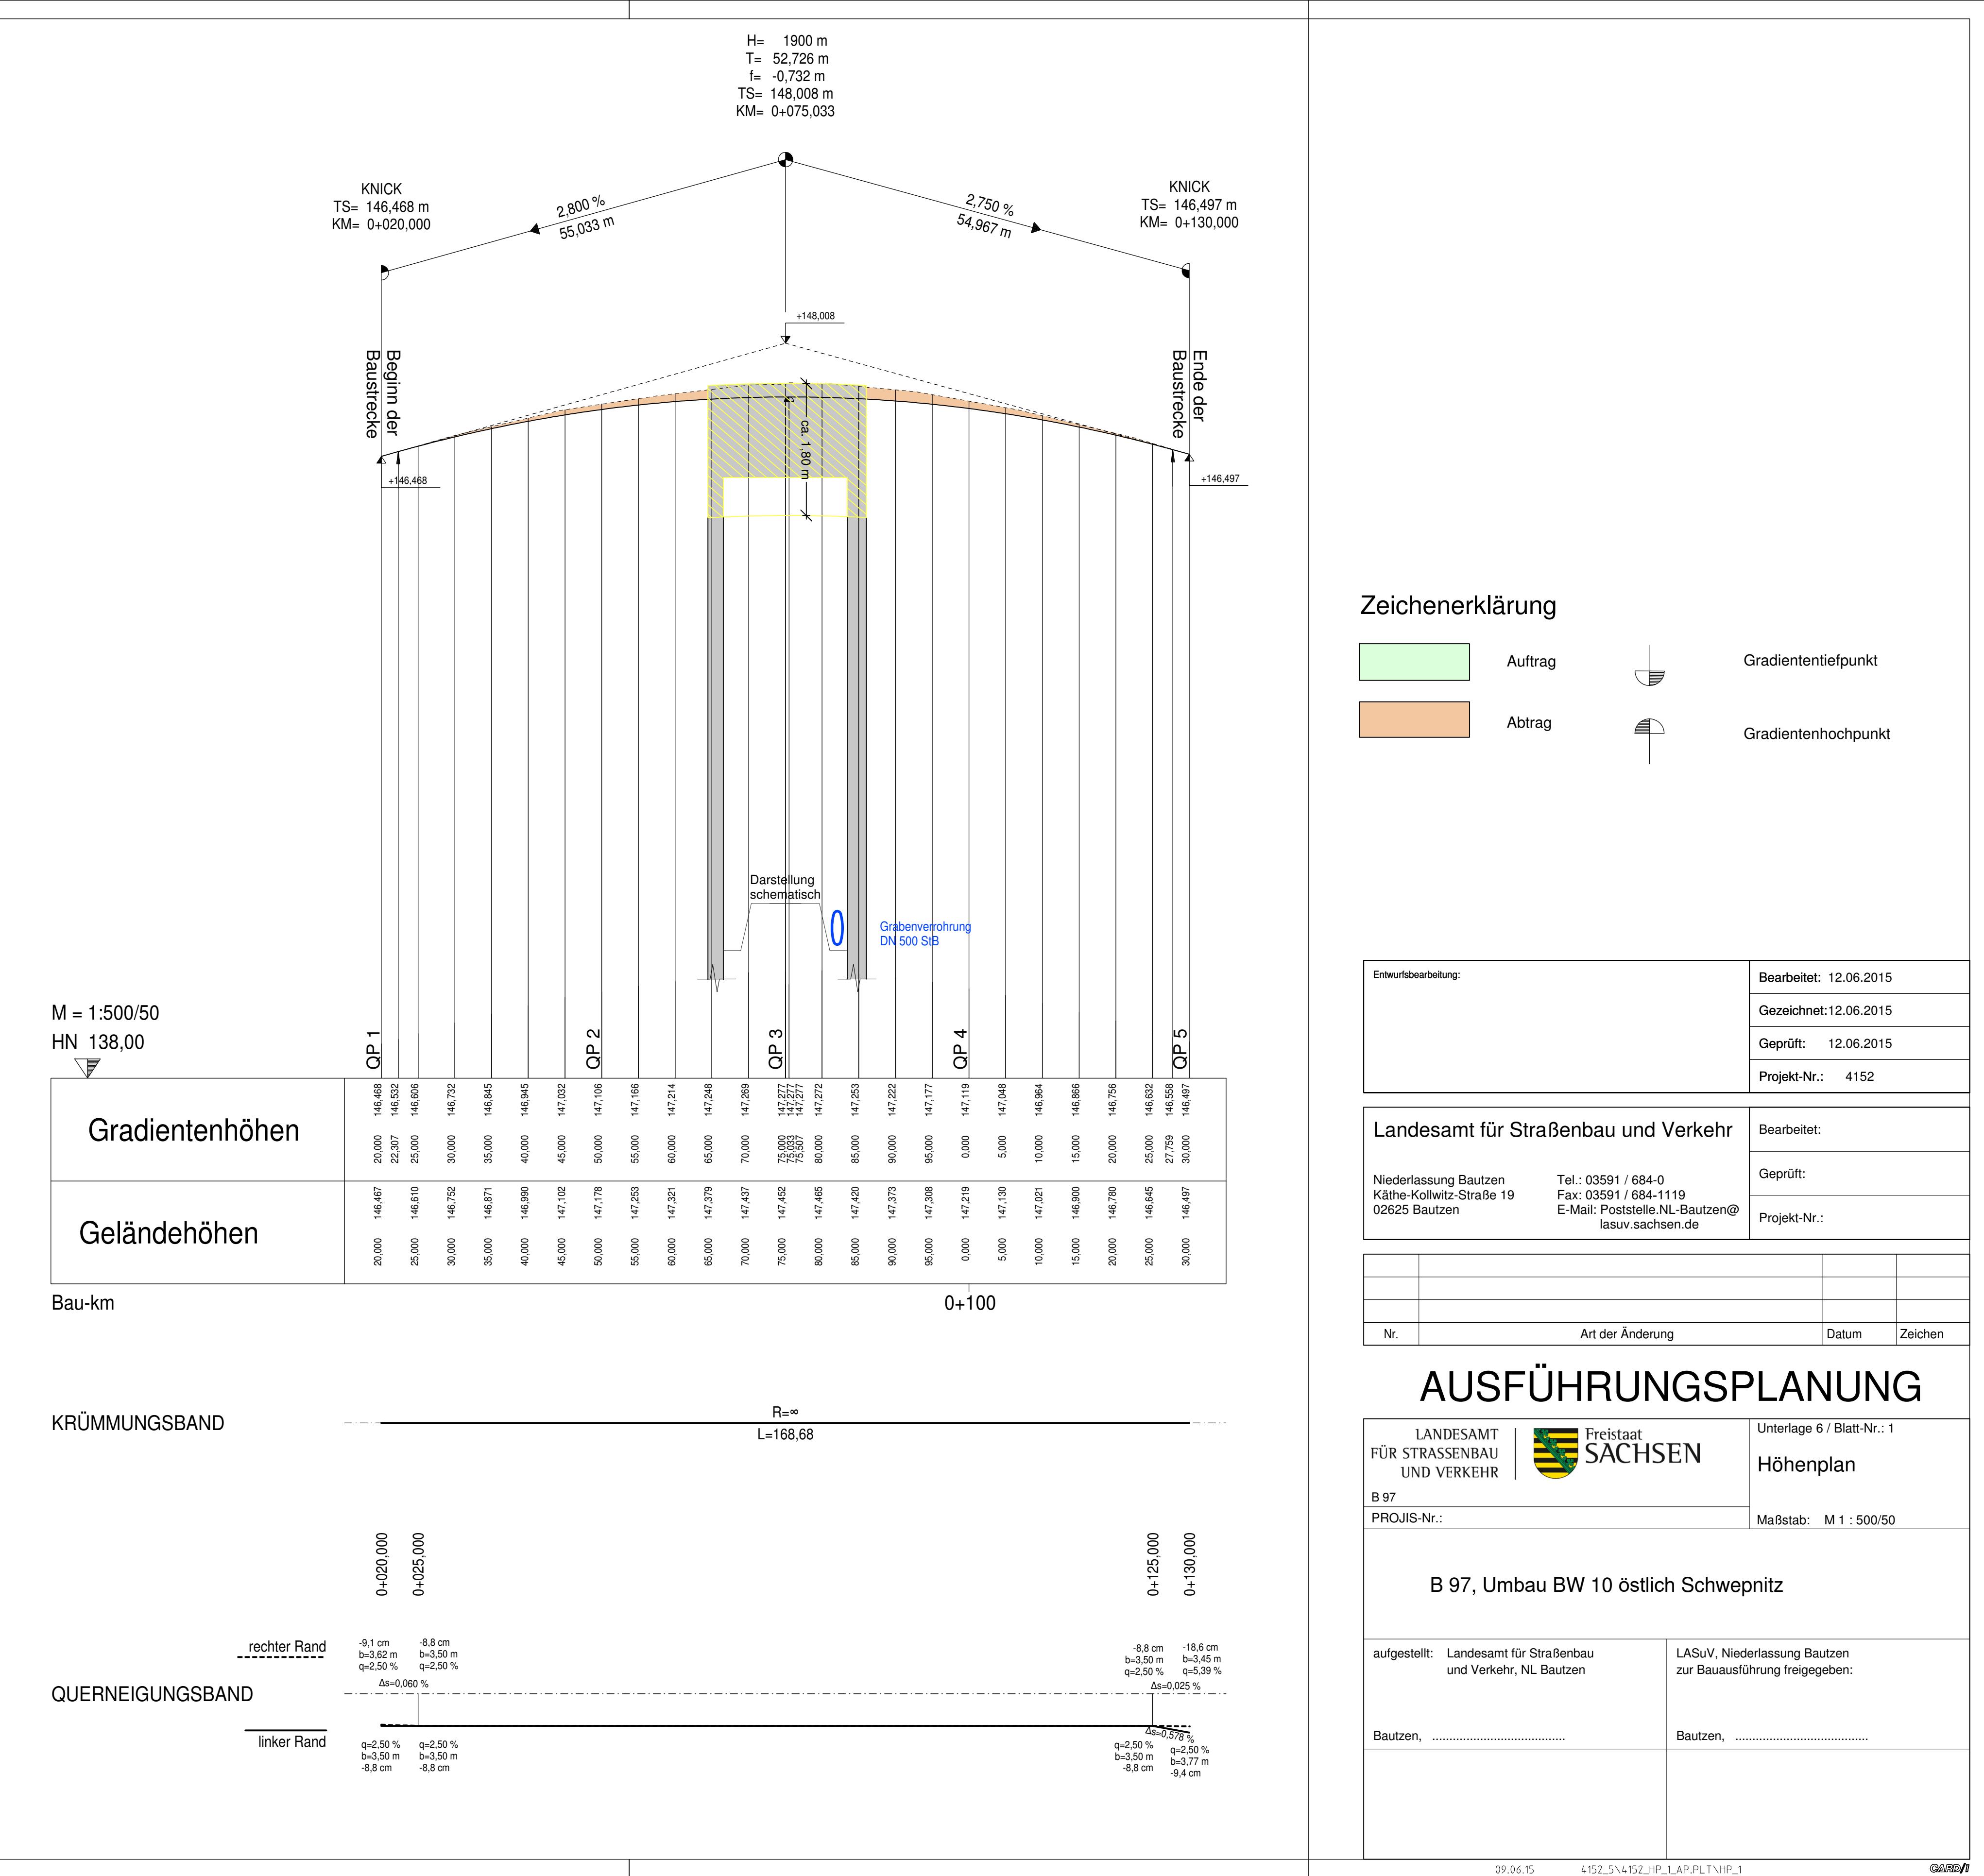


### SCHNITT a-b

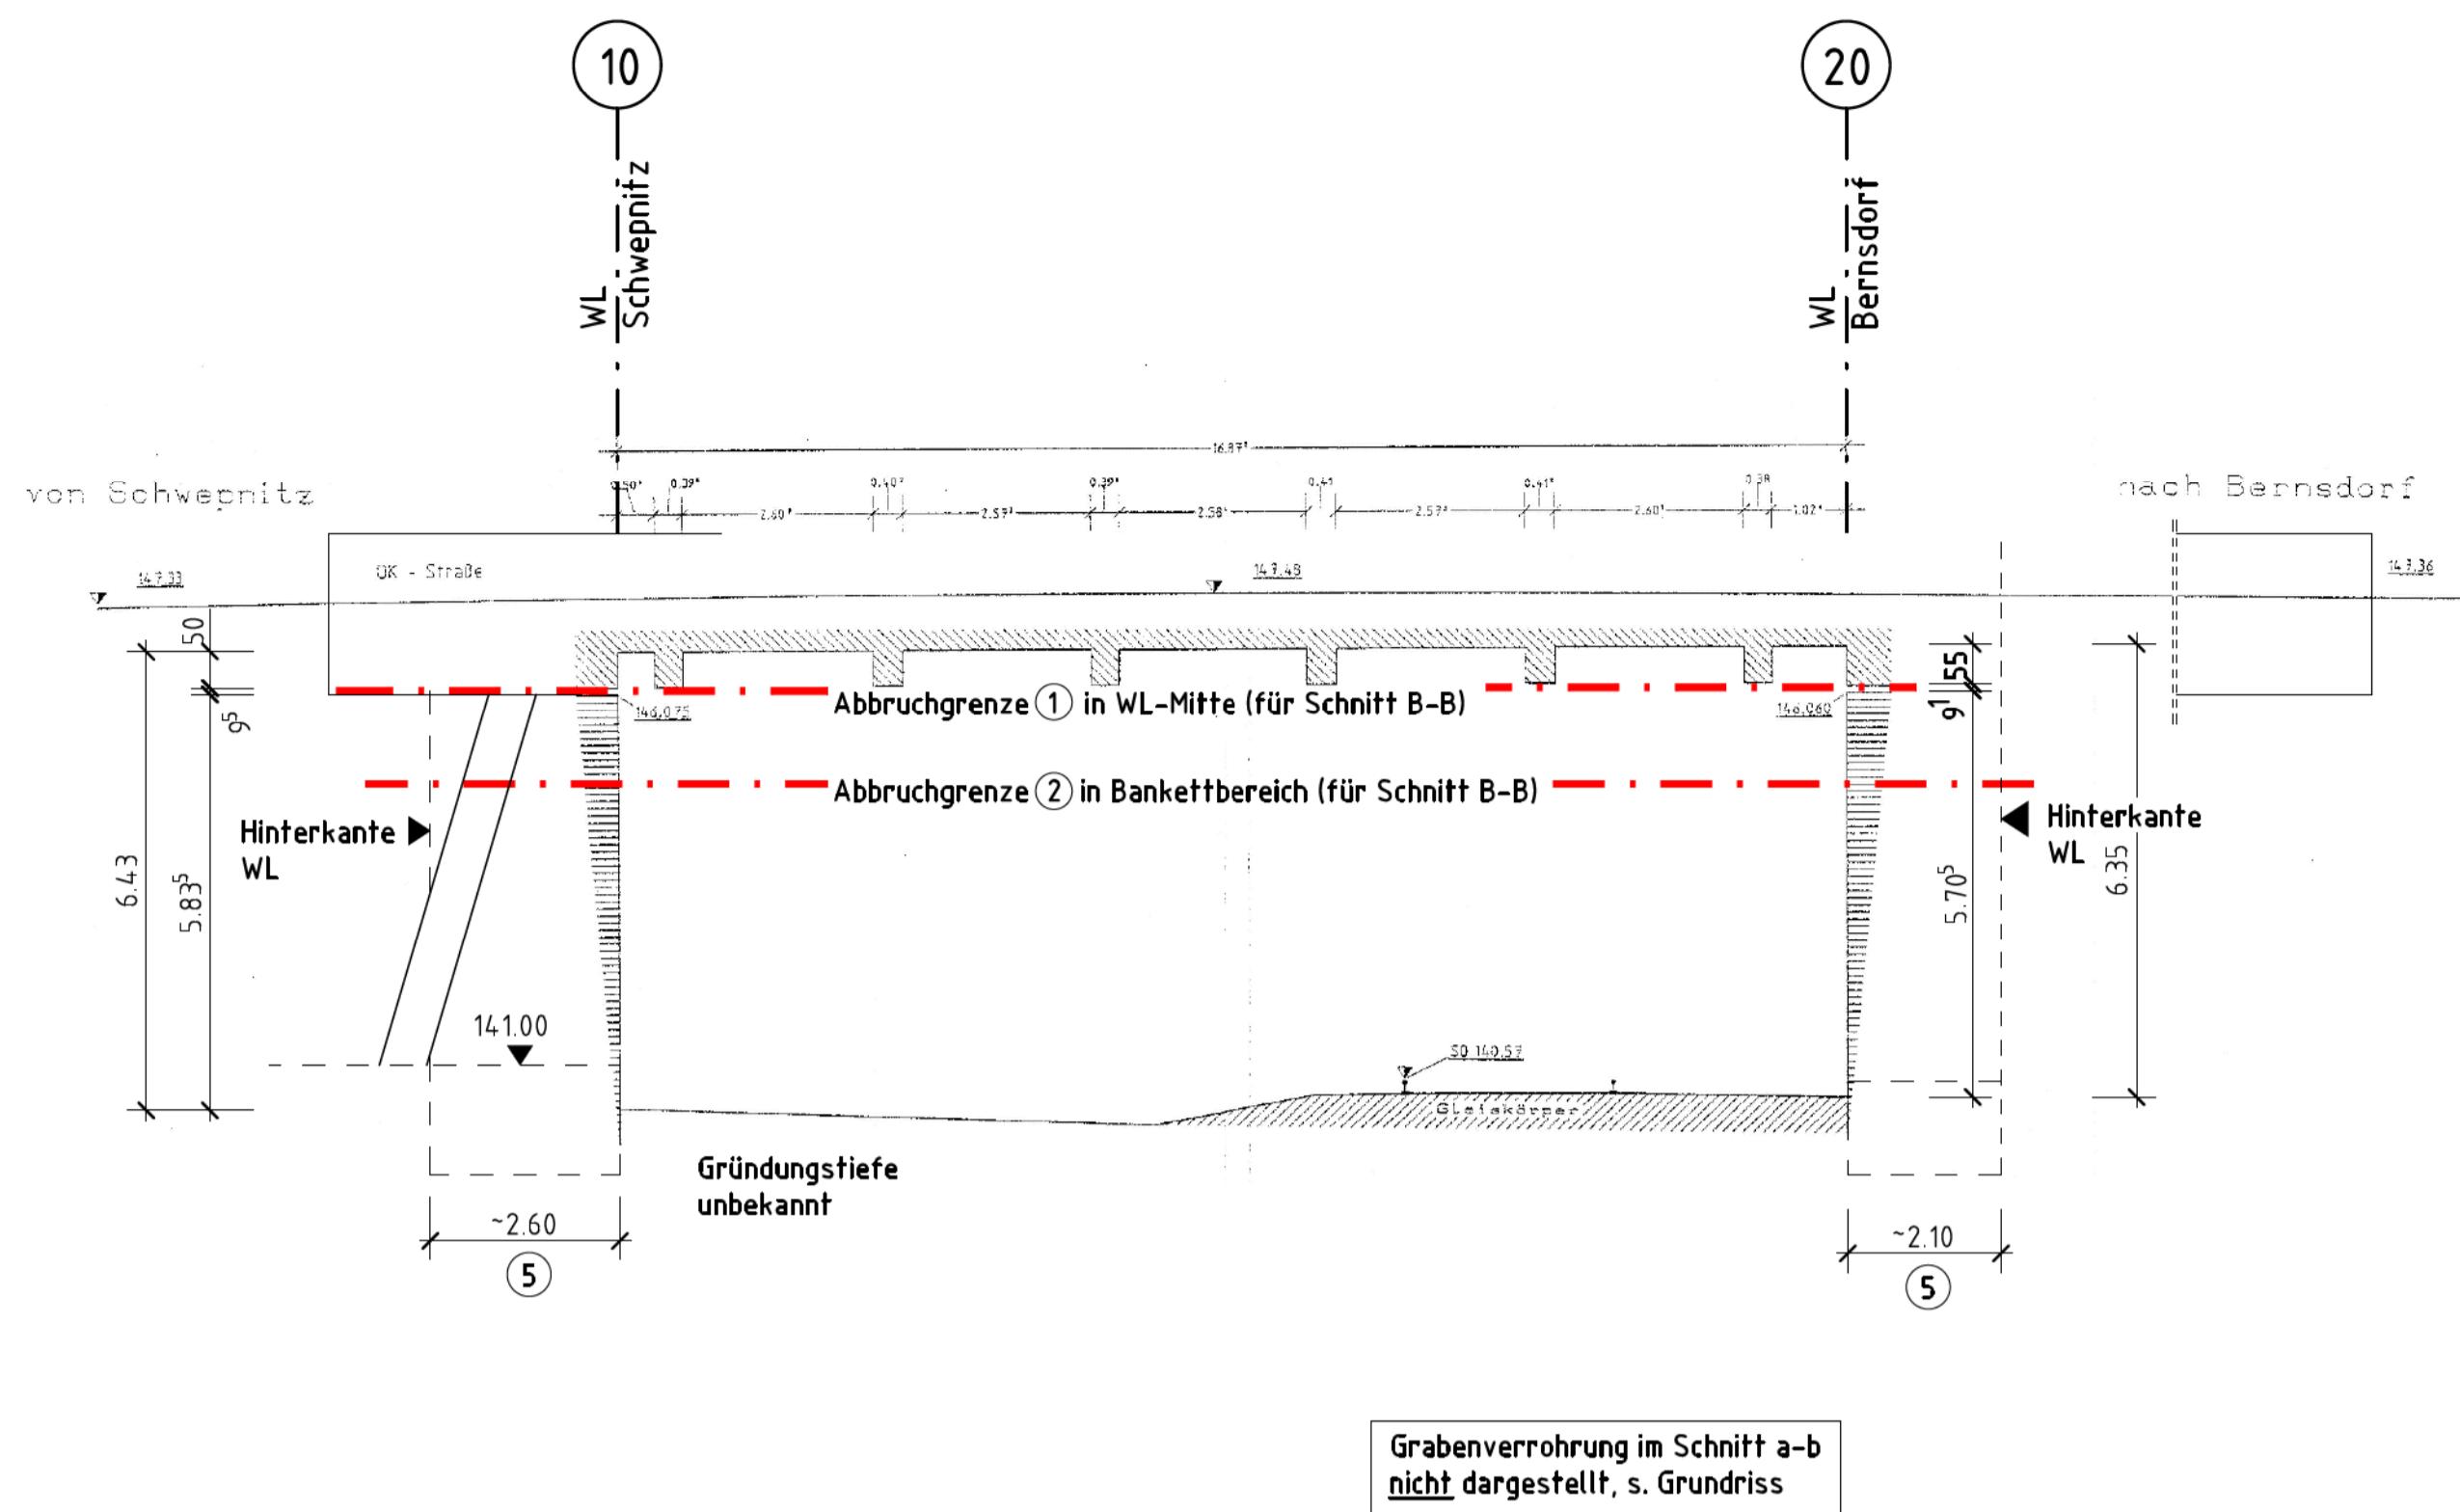


### SCHNITT c-d


M 1:50  
WL Seite Schepnitz (gilt auch für WL-Seite Bernsdorf)

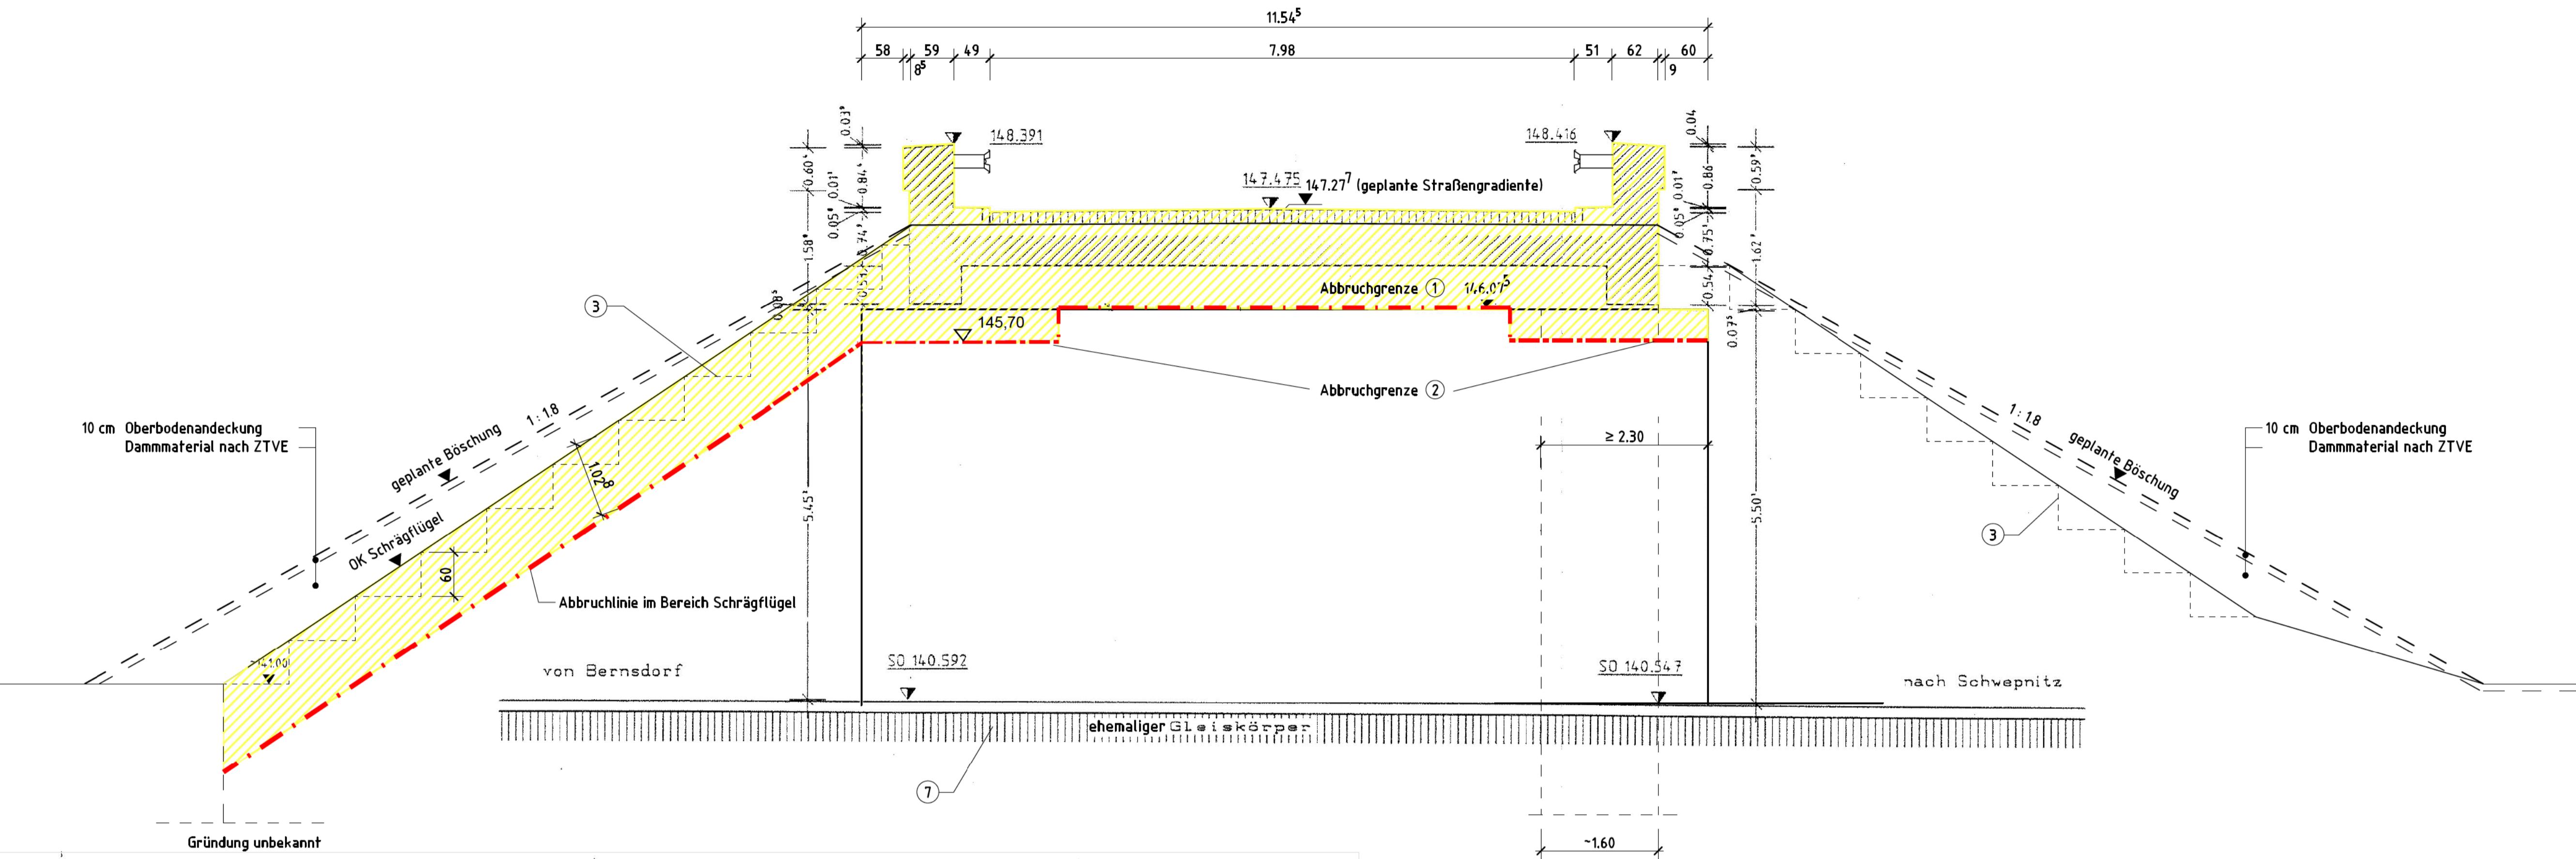

### GRUNDRISS


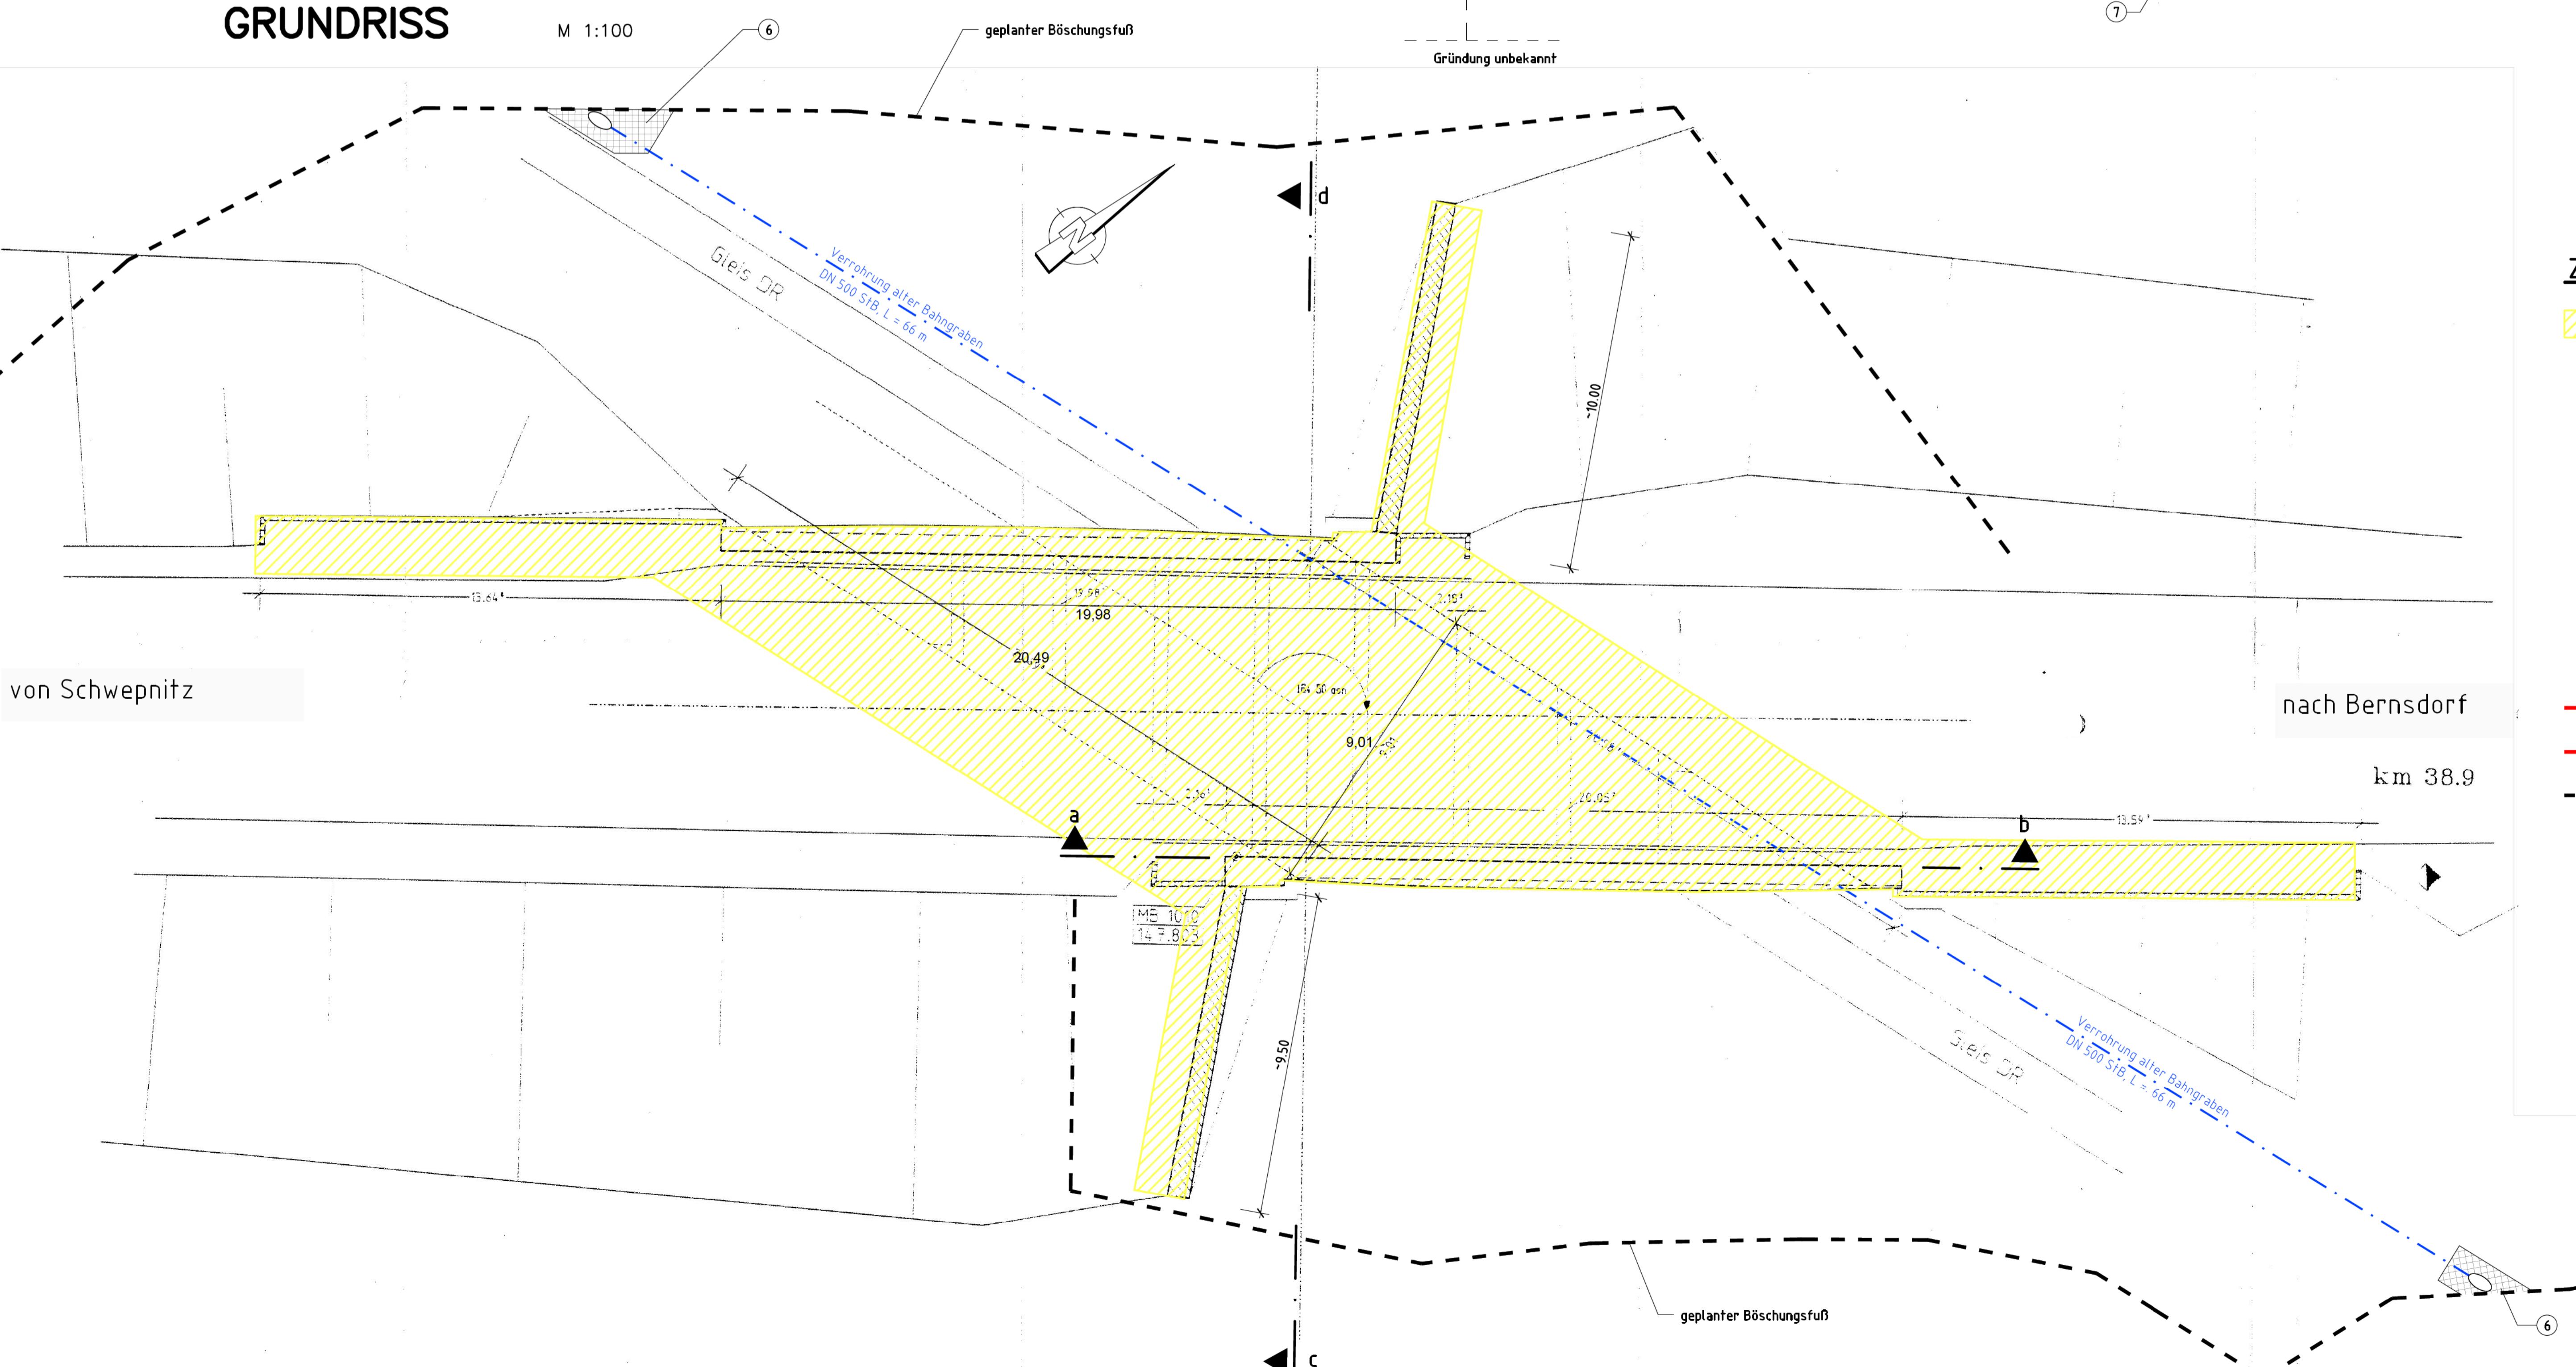


### Zeichenerklärung

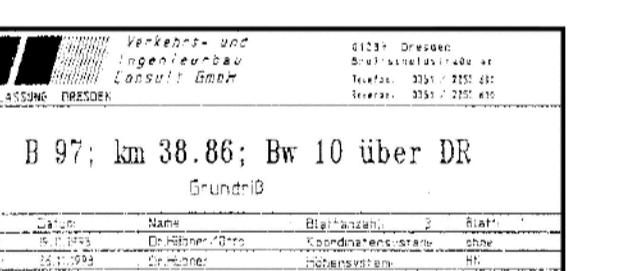


Entwurfsbearbeitung:		Projekt-Nr.:
		Gezeichnet Geprüft
d		
c		
b		
a		
Geländert		Datum Gezeichnet Geprüft
d		
c		
b		
a		
Freistaat Sachsen Landesamt für Straßenbau und Verkehr Niederlassung Bautzen		Unterlage: 8
Straßenklasse und Nr.: Bundesstraße 97		Blatt-Nr.: 1
Streckenbezeichnung: Dresden - Guben		Projekt-Nr.:
Gemarkung: Schepnitz		
Vergabeunterlage		Datum Zeichen
Baumaßnahme / Bauwerk		Bearb. Gez. Gegr.
Umbau Bw 10 östlich Schepnitz		
ASB - Nr.: 4649 601		
Grundriss, Längsschnitt, Schnitt		Bestands- und Abbruchplan
Aufgestellt: LASUV, Niederlassung Bautzen		Maßstab: 1:50; 1:100
Bautzen,.....		Geprüft: LASUV, Niederlassung Bautzen
		Bautzen,.....

Deutsche Telekom  
ist: 5x KR50 sowie 2 Kabel

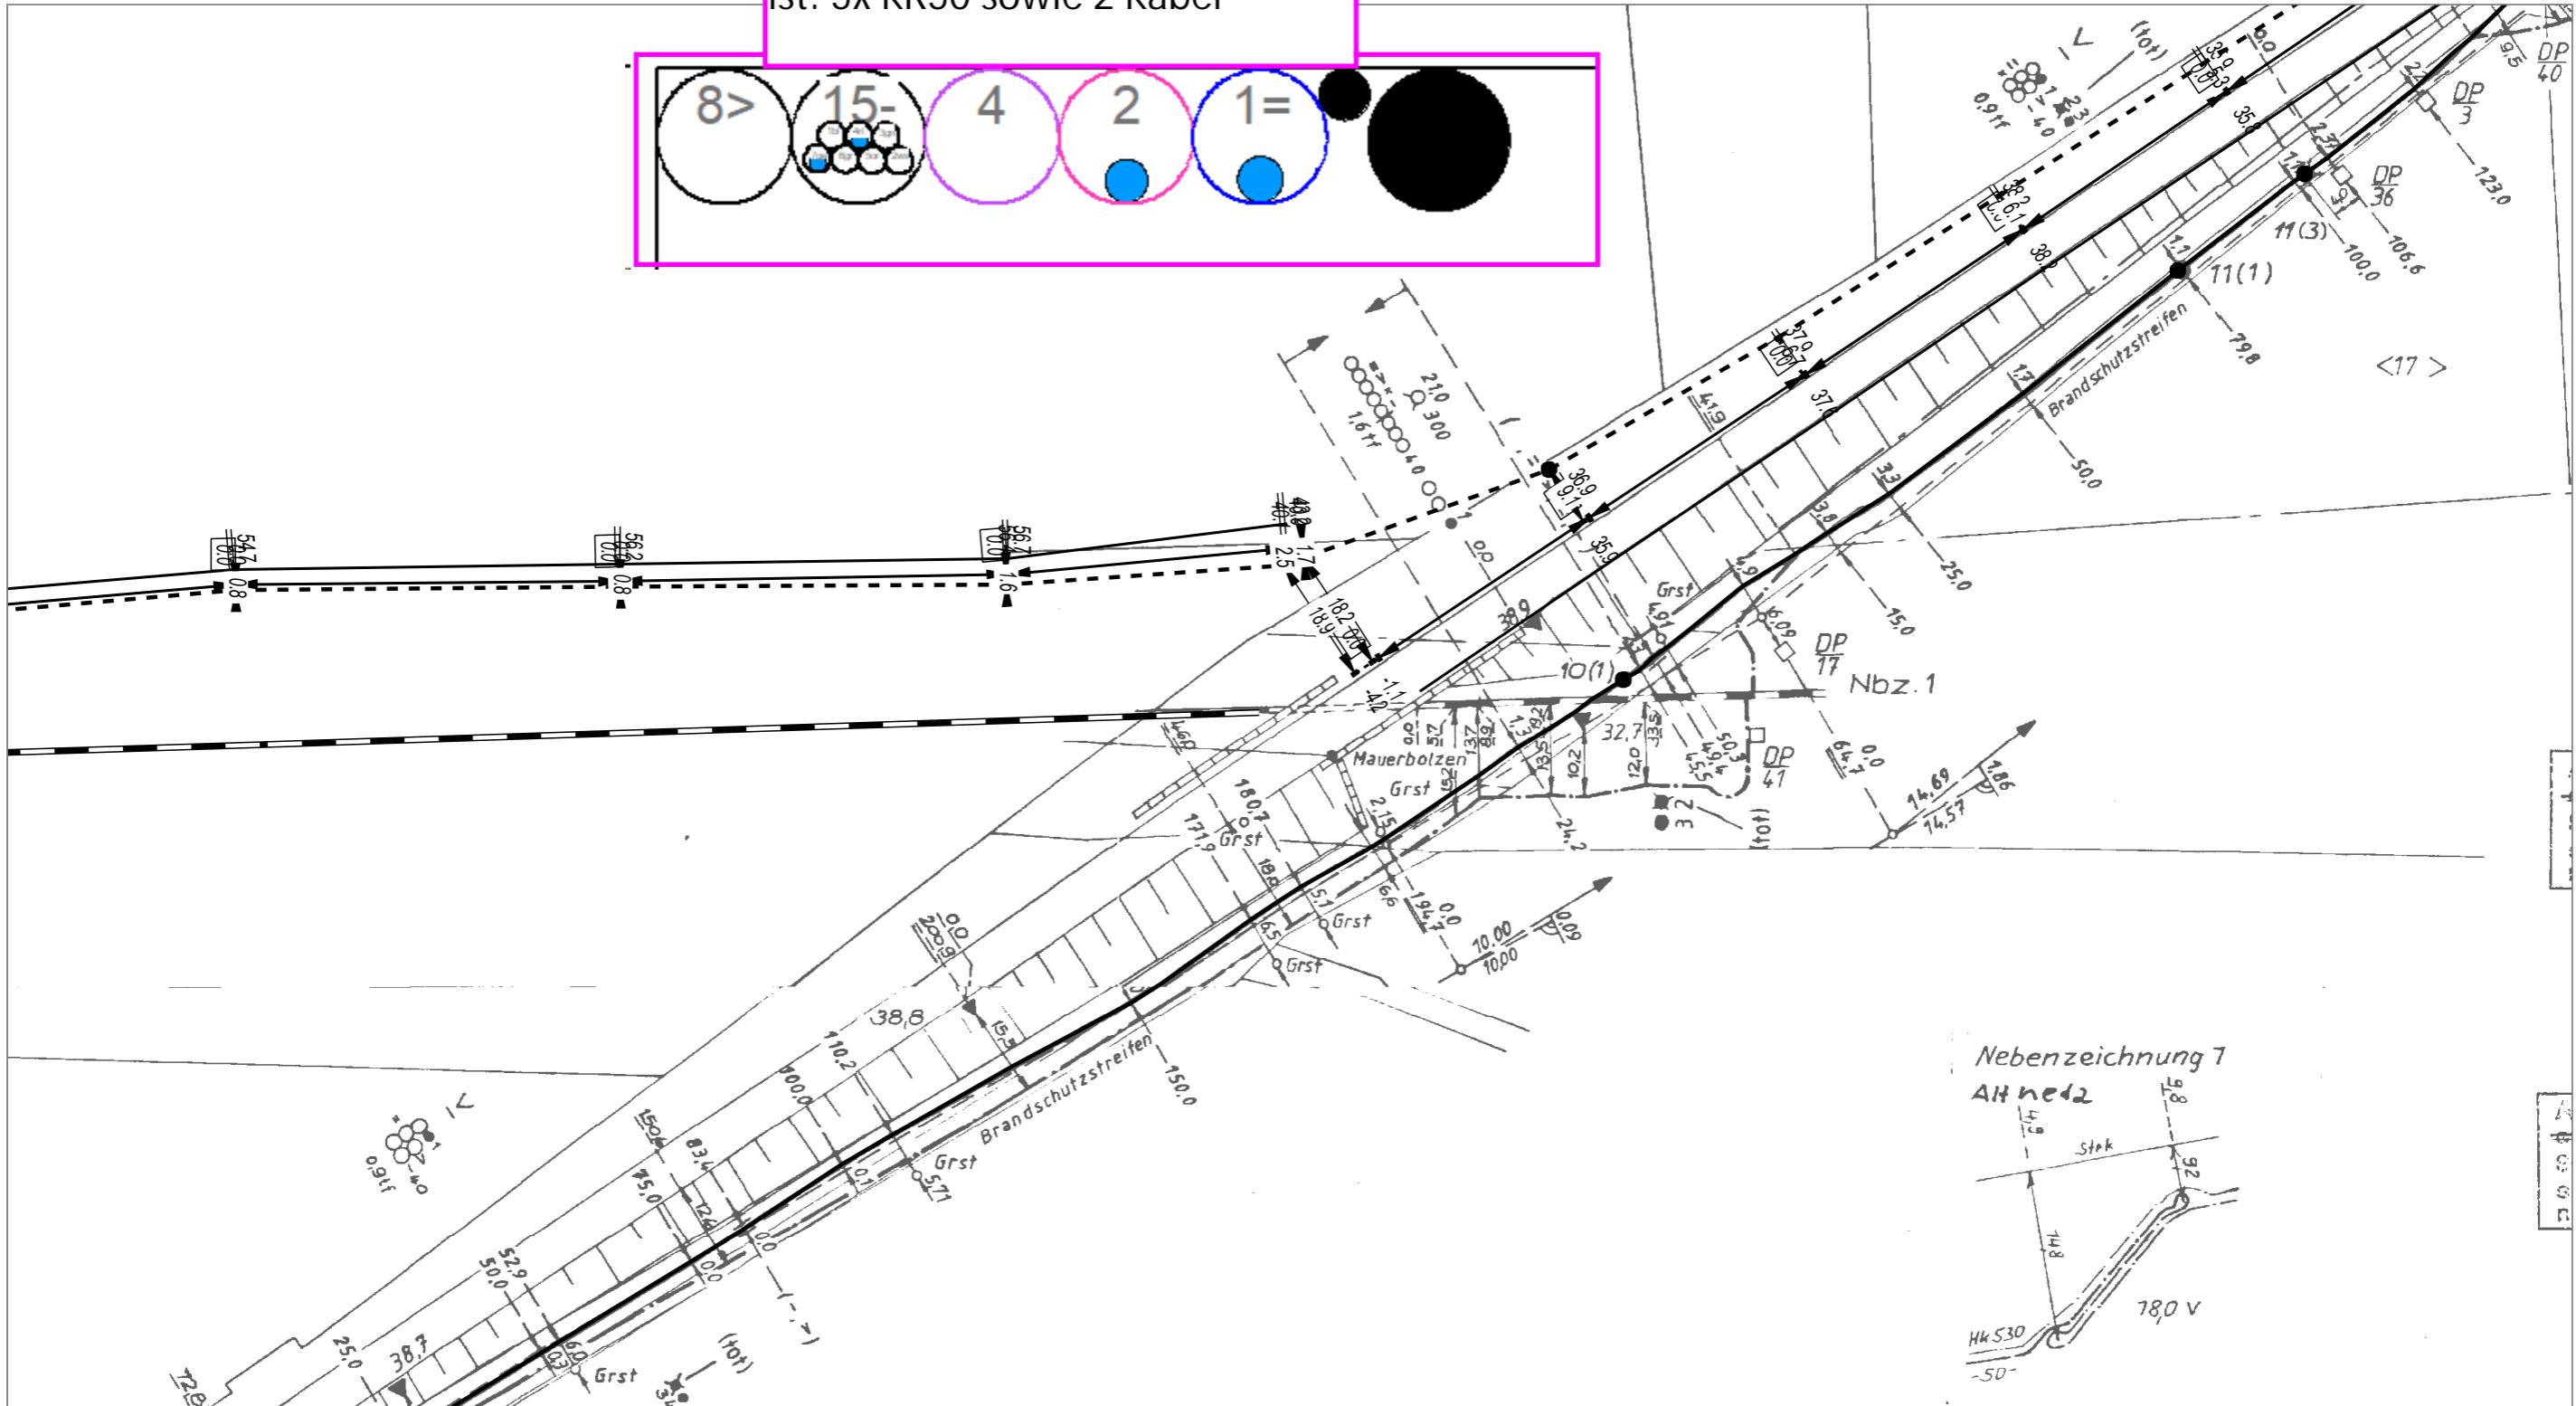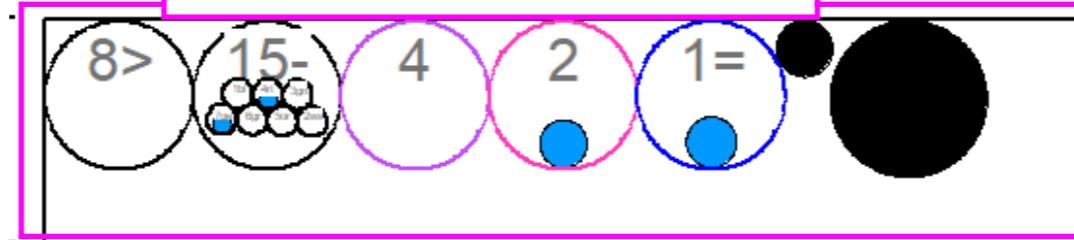

AT/Vh-Bez.:	Schwepnitz Hoyerswerdaer Str.999 B97 ENB BW10	AT/Vh-Nr.:	Kein SM-Auftrag
TI NL	Ost		
PTI	Ostsachsen/Südbrandenburg		
ONB	Schwepnitz	AsB	2
Bemerkung:	VsB	Sicht	Lageplan
	Name	A_Mann.Ronny, PTI 11	Maßstab
	Datum	11.03.2025	Blatt



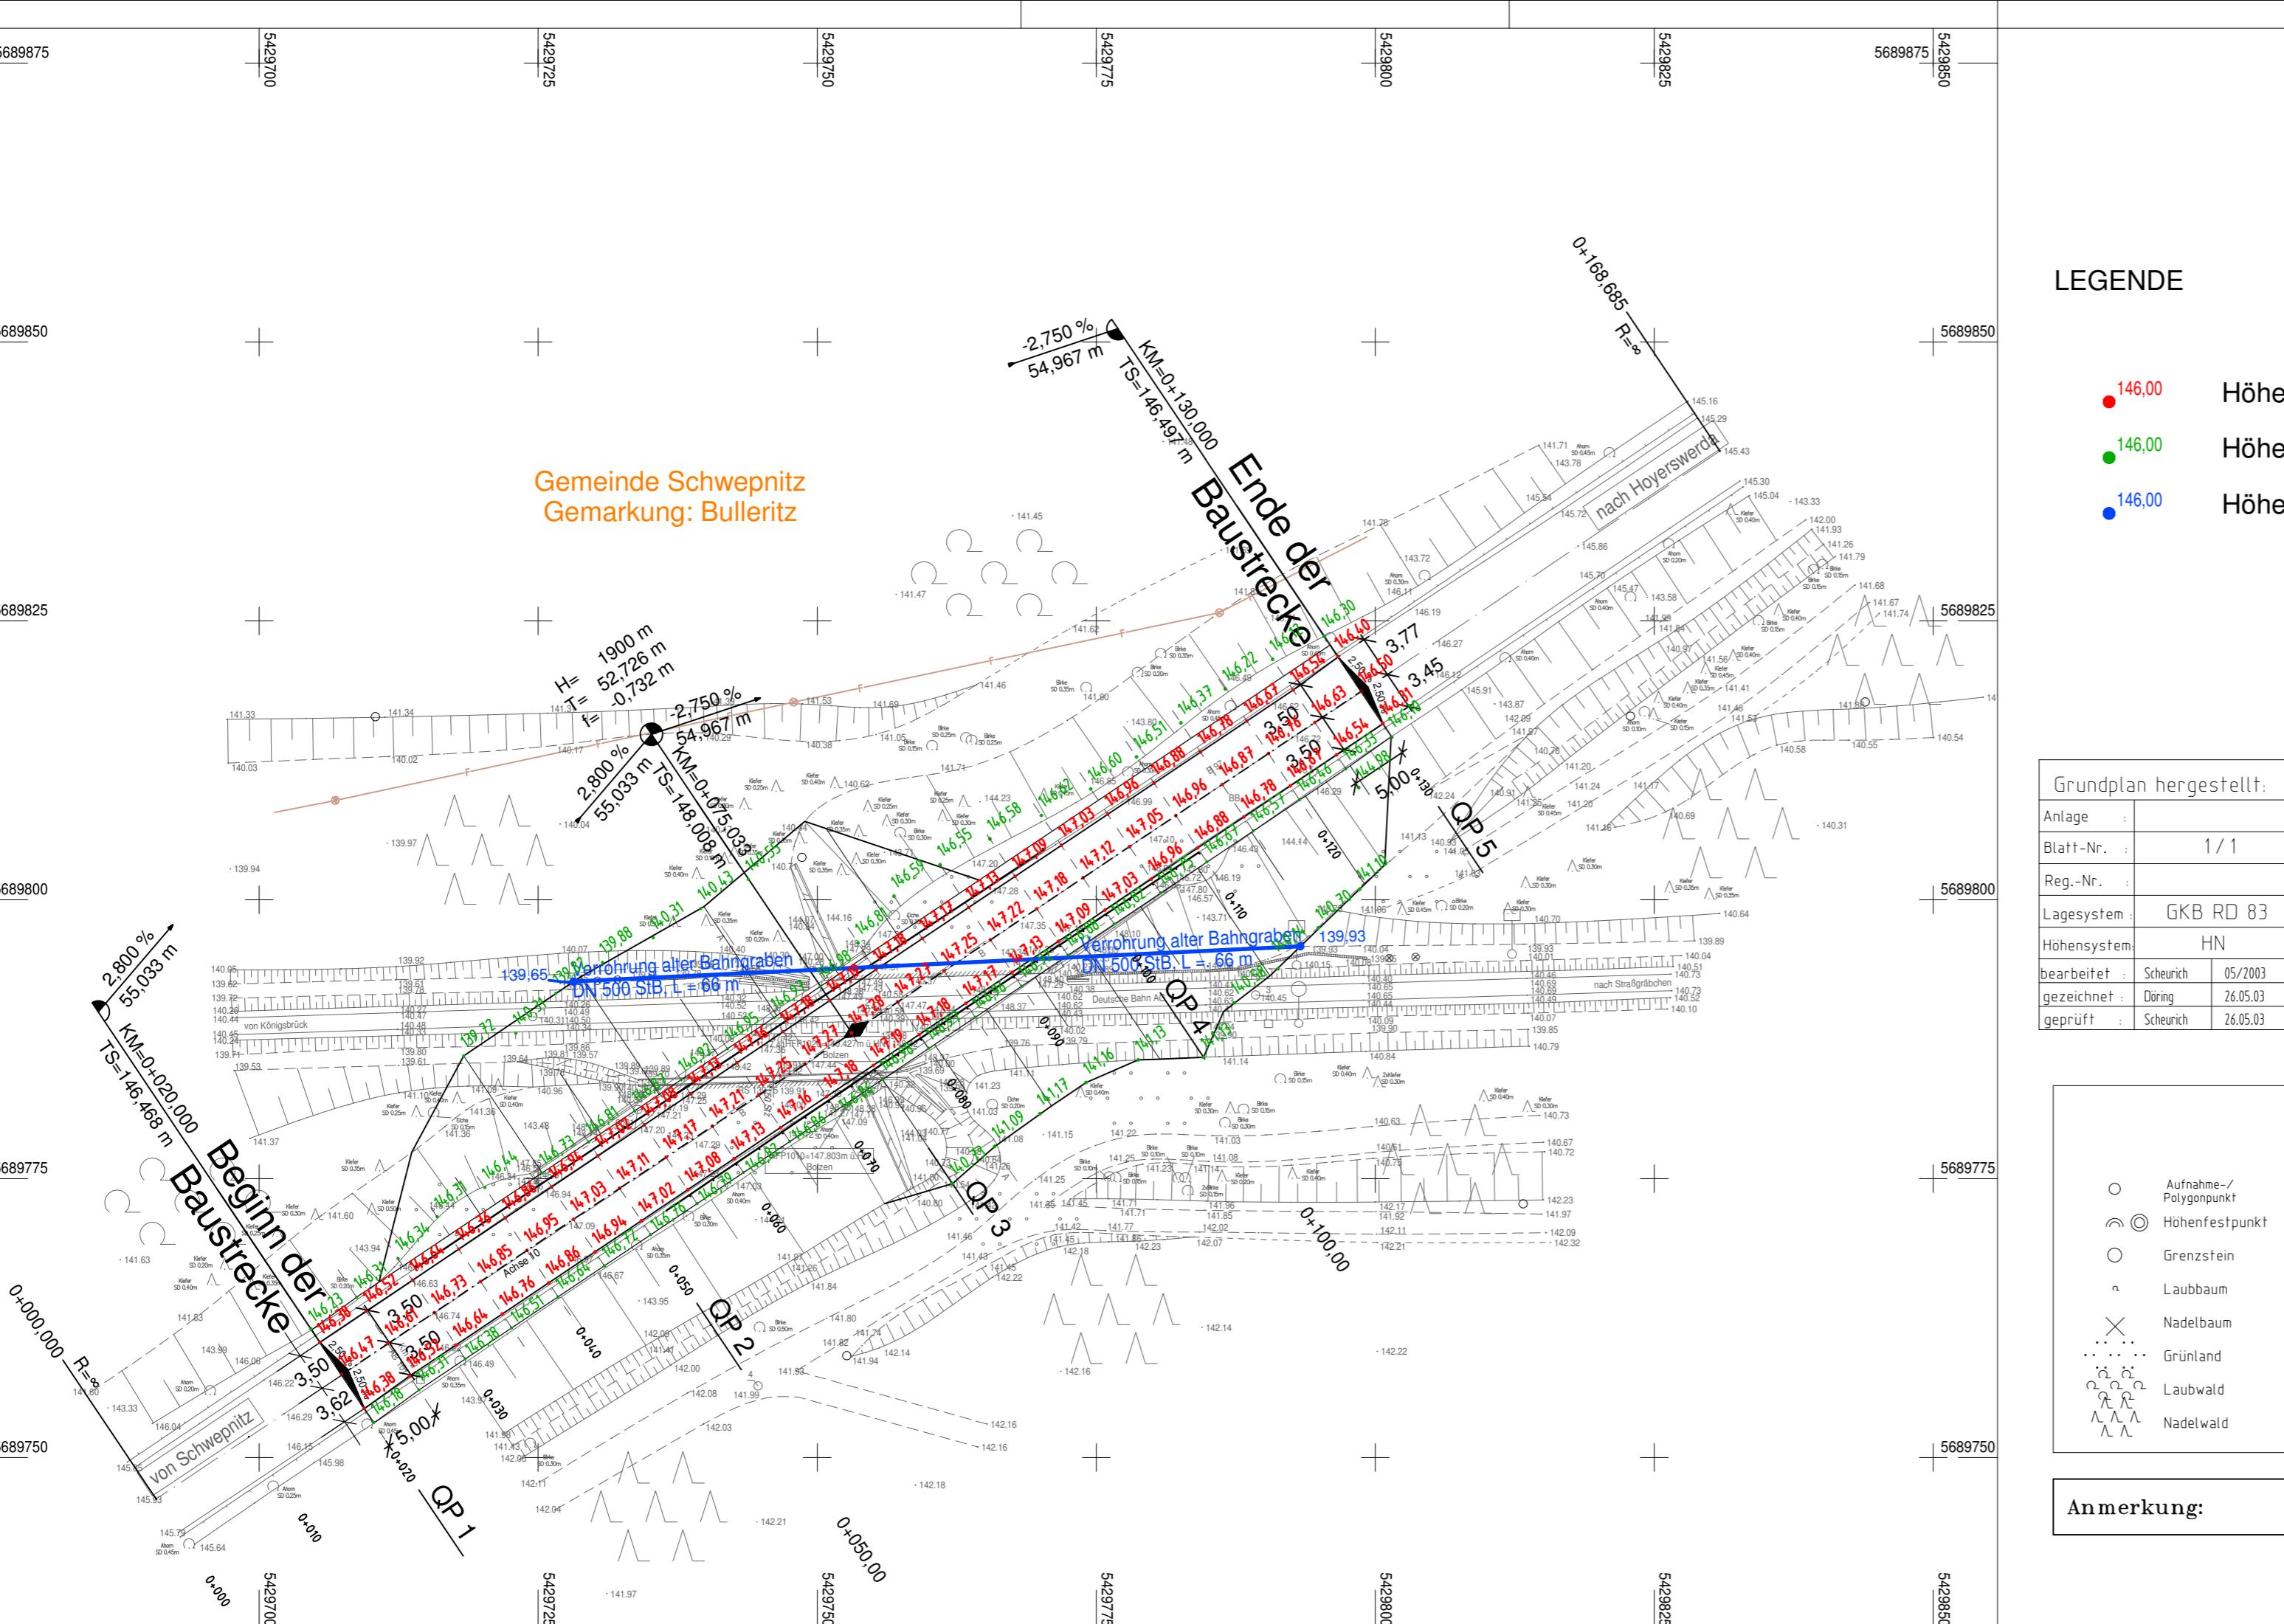

## LEGENDE

- 146,00 Höhe Fahrbahn
- 146,00 Höhe Bankett/Böschung
- 146,00 Höhe Rohrsohle

Entwurfsbearbeitung:	Bearbeitet: 12.06.2015
	Gezeichnet: 12.06.2015
	Geprüft: 12.06.2015
	Projekt-Nr.: 4152

Landesamt für Straßenbau und Verkehr Niederlassung Bautzen Käthe-Kollwitz-Straße 19 02625 Bautzen	Bearbeitet:
	Geprüft:
	Projekt-Nr.:
	Tel.: 03591 / 684-0 Fax: 03591 / 684-1119 E-Mail: Poststelle.NL-Bautzen@lasuv.sachsen.de

Grundplan hergestellt:		Ergänzungen:	
Anlage :		Grundplan - Grundriss	Datum Name
Blatt-Nr. :	1 / 1		
Kreis :	Kamenz		
Gemarkung :	Bulleritz		
Lagesystem :	GKB RD 83		
Höhensystem:	HN		
bearbeitet :	Scheurich 05/2003		
gezeichnet :	Döring 26.05.03		
geprüft :	Scheurich 26.05.03		
von bis :	NK NK	Stat.	

**INGENIEURBÜRO SCHEURICH**  
HINTERE REICHENSTR. 4 x 02625 BAUTZEN  
TEL./FAX (03591) 37960 / 379619  
scheurich-b2@t-online.de

LEGENDE - TOPOGRAFIE	
○ Aufnahme-/Polygonpunkt	⊗ Holzmast
◎ Höhenfestpunkt	□ Kilometerstein
○ Grenzstein	< Durchlass
△ Laubbbaum	Verkehrszeichen
▲ Nadelbaum	X Signalzeichen
● Grünland	Regenrinne
■ Laubwald	H Hochbord
▲ Nadelwald	F Fernmeldefreileitung
BB Bit. Befestigung	
Stz Steinzeug	
RS Rohrsohle	

Anmerkung: Die Planerstellung erfolgte gemäß Katalog Grundpläne 2002

LANDESAMT FÜR STRASSENBAU UND VERKEHR B 97 PROJIS-Nr.:	 Freistaat <b>SACHSEN</b>	Unterlage 10 / Blatt-Nr.: 1
		Deckenhöhenplan
		Maßstab: 1:500

aufgestellt: Landesamt für Straßenbau und Verkehr, NL Bautzen Bautzen, .....	LASuV, Niederlassung Bautzen zur Bauausführung freigegeben: Bautzen, .....

B 97 - Bw 10 bei Schwepnitz über die Bahn - Rückbau

DECKENBUCH		16 ABSTAND	14 ABSTAND	12 ABSTAND	10 ABSTAND	1 ABSTAND	10 ABSTAND	112 ABSTAND	114 ABSTAND	116 ABSTAND
		16 HOEHE	14 HOEHE	25 HOEHE	10 HOEHE	1 HOEHE	10 HOEHE	112 HOEHE	114 HOEHE	116 HOEHE
Bau-km	Bemerkungen	Böschung	Bankett	Bord	linke Spur	Achse	rechte Spur	Bord2	Bankett2	Böschung2
0+020,000	QP1			-4,84	-3,51	-3,50	0,00	3,62	3,63	5,23
				146,234	146,350	146,380	146,468	146,377	146,347	146,185
0+025,000				-5,01	-3,51	-3,50	0,00	3,50	3,51	5,01
				146,308	146,488	146,518	146,606	146,518	146,488	146,308
0+030,000				-5,81	-3,51	-3,50	0,00	3,50	3,51	5,47
				146,338	146,614	146,644	146,732	146,644	146,614	146,380
0+035,000				-6,99	-3,51	-3,50	0,00	3,50	3,51	5,30
				146,310	146,728	146,758	146,845	146,758	146,728	146,512
0+040,000				-6,78	-3,51	-3,50	0,00	3,50	3,51	5,10
				146,435	146,828	146,858	146,945	146,858	146,828	146,636
0+045,000				-17,64	-5,01	-3,51	-3,50	0,00	3,50	3,51
				139,718	146,734	146,914	146,944	147,032	146,944	146,725
0+050,000	QP 2			-16,72	-5,01	-3,51	-3,50	0,00	3,50	3,51
				140,305	146,808	146,988	147,018	147,106	147,018	146,988
0+055,000				-17,70	-5,01	-3,51	-3,50	0,00	3,50	3,51
				139,816	146,869	147,049	147,079	147,166	147,079	146,789
0+060,000				-17,68	-5,01	-3,51	-3,50	0,00	3,50	3,51
				139,878	146,916	147,096	147,126	147,214	147,126	146,822
0+065,000				-16,97	-5,01	-3,51	-3,50	0,00	3,50	3,51
				140,306	146,950	147,130	147,160	147,248	147,160	146,855
0+070,000				-16,79	-5,01	-3,51	-3,50	0,00	3,50	3,51
				140,429	146,971	147,151	147,181	147,269	147,181	146,862
0+075,000	QP 3			-16,58	-5,01	-3,51	-3,50	0,00	3,50	3,51
				140,553	146,979	147,159	147,189	147,277	147,189	146,979
0+080,000				-6,37	-3,51	-3,50	0,00	3,50	3,51	5,01
				146,811	147,154	147,184	147,272	147,184	147,154	146,974
0+085,000				-8,05	-3,51	-3,50	0,00	3,50	3,51	5,01
				146,590	147,136	147,166	147,253	147,166	147,136	146,956
0+090,000				-8,09	-3,51	-3,50	0,00	3,50	3,51	5,01
				146,555	147,104	147,134	147,222	147,134	147,104	146,924
0+095,000				-7,54	-3,51	-3,50	0,00	3,50	3,51	5,01
				146,576	147,059	147,089	147,177	147,089	147,059	146,879
0+100,000	QP 4			-6,73	-3,51	-3,50	0,00	3,50	3,51	5,01
				146,616	147,002	147,032	147,119	147,032	147,002	146,822
0+105,000				-6,23	-3,51	-3,50	0,00	3,50	3,51	5,01
				146,604	146,931	146,961	147,048	146,961	146,931	146,751
0+110,000				-6,33	-3,51	-3,50	0,00	3,50	3,51	5,01
				146,508	146,846	146,876	146,964	146,876	146,846	146,666
0+115,000				-6,65	-3,51	-3,50	0,00	3,50	3,51	5,01
				146,373	146,749	146,779	146,866	146,779	146,749	146,569
0+120,000				-6,96	-3,51	-3,50	0,00	3,50	3,51	5,01
				146,224	146,638	146,668	146,756	146,668	146,638	146,458
0+125,000				-6,80	-3,51	-3,50	0,00	3,50	3,51	5,01
				146,120	146,515	146,545	146,632	146,545	146,515	146,335
0+130,000	QP 5			-5,95	-3,78	-3,77	0,00	3,45	3,46	4,82
				146,297	146,373	146,403	146,497	146,311	146,281	146,103

PLANUMSBUCH		14 ABSTAND	10 ABSTAND	1 ABSTAND	110 ABSTAND	114 ABSTAND
		14 HÖHE	10 HÖHE	1 HÖHE	110 HÖHE	114 HÖHE
Bau-km	Bemerkungen		Planum links	Achse	Planum rechts	
0+020,000	QP1	-5,99	-3,50	0,00	3,50	7,26
		145,530	145,630	145,718	145,630	145,480
0+025,000		-6,02	-3,50	0,00	3,50	6,37
		145,667	145,768	145,856	145,768	145,653
0+030,000		-6,66	-3,50	0,00	3,50	6,44
		145,768	145,894	145,982	145,894	145,777
0+035,000		-7,62	-3,50	0,00	3,50	6,33
		145,843	146,008	146,095	146,008	145,895
0+040,000		-7,44	-3,50	0,00	3,50	6,26
		145,950	146,108	146,195	146,108	145,997
0+045,000		-6,16	-3,50	0,00	3,50	6,23
		146,088	146,194	146,282	146,194	146,085
0+050,000	QP 2	-6,18	-3,50	0,00	3,50	6,50
		146,161	146,268	146,356	146,268	146,148
0+055,000		-6,20	-3,50	0,00	3,50	6,66
		146,221	146,329	146,416	146,329	146,202
0+060,000		-6,20	-3,50	0,00	3,50	6,76
		146,268	146,376	146,464	146,376	146,246
0+065,000		-6,18	-3,50	0,00	3,50	6,74
		146,303	146,410	146,498	146,410	146,281
0+070,000		-6,18	-3,50	0,00	3,50	6,77
		146,324	146,431	146,519	146,431	146,301
0+075,000	QP 3	-6,18	-3,50	0,00	3,50	6,18
		146,332	146,439	146,527	146,439	146,332
0+080,000		-7,23	-3,50	0,00	3,50	6,21
		146,285	146,434	146,522	146,434	146,326
0+085,000		-8,72	-3,50	0,00	3,50	6,17
		146,207	146,416	146,503	146,416	146,309
0+090,000		-8,72	-3,50	0,00	3,50	6,20
		146,175	146,384	146,472	146,384	146,276
0+095,000		-8,11	-3,50	0,00	3,50	6,31
		146,155	146,339	146,427	146,339	146,227
0+100,000	QP 4	-7,38	-3,50	0,00	3,50	6,72
		146,127	146,282	146,369	146,282	146,153
0+105,000		-6,98	-3,50	0,00	3,50	6,18
		146,071	146,211	146,298	146,211	146,103
0+110,000		-7,01	-3,50	0,00	3,50	6,18
		145,986	146,126	146,214	146,126	146,019
0+115,000		-7,30	-3,50	0,00	3,50	5,94
		145,877	146,029	146,116	146,029	145,931
0+120,000		-7,58	-3,50	0,00	3,50	5,96
		145,755	145,918	146,006	145,918	145,820
0+125,000		-7,52	-3,50	0,00	3,50	6,01
		145,634	145,795	145,882	145,795	145,695
0+130,000	QP 5	-7,11	-3,50	0,00	3,50	5,85
		145,515	145,659	145,747	145,558	145,464

## Hauptpunkte Achse 10, B 97

Stationsbereich : von 0+020,000 bis 0+130,000

Gradiente : 10

Bemerkung : Achse

Nr.	Eltyp	Punkt	Station	Radius	Richtung	Rechts	Hoch	Höhe
1.1	G	GAP	0+020,000	unendlich	62,40341	5429707,3745	5689757,4346	146,4675
1.2	G	KP	0+025,000	unendlich	62,40341	5429711,5276	5689760,2188	146,6056
1.3	G	KP	0+030,000	unendlich	62,40341	5429715,6808	5689763,0029	146,7319
1.4	G	KP	0+035,000	unendlich	62,40341	5429719,8339	5689765,7871	146,8451
1.5	G	KP	0+040,000	unendlich	62,40341	5429723,9870	5689768,5712	146,9451
1.6	G	KP	0+045,000	unendlich	62,40341	5429728,1402	5689771,3554	147,0320
1.7	G	KP	0+050,000	unendlich	62,40341	5429732,2933	5689774,1396	147,1057
1.8	G	KP	0+055,000	unendlich	62,40341	5429736,4464	5689776,9237	147,1662
1.9	G	KP	0+060,000	unendlich	62,40341	5429740,5995	5689779,7079	147,2136
1.10	G	KP	0+065,000	unendlich	62,40341	5429744,7527	5689782,4920	147,2479
1.11	G	KP	0+070,000	unendlich	62,40341	5429748,9058	5689785,2762	147,2689
1.12	G	KP	0+075,000	unendlich	62,40341	5429753,0589	5689788,0603	147,2768
1.13	G	GTS	0+075,033	unendlich	62,40341	5429753,0863	5689788,0787	147,2769
1.14	G	KP	0+080,000	unendlich	62,40341	5429757,2121	5689790,8445	147,2716
1.15	G	KP	0+085,000	unendlich	62,40341	5429761,3652	5689793,6286	147,2532
1.16	G	KP	0+090,000	unendlich	62,40341	5429765,5183	5689796,4128	147,2216
1.17	G	KP	0+095,000	unendlich	62,40341	5429769,6714	5689799,1970	147,1769
1.18	G	KP	0+100,000	unendlich	62,40341	5429773,8246	5689801,9811	147,1190
1.19	G	KP	0+105,000	unendlich	62,40341	5429777,9777	5689804,7653	147,0480
1.20	G	KP	0+110,000	unendlich	62,40341	5429782,1308	5689807,5494	146,9638
1.21	G	KP	0+115,000	unendlich	62,40341	5429786,2840	5689810,3336	146,8665
1.22	G	KP	0+120,000	unendlich	62,40341	5429790,4371	5689813,1177	146,7560
1.23	G	KP	0+125,000	unendlich	62,40341	5429794,5902	5689815,9019	146,6323
1.24	G	GEP	0+130,000	unendlich	62,40341	5429798,7433	5689818,6861	146,4968

## Gradiente Achse 10, B 97

### Tangentenschnittpunkte

Station	Höhe	Halbmesser	Tangente	Stich	Länge	Neigung %
20,000	146,468				55,033	2,800
75,033	148,008	-1900,0000	52,726	-0,732	54,967	-2,750
130,000	146,497					

### Gradientenkleinpunkte

Station	Höhe	Neigung %	Gelände	Höhendiff	Bemerkung
20,000	146,468	2,800	146,467	0,001	Anfang
22,307	146,532	2,800	146,533	-0,001	Bogen-Anfang
25,000	146,606	2,658	146,610	-0,004	
30,000	146,732	2,395	146,752	-0,020	
35,000	146,845	2,132	146,871	-0,026	
40,000	146,945	1,869	146,990	-0,045	
45,000	147,032	1,606	147,102	-0,070	
50,000	147,106	1,342	147,178	-0,072	
55,000	147,166	1,079	147,253	-0,087	
60,000	147,214	0,816	147,321	-0,107	
65,000	147,248	0,553	147,379	-0,131	
70,000	147,269	0,290	147,437	-0,168	
75,000	147,277	0,027	147,452	-0,175	
75,033	147,277	0,025	147,452	-0,175	Tang.schnittpkt
75,507	147,277	0,000	147,453	-0,176	Hochpunkt
80,000	147,272	-0,236	147,465	-0,193	
85,000	147,253	-0,500	147,420	-0,167	
90,000	147,222	-0,763	147,373	-0,151	
95,000	147,177	-1,026	147,308	-0,131	
100,000	147,119	-1,289	147,219	-0,100	
105,000	147,048	-1,552	147,130	-0,082	
110,000	146,964	-1,815	147,021	-0,057	
115,000	146,866	-2,079	146,900	-0,034	
120,000	146,756	-2,342	146,780	-0,024	
125,000	146,632	-2,605	146,645	-0,013	
127,759	146,558	-2,750	146,563	-0,005	Bogen-Ende
130,000	146,497	-2,750	146,497	0,000	Ende

## Breitedateien Achse 10

### \* linke Seite

B ; Bau-km ; Breite  
B ; 20,00 ; -3,5  
B ; 25,00 ; -3,5  
B ; 125,00 ; -3,5  
B ; 130,00 ; -3,77

### \* rechte Seite

B ; Bau-km ; Breite  
B ; 20 ; 3,62  
B ; 25 ; 3,50  
B ; 125 ; 3,50  
B ; 130 ; 3,45

## Querneigungsdateien Achse 10

### \* linke Seite

Q ; Bau-km ; Neigung  
Q ; 20 ; -2,5  
Q ; 130 ; -2,5

### \* rechte Seite

Q ; Bau-km ; Neigung  
Q ; 20 ; 2,5  
Q ; 125 ; 2,5  
Q ; 130 ; 5,39